



جمهورية العراق / وزارة النفط



مرفق رقم (1) شركة مصافي الجنوب (شركة عامة)

العدد : 426
التاريخ : 28/10/2024

هيئة المواد
قسم العقود والمشتريات / شعبة الشراء المباشر

م / اعادة اعلان طلبية شراء (2024/5187)

تعلن شركة مصافي الجنوب (شركة عامة) طلبيات شراء كما في أدناه فعلى الراغبين بالتجهيز التقديم على الطلبيات المعطنة سحب استئمار العروض وكذلك الشروط والمواصفات واى مرفقات اخرى وأملانها (سعر المفرد والمجموع رقماً وكتابة مع تثبيت التاريخ وكذلك التوقيع والختم الحى على استئمار العروض وكذلك الشروط والمواصفات وكافة المرفقات) ويرفق مع العرض المستمكبات البيانات أدناه .

1-نسخة حديثة مصورة من هوية غرفة التجارة بالنسبة للشركات .

2-نسخة مصورة من هوية الأحوال المدنية أو البطاقة الوطنية . للمدير المفوض

3-نسخة مصورة من هوية الأحوال المدنية أو البطاقة الوطنية . للمدير المفوض

4-نسخة مصورة من بطاقة السكن . 5-شهادة تأسيس الشركة

6- تزويدنا بعنوان كامل ودقيق للمجهز او الشركة واقرب نقطه داله ورقم الهاتف ويلتزم
مقدم العطاء بتثبيت عنوانه و إيميل فعال كتابه في ورقه مستقله طباعه ومحظوم .

7-تقديم هوية ضريبيه نافذه المفعول عند تقديم العروض وكذلك عند صرف المستحقات
يتم وضع العروض والمستمكبات والبيانات اعلاه في ملف ويعنون الى شركة مصافي الجنوب / قسم العقود والمشتريات ويثبت عليه
المعلومات التالية :-

أ- رقم الطلبيه وتاريخها . ب- موضوع الطلبيه . ج- تاريخ الغلق .

د- اسم الشركة المقدمة مع الختم على طرف الملف .
و- مراجعة مقر الشركة الكائن في الشعيبة / استعلامات الشركة الخارجية لغرض تسليم العروض في الصناديق المخصصة علما اخر
موعد لتسليم العروض قبل الساعة الثانية عشر ظهرا من يوم الغلق .

عملية فساد او احتيال او توافق سوف تلغى الاستئمار المقدمة ويتم ايقاف التعامل مع تلك 8- في حالة قيام الشركات او المكاتب بأى
المكاتب او الشركات ويتم اتخاذ كافة الاجراءات القانونية بحقهم .

9- في حالة مصادفة يوم الغلق عطلة رسمية وعدم وجود دوام لأى سبب كان يؤجل موعد الغلق الى اليوم الذي يليه .

10- يكون تواجد لجنة استلام العروض ايام (الاحد - والثلاثاء - والخميس) من كل أسبوع

11- اعتبار تاريخ التبليغ عن طريق الایمیل بداية فترة التجهيز على الإحالة

12- يكون تفريغ المواد داخل المخازن الشركة (واصله داخل المخزن) مع العمال

13- بإمكان المجهزين المخولين الراغبين في الحضور اثناء عملية سحب وفتح العروض الحضور الى مقر الشركة بعد الساعة 12
ظهرا ليوم الغلق .

14- يجب ان يكون هناك عرض في ليتم المطابقة .

15- على جميع شركات تنفيذ الاعمال مع شركتنا تخصيص مشرف سلامه من قبلكم لديه الخبرة بالعمل في القطاع النفطي (يجب ان
يمتلك شهادة في السلامه بالموقع النفطي)

رقم الطلبيه	المادة المطلوبة	تاريخ الغلق
2024/5187	تأهيل مختبر السيطرة	2024/11/5
	وبحسب استئمار العروض المرفقة	

مدیر قسم العقود والمشتريات

محمود عبد الله محمود
كيله مدير قسم العقود والمشتريات

مسؤول شعبة الشراء المباشر

مرتضى عبد السلام نعمه

نسخة منه الى :-

قسم تقنية المعلومات لغرض النشر بالموقع الالكتروني ... مع التقدير
قسم العقود والمشتريات / شعبة الشراء المباشر / شعبة المتابعة ... مع الاوليات

لجنة استلام العروض ... للعلم لطفا

حسين جاسم / مخزن

تاریخ تنظیم الاستمارة : 2024/10/28

السادة المحترمين

ترغب الشركة شراء المواد المدرجة أدناه راجين تثبيت الاسعار الفقرات المتوفرة و اعادة الطلب موقع من قبلكم قبل نهاية الدوام الرسم ليوم
 ملاحظة/ في حال تجاوز مبلغ الاحالة عن 50,000,000 دينار فقط خمسون مليون ،دينار يتوجب تنظيم عقد مع الشركة يتضمن تقديم المستمسكات المطلوبة وفق تعليمات
تنفيذ العقود الحكومية رقم 2 لسنة 2014 يرفق مع العرض نسخة من هوية غرفة التجارة مع الهوية الضريبية نافذة

الملاحظات	سعر المفرد بالدينار		فتره التجهيز	المنشأ المطلوب	الكمية المطلوبة	الموصفات	ت
كتابه	رقمأ						
						تأهيل مختبر السيطرة	1
						و حسب المواصفات المرفقة	
	المبلغ الاجمالي رقمأ						
	المبلغ الاجمالي كتابه						

- ملاحظة/ مدة نفاذية العرض لا تقل عن ثلاثة (3) أشهر
- يمنع الحك و الشطب و التصحح بالاستماراة
- يغلق و يختم الظرف من قبل المجهز

اسم المجهز :
 توقيع المجهز:
 التاريخ :
 ختم المجهز :



يتبع لطا (2-1)

1. يلتزم مقدم العطاء الذي تحال عليه الطلبية بتنفيذ الاعمال المحددة مواصفاتها والمنشأ في استماراة طلب الاسعار المرفقة والذي يعتبر جزء لا يتجزأ من هذه الطلبية كما ويلتزم بأن تكون كافة المواد جديدة وغير مستعملة الا اذا ورد غير ذلك .
2. تدون اسعار العطاء بالعدد رقم"ا" وكتابة ويكون سعر الوحدة لكل فقرة كما هو مدون في استماراة طلب الاسعار دون تغيير او تعديل ويجب ان تكون الشروط واستماراة الاسعار موقعة ومختومة من قبل مقدم العطاء وفي حالة الاختلاف السعر رقم"ب" وكتابة يعتمد السعر كتابة .
3. لا يجوز الحك او الشطب في استماراة طلب الاسعار وكل تصحيح في الاسعار او غيره يجب اعاده كتابته رقم"ب" وكتابة والتوفيق والختم ازاوه .
4. يلتزم مقدم العطاء الذي تحال عليه الطلبية بتنفيذ الاعمال المطلوبة خلال () يوم من تاريخ استلام موقع العمل وبعكسه فإنه يتتحمل الغرامية التأخيرية يتم احتسابها لاحقاً حسب المعادلة (مبلغ الطلبية / مدة العقد * 10%) على ان لا يتجاوز مجموع الغرامات التأخيرية عن (10%) من قيمة الطلبية وفي حالة التجاوز يحق للشركة تنفيذ الطلبية على حساب المقاول .
5. يتم تسليم المواد بعد فحصها من قبل لجنة فنية مختصة في شركتنا تؤيد صلاحيتها للعمل واذا ظهر عدم صلاحيتها او عدم مطابقتها للمواصفات المطلوبة يلتزم المجهز بتبدل هذه المادة وبنفس المواصفات المطلوبة ولا يترتب على ذلك اي فترة اضافية .
6. يتم توقيع محضر الاستلام النهائي من قبل لجنة الاستلام عند انتهاء فترة الضمان ان وجدت .
7. يتم صرف مستحقات المجهز وفق المواصفات والشروط المطلوبة وموافقة لجنة الاستلام النهائي عليها .
8. الشركة غير ملزمة بقبول او طأ العطاءات .
9. يلتزم مقدم العطاء بتثبيت عنوانه ورقم هاتفه والبريد الالكتروني والتوجيه على كافة الشروط وجداول الطلبية والمخططات .
10. يحق للشركة اهمال اي عطاء لا تتوفر فيه الشروط المطلوبة كما يحق لها الغاء الطلبية دون تحمل اي تبعات مالية او قانونية .
11. في حالة تجاوز مبلغ الاحالة 50000000 مليون يتم توقيع عقد ويتم تقديم كفالة حسن الاداء البالغة 5% من مبلغ الاحالة من مصرف عراقي معتمد .
- 12-يلتزم الطرف الثاني (شركه- مقاول -مكتب) بمتطلبات سياسه الصحة والسلامة داخل الشركه بجميع الاعمال المكلف بها والمنشورة في الموقع الرسمي لشركتنا .



اطلعت على الشروط اعلاه

الموضوع / تأهيل مختبر السيطرة

اشارة الى هامش سيادتكم على اصل كتاب وزارة النفط الد رة الفنية العدد 5997 في 15/8/2022 والتأيد عليه في الكتاب ذي العدد 7428 في 10/10/2022 . والمرفق صورة منها طيा .
يرجى التفضل بالموافقة على تأهيل مختبر السيطرة والاعاز الى قسم الهندسة والتخطيط لغرض اخذ بآسات المطلوبة بم يتلاءم مع المواصفات القياسية للمختبرات وفق المواصفة ISO 17025:2017
كما في ادناه .

- 1- تغلف الجدران بالسيراميك المقاوم للمواد الكيميائية .
- 2- اكساء الارضية بالسيراميك المقاوم للمواد الكيميائية .
- 3- تبديل الابواب والشبابيك بما يتلاءم وطبيعة عمل المختبرات عازل صوتي وحراري .
- 4- تبديل السقف الثانوي بما يتلاءم وطبيعة العمل المقاوم للأبخرة والغازات وضد الاحتراق .
- 5- عمل بنجات جانبية ووسطية .
- 6- تأسيس نقاط كهرباء وماء ونقط تصريف (مجاري) مناسبة للمشتقات النفطية والكيميائية للمختبر .
- 7- نصب الانارة الكافية للمختبر ومن النوع ضد الانفجار .
- 8- اي اعمال اخرى تحدد من قبل قسم الهندسة والتخطيط (الاعمال المدنية والكهربائية)



اولا - الاعمال المدنية
 أ- جدول كميات الاعمال المدنية
 ملاحظة // جميع الكميات تخضع للذرعة النهائية.

السعر الكلي	سعر المفرد	الكمية	الوحدة	فقرات العمل	T	
		جملة	جملة	تجهيز مواد وتنفيذ اعمال إزالة (قلع) أرضية وجدران (ارتفاع السيراميك الجداري ١.٢ م) والسقف الثانوي للمختبر(٤.٦ م * ٤.٩ م) مع البنجات بأبعاد (٣.٥ م * ١.٥ م) عدد ٢ و (٢.٣ م * ٠.٩ م) و (١.٧ م * ٠.٩ م) مع كافة الإعمال المطلوبة مع مراعاة نقل الأنقاض إلى الأماكن المخصص داخل الشركة وحسب توجيهات المهندس المشرف.	١	
	٨٥	٢ م		أ- أرضية ب- جدران	تجهيز مواد وتنفيذ أعمال التطبيق بالسيراميك الحامضي المقاوم للمواد النفطية والحامضية (full body) ناجح بالفحص المختبري لأرضية المختبر وجدران المختبر لارتفاع الكلي يكون التطبيق بمونة الاسمنت وتكون الالوان والقياسات متلائمة للأرضيات والجدران مع ملاحظة ازالة البياض بصورة كاملة وتنقير الجدران بشكل كامل مع ضمان تلاصق السيراميك مع الجدار بشكل جيد مع كافة متطلبات العمل وحسب توجيهات المهندس المشرف.	٢
	١٢٠	٢ م				



جهاز مصر

٢. ص ٢٣٢

				تجهيز مواد وتنفيذ أعمال انشاء قاطع بأبعاد (9 * 3.5 م) من الالمنيوم باستخدام مقاطع من الالمنيوم منشأ تركي سمك لا يقل عن ٢ ملم والمساطر لاتقل عن ١٠ سم مع كافة اعمال التثبيت بشكل جيد يتضمن ابواب اسلait (D2) عدد ٢ كما موضح بالمخططات المرفقة مع كافة متطلبات العمل وحسب توجيهات الجهة المشرفة.	.٣
				تجهيز مواد وتنفيذ أعمال رفع واستبدال الشبابيك والابواب للبنية بشبابيك من الالمنيوم ذات منشأ تركي سمك المقطع لا يقل عن ٢ ملم مع استخدام زجاج تركي سمك لا يقل عن ٤ ملم دبل زجاج ان تكون ذات مواصفات عازل صوتي وحراري مع كافة متطلبات العمل وحسب توجيهات المهندس المشرف.	.٤
				تجهيز مواد وتنفيذ أعمال سقف ثانوي منشأ خليجي يكون مقاوم للحرق والأبخرة والغازات صالح للاستخدام في المختبرات التي تتعامل مع المواد الكيميائية والنفطية مع مراعاة يكون تثبيت السق الثانوي بواسطة رواسط حديدية مع سقف البنية مع كافة متطلبات العمل وحسب توجيهات المهندس المشرف.	.٥
	٨٥	٢م			


سميع / جهان رمضان



د. صابر عازنی

			تجهيز ونصب بنجات متحركة من مادة الكلفنايز منشأ تركي يكون الهيكل من بوري مضلع معدني مطلی بالايبوكسي المقاوم للحوماض والقواعد ويكون الطلاء بالرذاذ الكهربائي الحراري وبتقنية صناعية متطرفة وذلك بصهر باودر الايبوكسي لدرجة حرارة معينة على سطوح الاجزاء المراد طلائها مما يعطي مرنة وقوه التصاق على السطح يكون السمك ٢ ملم وبابعاد اسم * سم ويكون الهيكل شكل حرف C ويربط هذه الاشكال فريم معدني مع بعضها البعض ليشكل هيكل البنج اما البوكسات المعدنية مصنوعة ايضا من مادة الكلفنايز سمك ١.٥ سم ومطلی كما ذكرنا سابقا بنفس المواصفات التي تم طلاء الهيكل بها اما الابواب تكون مصنوعة من طبقتين من بليت كلفنايز ليزيد من قوة وصلابة للبوكسات ومزودة بنر مادة (ST.ST) هيدروليكيه ومقابض (ST.ST) اما المجرات مصنوعة من مادة الكلفنايز والواجهة الامامية مصنوعة من طبقتين وسلاميد المجرات (ST.ST) هيدروليكيه ومقابض المجرات (ST.ST) اما الرفوف تكون ذو طبقتين من مادة الكلفنايز وبسمك ١.٥ سم وتكون مطلية كذلك بمادة الايبوكسي المقاوم اما سطح البنجات يصنع من مادة كومباكت combact التربوية المقاوم للأحماض والقواعد والازان الثقيلة وبسمك ٢٠ ملم ويزود السطح بحافة من مادة الكومباكت كمرد للماء من الجهة الخلفية وكما موضحة ابعاد البنجات في المخططات المرفقة وسطي وجانبي مع تجهيزها ب نقط كهرباء مع اعمال الربط ومد الكابلات مع كافة متطلبات العمل وحسب توجيهات المهندس المشرف	٦
			تجهيز ونصب ميز بأبعاد (١.٥*٧٠) م بنفس المواد والتفاصيل المستخدمة في تنفيذ البنجات مع كافة متطلبات العمل وحسب توجيهات المهندس المشرف	.٧

رسمني / هيثم عزوز

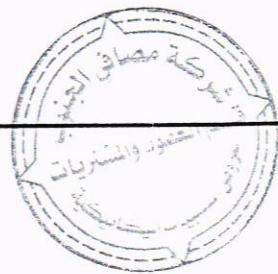

٣

م.م. مسماً عازل

			تجهيز وتثبيت سنك بأبعاد (0.9 * 1.5 م) من نفس المواد المستخدمة في تصنيع البنجات يكون الحوض مصنوع من poly propylene بأبعاد 46 سم * 46 سم وعمق 25 سم أيطالي المنشأ ويتحمل جميع المواد الكيميائية من حوامض وقواعد مع خلاط ماء (حرار وبارد) خاص بالمختبرات الكيميائية ومقاومة للاحماض والقواعد حيث يكون مطلي بالابيوكسي الحامضي وال PVC المصادر ايطالي المنشأ.
٩	جملة	جملة	تجهيز مواد وتنفيذ اعمال شبكة تصريف المواد الكيميائية والنفطية باستخدام أنابيب تصريف وعکوس وكليات مقاومة PVC لهذا الغرض ٤ انج مع الربط الجيد بين توصيلات الانابيب بعضها بمواد رابطة وانشاء منهولة خارجية كونكريت مسلح بأبعاد داخلية (٥٠*٥٠*٦٠ سم) مطلي من الداخل بمواد ابيوكسية مقاومة للمواد النفطية ومن الخارج بمواد طلاء مقاومة للأملاح عدد ١ وحسب ما موضحة التفاصيل بالمخططات المرفقة وربطها بشبكة المجاري الرئيسية الموجودة مع كافة تفاصيل العمل وحسب توجيهات المهندس المشرف.



رئيف / جهان عصمت

م.حسام الدين


ثانيا - الاعمال الكهربائية
أ- جدول الكميات الاعمال الكهربائية

الاعمال الكهربائية	ت	الوحدة	الكمية	السعر	المبلغ
تجهيز ونصب وفحص وتأسيس بدل كهرباء ضد الانفجار EX)) يحتوي بداخله على قاطع دورة رئيسي ثلاثي الطور رباعي الأقطاب سعة ٢٥٠ أمبير مع قواطع دورة فرعية سعة كل منها ١٠٠ أمبير عدد ٦ مع كافة الملحقات والتأسيسات الكهربائية وكل ما يتطلبه العمل من مواد وحسب توجيهات المهندس المشرف.	١	عدد	١		
تجهيز ومد ودفن وتأسيس وفحص قابلو مسلح قياس (٤٥*٤٠) ملم يمتد من مصدر الكهرباء المغذي لبنياء المختبرات ويغذي البخل الرئيسي لمختبر السيطرة مع استخدام أنابيب مناسبة يمر بداخلها القابلو عند مروره في الجدران مع كافة التأسيسات وكل ما يتطلبه العمل من مواد وملحقات وحسب توجيهات المهندس المشرف.	٢	م.ط	٤٠		
تجهيز ونصب وفحص وتأسيس قاطع دورة ثلاثي الطور سعة ١٠٠ أمبير داخل صندوق ضد الانفجار (EX) ينصب داخل المختبر مع كافة الملحقات والتأسيسات الكهربائية. وحسب توجيهات المهندس المشرف.	٣	عدد	٦		
تجهيز ومد ودفن وتأمين وفحص قابلو مسلح قياس (٤٢٥*٤) ملم يمتد من البخل الرئيسي ويغذي قواطع الدورة الكهربائية الداخلية للمختبر مع استخدام أنابيب مناسبة يمر بداخلها القابلو عند مروره في الجدران مع كافة التأسيسات وكل ما يتطلبه العمل من مواد وملحقات وحسب توجيهات المهندس المشرف.	٤	م.ط	٥٠		
تجهيز ونصب وتأسيس قاعدة فلورستن ٤ قدم مزدوج ضد الانفجار (EX) كاملة مع مفاتيح التشغيل وكافة الملحقات والتأسيسات الكهربائية توزع حسب توجيهات المهندس المشرف.	٥	عدد	١٤		
تجهيز ونصب وتأسيس سويفج سوكوت ١٣ أمبير نوع ضد الانفجار EX كامل مع كافة الملحقات. والتأسيسات الكهربائية وحسب توجيهات المهندس المشرف	٦	عدد	٣٠		
تجهيز ونصب وتأسيس سويفج سوكوت ١٥ أمبير نوع ضد الانفجار EX كامل مع كافة الملحقات. والتأسيسات الكهربائية وحسب توجيهات المهندس المشرف	٧	عدد	٢٤		
تجهيز ونصب وتأسيس سويفج سوكوت ٣٢ أمبير كامل مع كافة الملحقات والتأسيسات الكهربائية نوع ضد الانفجار EX. وحسب توجيهات المهندس المشرف.	٨	عدد	٦		



بـ الشروط والمواصفات العامة:-

- ١- تكون التأسيسات الكهربائية للبنية من النوع المخفي (الدفن).
- ٢- استخدام أنابيب بلاستيك قياس ٢٥ ملم P.V.C وبداخلها أسلاك مفردة قياس (١.٥ ملم) لكل من الخط والمتعادل والارضي لتغذية دوائر الانارة والمراوح والمفرغات.
- ٣- استخدام أنابيب بلاستيك قياس ٢٥ ملم P.V.C وبداخلها أسلاك مفردة قياس (٤ ملم) لكل من الخط والمتعادل والارضي وذلك لتغذية دوائر القوة واسلاك قياس (٤ ملم) للخط والمتعادل والارضي لتغذية السخانات واجهزه التبريد.
- ٤- يجب عدم امرار اكثر من دائرتين من دوائر القوة خلال الانبوب الواحد.
- ٥- تكون الاسلاك الكهربائية المفردة المستخدمة في التأسيسات هي (احمر، اصفر، ازرق) للخط و(اسود) للمتعادل (اخضر موشح بالأصفر) للأرضي.
- ٦- جميع أنابيب التأسيس الخاصة بدوائر الانارة يجب ان يكون مسارها في السقف أما أنابيب التأسيس الخاصة بدوائر القوة فيجب ان يكون مسارها على طول الجدار وفي حال تقاطعها مع الابواب والشبابيك يجب استخدام صناديق ربط بلاستيكية نوع جيد لمنع انحناء هذه الانابيب فوق الابواب والشبابيك .
- ٧- في حالة وجود اكثر من احنانين عموديين في مسار الانابيب البلاستيكية فيجب استخدام صناديق ربط بلاستيكية جيدة .
- ٨- يجب عدم استخدام الاشرطة اللاصقة (P.V.C tape) لربط الأسلاك داخل صناديق الربط (J.Box) وإنما يجب استخدام رابط خزفي او بلاستيكي (porcelain or P.V.C screw connector)
- ٩- لا يجوز خلط تأسيسات دوائر (الانارة والمراوح ومفرغات الهواء) مع دوائر القوة وإنما يجب ان تكون منفصلة عن بعضها البعض.
- ١٠- يجب ان لا تزيد تغذية الدائرة الواحدة لنقطة القوة عن :-
 - نقطة لأخذ القوة (١٣ امير و ١٥ امير).
 - كل مأخذ قوة (٢٥ امير او ٣٢ امير) له سلك مستقل مباشرة من اللوحة الرئيسية .
- ١١- يكون ارتفاع مأخذ القوة بمسافة لا تزيد عن (٥٠،٥) متر عن مستوى سطح الأرض.
- ١٢- يكون ارتفاع المفاتيح الكهربائية بمسافة لا تزيد عن (٥١،٥) متر عن مستوى سطح الأرض وبمسافة لا تقل عن (١٥) سم عن حافة الابواب والشبابيك .
- ١٣- يجب ربط السلك في كل دائرة كهربائية بقضيب التجميع الارضي داخل لوحة التوزيع الكهربائية من جهة وبابدان المفاتيح الكهربائية وبراكيب مأخذ القوة وتراكيب الانارة ومفرغات الهواء من الجهة الأخرى.
- ١٤- يجب إجراء الفحص النهائي لكافة اعمال التأسيسات الكهربائية والقابلوات للتأكد من وجود العازلية المطلوبة وعدم وجود (short circuit) مع بعضها او فيما بينها وبين الأرض.
- ١٥- تكون المفاتيح ثنائية او ثلاثية الأزرار.
- ١٦- للمهندس المشرف الحق في رفض اي عمل غير مطابق للشروط والمواصفات الفنية المطلوبة وتعرض نماذج قبل البدء بالعمل على المهندس المشرف .
- ١٧- ذرعة القابلوات هي ذرعة تقريرية وتختضع لقياس الحقيقى عند استلام العمل كذلك بقية النقاط الكهربائية.

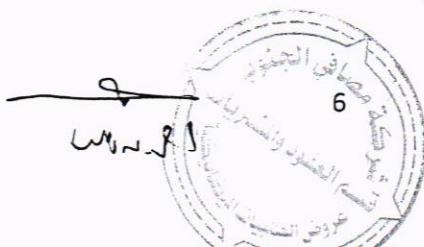

-١٨- تكون مناشيء المواد كالاتي :-

- الاسلاك القابلات من منشأ اردني.
- قواطع الدورة والسراكت والبتلات من منشأ (أوربي، أمريكي ،ياباني).
- تراكيب الإنارة والمصابيح LED والفلورسنت من منشأ أوربي غربي .
- مفاتيح التشغيل والسوكتات من منشأ أوربي غربي .

ج- وصف العمل :-

- ١- تجهيز ونصب وتأسيس قاعدة فلورسنت ٤ قدم مزدوج ضد الانفجار (EX) كاملة مع مفاتيح التشغيل وكافة الملحقات والتأسيسات الكهربائية وحسب توجيهات المهندس المشرف.
- ٢- تجهيز ونصب وفحص وتأسيس قاطع دورة ثلاثة الطور سعة ١٠٠ أمبير داخل صندوق ضد الانفجار (EX) ينصب داخل المختبر مع كافة الملحقات والتأسيسات الكهربائية. وحسب توجيهات المهندس المشرف.
- ٣- تجهيز ونصب وتأسيس سويج سوكت ٣٢ أمبير كامل مع كافة الملحقات نوع ضد الانفجار EX . وحسب توجيهات المهندس المشرف
- ٤- تجهيز ونصب وتأسيس سويج سوكت ١٣ أمبير نوع ضد الانفجار EX كامل مع كافة الملحقات. والتأسيسات الكهربائية وحسب توجيهات المهندس المشرف
- ٥- تجهيز ونصب وتأسيس سويج سوكت ١٥ أمبير نوع ضد الانفجار EX كامل مع كافة الملحقات. والتأسيسات الكهربائية وحسب توجيهات المهندس المشرف
- ٦- تجهيز ومد ودفن وتأسيس وفحص قابلو مسلح قياس (٥٠*٤٠) ملم يمتد من مصدر الكهرباء المغذي لبناءة المختبرات ويغذي البنل الرئيسي لمختبر السيطرة مع استخدام أنابيب مناسبة يمر بداخلها القابلو عند مروره في الجدران مع كافة التأسيسات وكل ما يتطلبه العمل من مواد وملحقات وحسب توجيهات المهندس المشرف.
- ٧- تجهيز ومد ودفن وتأسيس وفحص قابلو مسلح قياس (٤٠*٢٥) ملم يمتد من البنل الرئيسي ويغذي قواطع الدورة الكهربائية الداخلية للمختبر مع استخدام أنابيب مناسبة يمر




بداخلها القابلو عند مروره في الجدران مع كافة التأسيسات وكل ما يتطلبه العمل من مواد وملحقات وحسب توجيهات المهندس المشرف.

-٨- تجهيز ونصب وفحص وتأسيس بدل كهرباء ضد الانفجار EX)) يحتوي بداخله على قاطع دورة رئيسي ثلاثي الطور رباعي الأقطاب سعة ٢٥٠ أمبير مع قواطع دورة فرعية سعة كل منها ١٠٠ أمبير عدد/٦ مع كافة الملحقات والتأسيسات الكهربائية وكل ما يتطلبه العمل من مواد وحسب توجيهات المهندس المشرف.


البرتبه
٩٧

ملاحظات :-


- ١- جميع المواد الانشائية خاضعة للفحوصات المختبرية وعلى حساب المقاول.
- ٢- جميع المواد المجهزة من الدرجة الاولى (مواد وعمل).
- ٣- على المقاول جلب نماذج لكافة المواد المستخدمة لغرض مصادقة المهندس المشرف قبل تنفيذ العمل.
- ٤- على المقاول الالتزام بشروط وتعليمات السلامة المعمول بها داخل الشركة مع تجهيز كافة المعدات الضرورية لضمان السلامة العامة.
- ٥- يتحمل المقاول اي ضرر يحصل جراء اعماله في اي جزء من اجزاء الشركة.
- ٦- على المقاول الالتزام بتواجد مهندس مدنى في الموقع اثناء تنفيذ العمل.
- ٧- جميع الاعمال خاضعة للشروط العامة لأعمال الهندسة المدنية.
- ٨- على المقاول تقديم خطة عمل لكل فقرة من فقرات العمل وتخضع لمصادقة الجهة المشرفة قبل التنفيذ.
- ٩- على المقاول تقديم جدول زمني لتنفيذ كافة فقرات العمل وتخضع لمصادقة الجهة المشرفة.

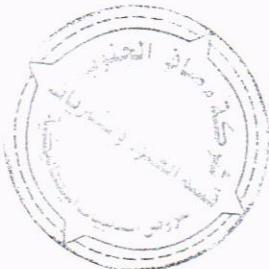



م. صالح
حسام الدين

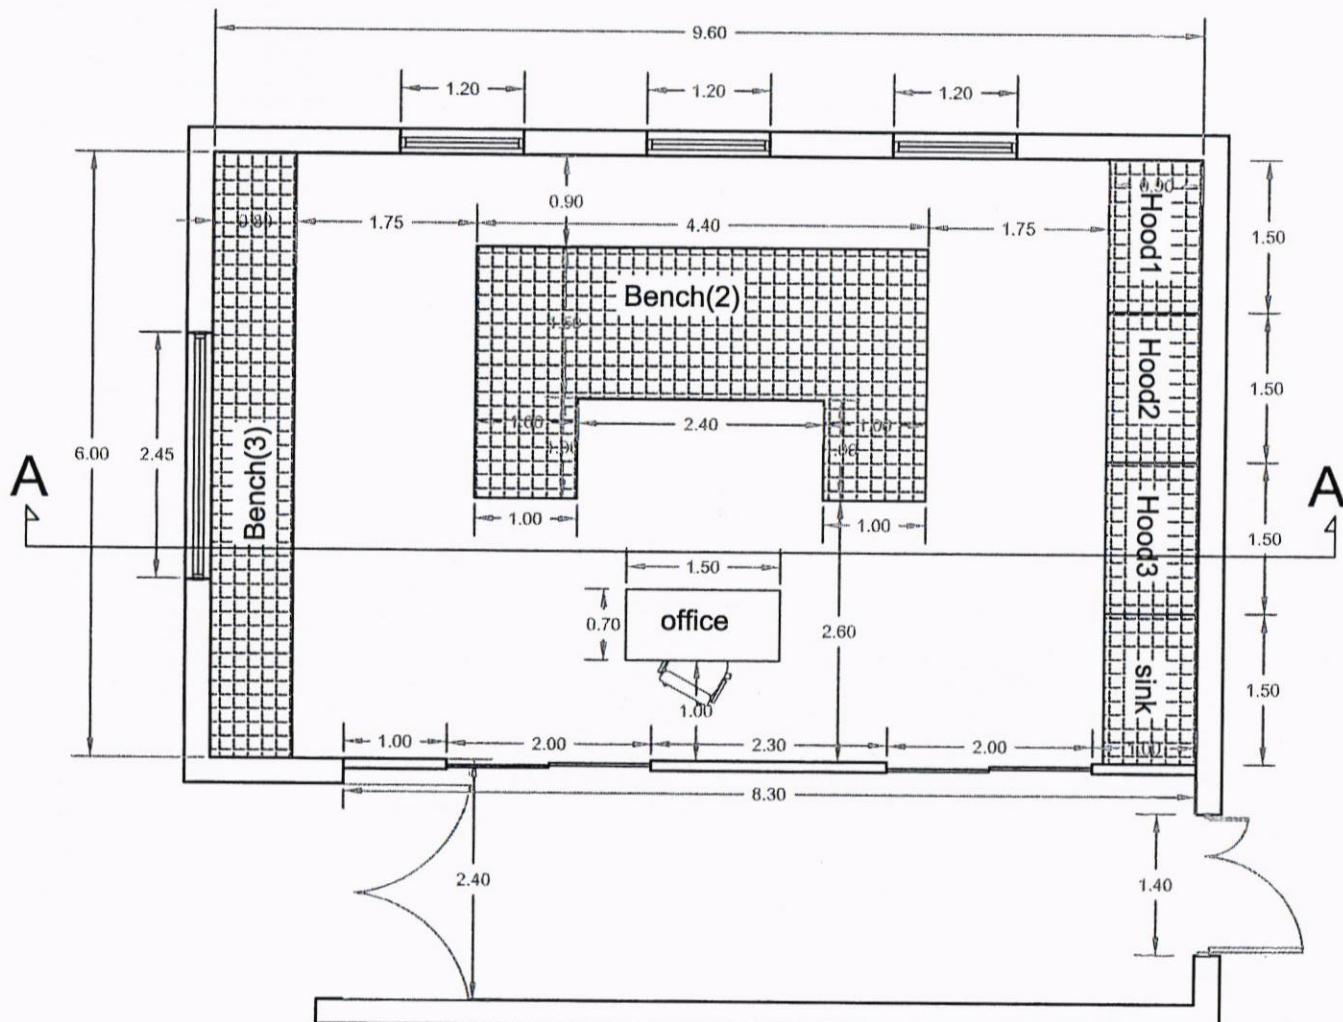

South Refineries Company	
DISCIPLINED	
A1	
PROJECT NAME: Control and Machinery Laboratory	
SHEET NAME: site plan	
Scale N.T.S	Sh.No:1
Department of Engineering and Planning	
DESIGNED BY: ENG Dusa Majed	
Date 2-5-2023	

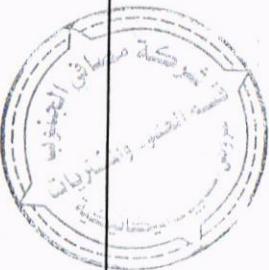


٢٠٢٣

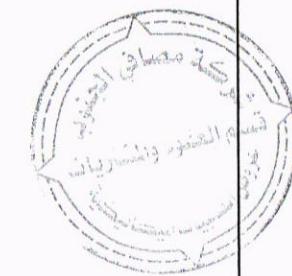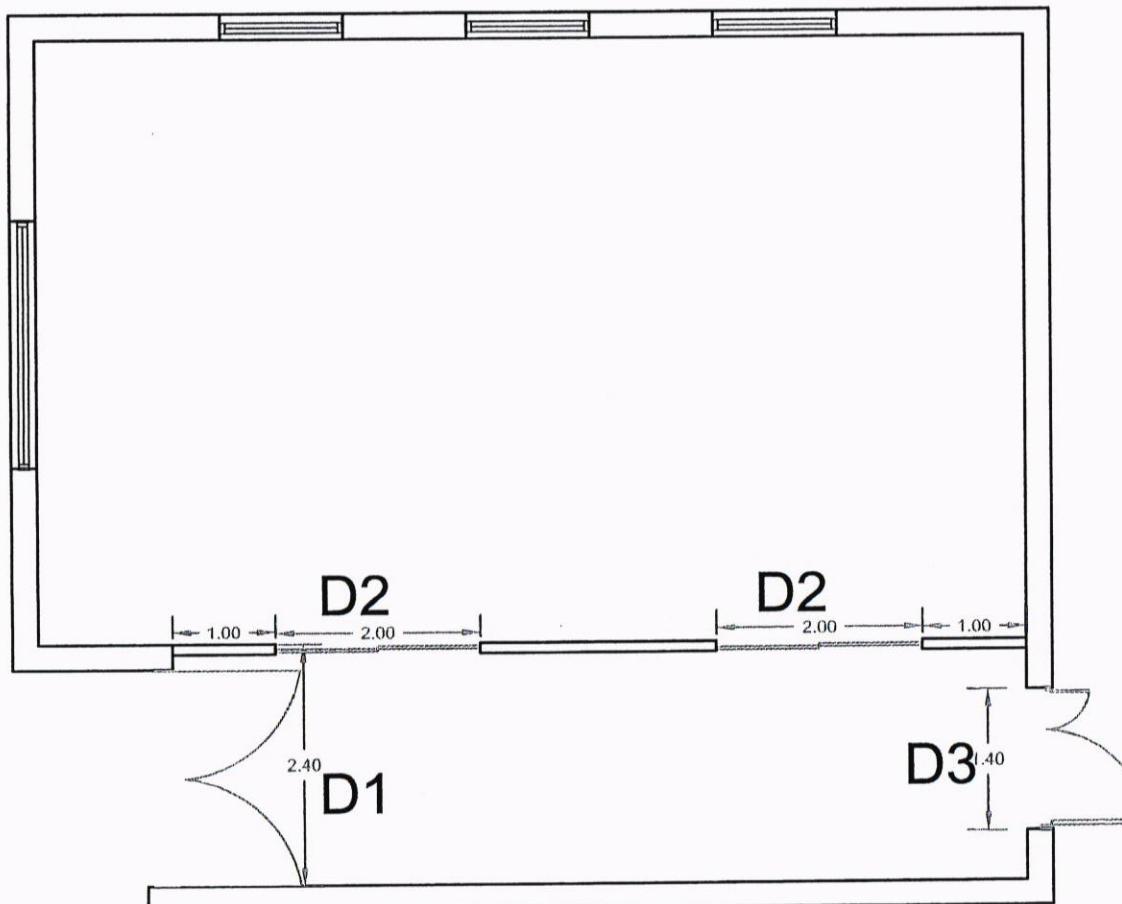


South Refineries Company	
DISCIPLINED	
A2	
PROJECT NAME:Control and Machinery Laboratory	
SHEET NAME:doors plan	
Scale N.T.S	Sh.No:1
Department of Engineering and Planning	
DESIGNED BY:ENG Dusa Majed	
Date 2-5-2023	

plus 50

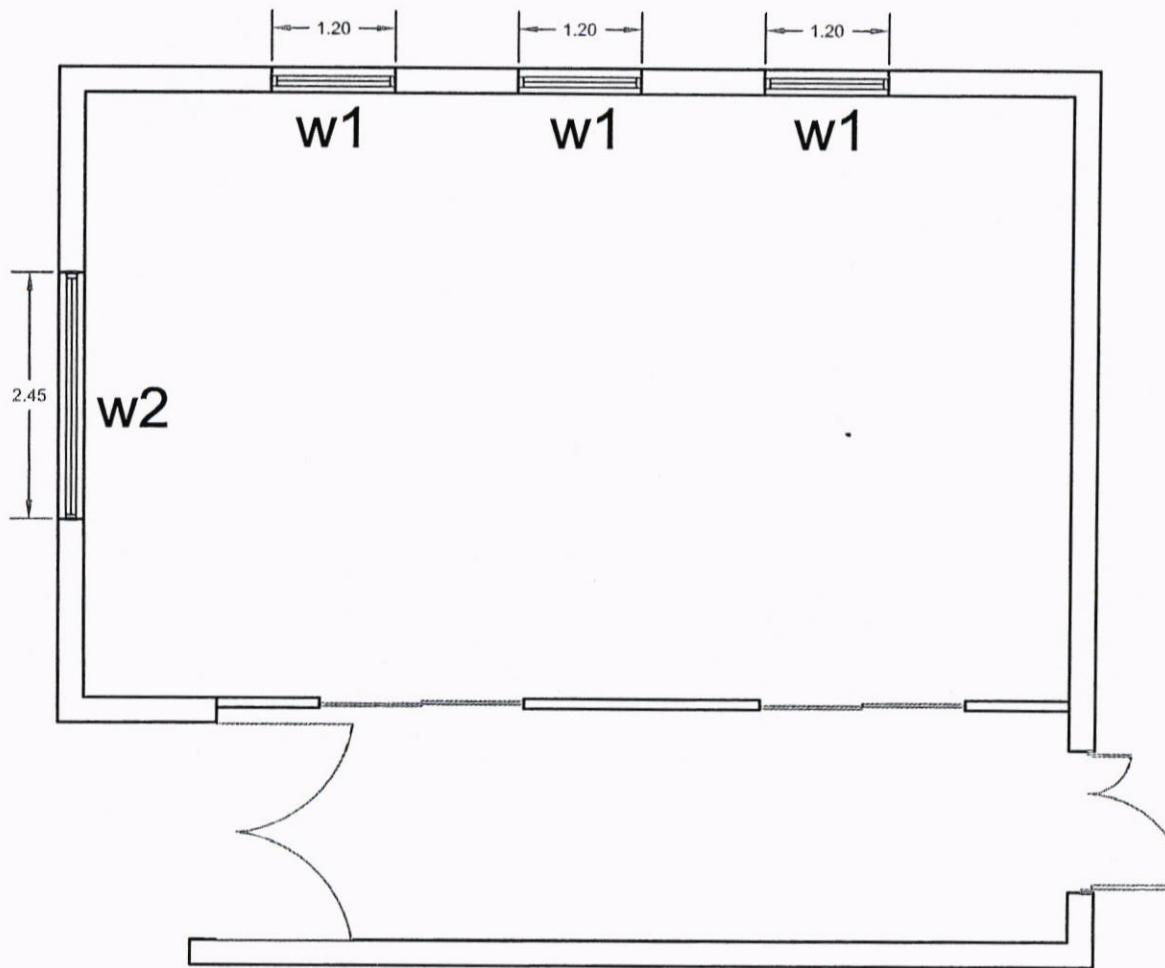


South Refineries Company
DISCIPLINED
A3
PROJECT NAME: Control and
Machinery Laboratory
SHEET NAME: windows plan
Scale N.T.S Sh.No:1
Department of Engineering
and Planning
DESIGNED BY: ENG Duaa Majed
Date 2-5-2023

دعا مajeed

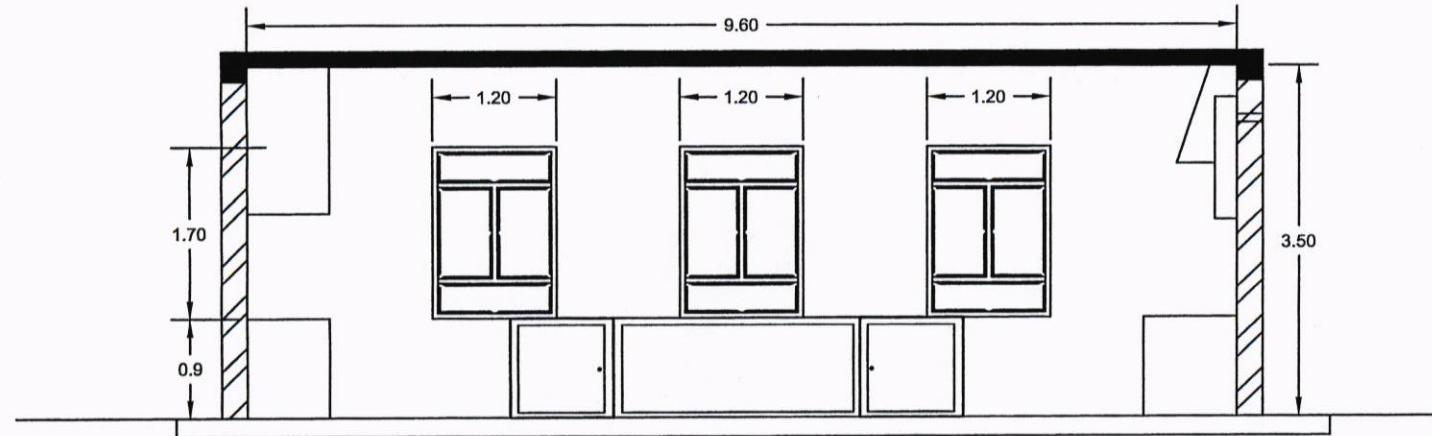


SECTION A_A


سازمان
دستگاه های
کنترل و
تجهیزات
لaboratory

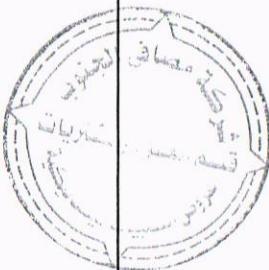


South Refineries Company	
DISCIPLINED	
A4	
PROJECT NAME:Control and Machinery Laboratory	
SHEET NAME:	SECTION
Scale	N.T.S
Sh.No:	1
Department of Engineering and Planning	
DESIGNED BY:ENG Dusa Hajed	
Date	2-5-2023

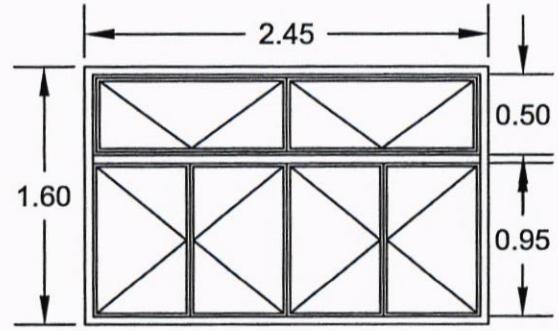

w2

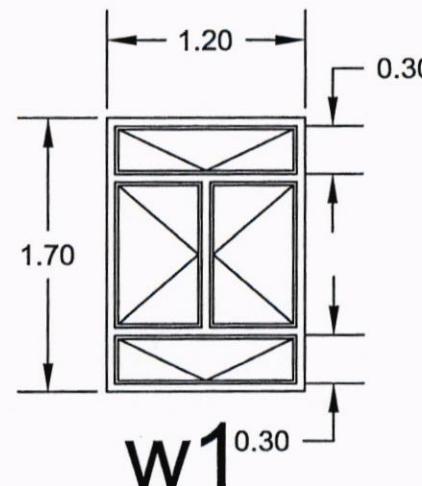


w1
0.30

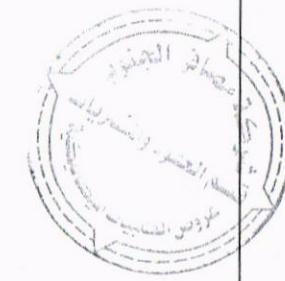


South Refineries Company	
DISCIPLINED	
A5	
PROJECT NAME:Control and Machinery Laboratory	
SHEET NAME:windows	
Scale N.T.S	Sh.No:1
Department of Engineering and Planning	
DESIGNED BY:ENG Duss Hajed	
Date 2-5-2023	

مکانیکی

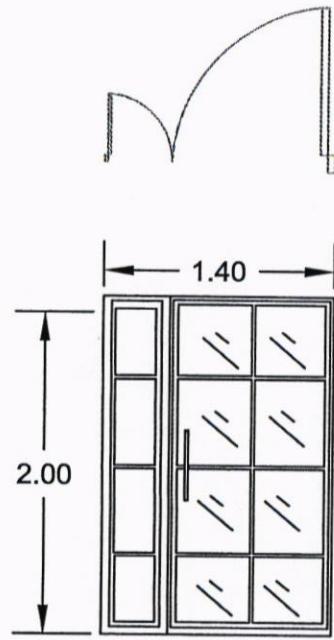


D3

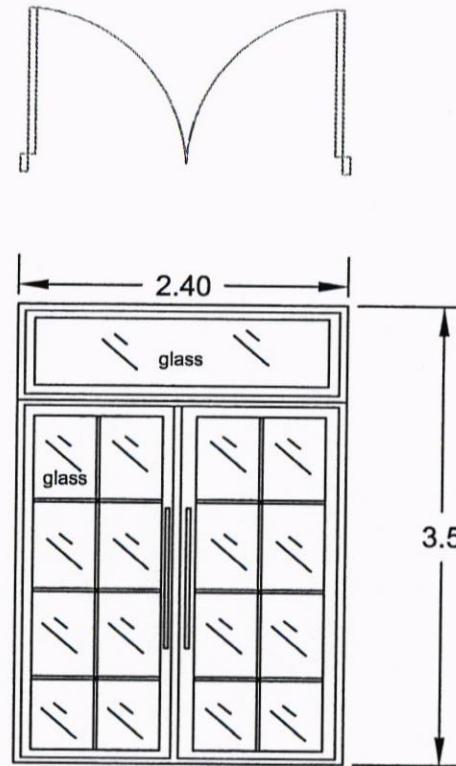

D1


مکانیکی
دویں طبقہ

South Refineries Company	
DISCIPLINED	
A6	
PROJECT NAME:Control and Machinery Laboratory	
SHEET NAME:Doors	
Scale N.T.S	Sh.No:1
Department of Engineering and Planning	
DESIGNED BY:ENG Duas Majed	
Date	2-5-2023

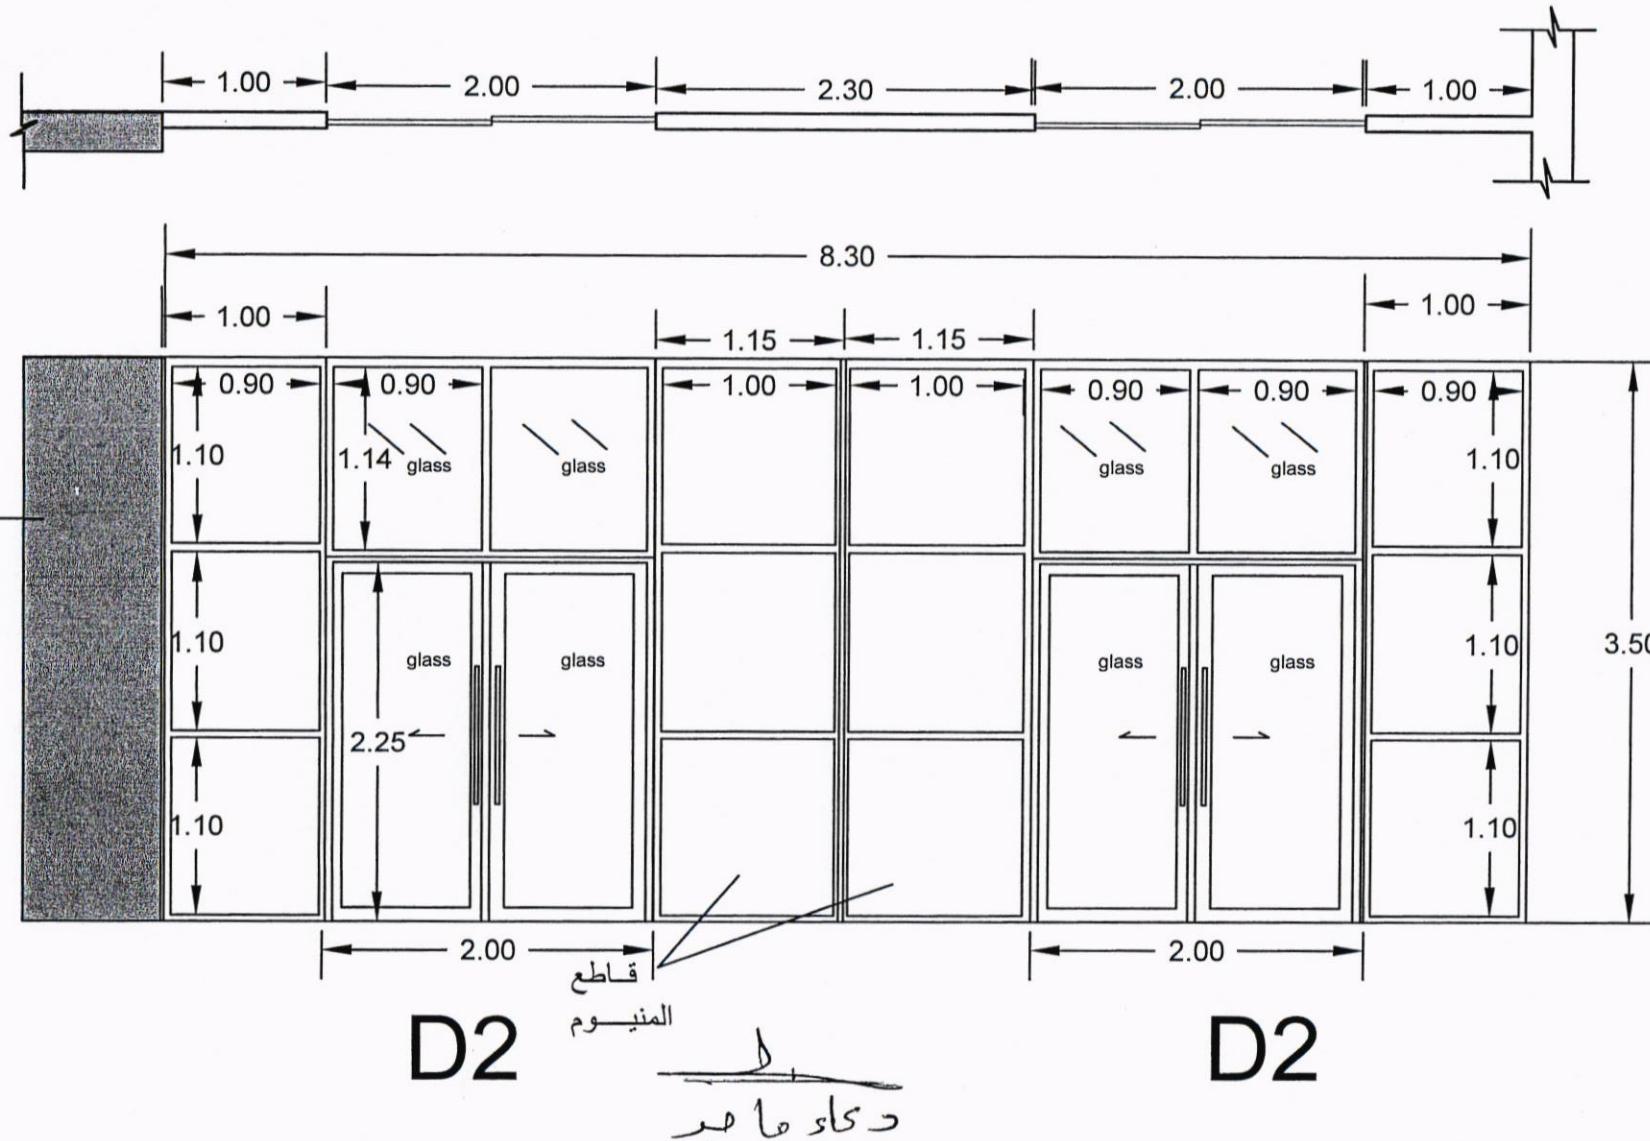


South Refineries Company	
DISCIPLINED	
A7	
PROJECT NAME: Control and Machinery Laboratory	
SHEET NAME: Doors	
Scale N.T.S	Sh.No:1
Department of Engineering and Planning	
DESIGNED BY: ENG Duaa Majed	
Date 2-5-2023	

	Type	No.	Dim.	Notes
Doors	D1	1	2.4m *3.5m	double glass with aluminum
	D2	2	2.0m *3.50m	double glass with aluminum
	D3	1	1.4m *2.0m	double glass with aluminum
<hr/>				
windows	w1	2	1.2m *1.7m	double glass with aluminum
	w2	2	2.45m*1.6m	double glass with aluminum

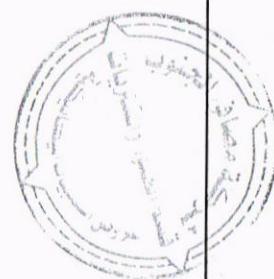


South Refineries Company	
DISCIPLINED	
A8	
PROJECT NAME:Control and Machinery Laboratory	
SHEET NAME: windows and doors details	
Scale N.T.S	Sh.No:1
Department of Engineering and Planning	
DESIGNED BY:ENG Duaa Majed	
Date 2-5-2023	


 ابراهيم

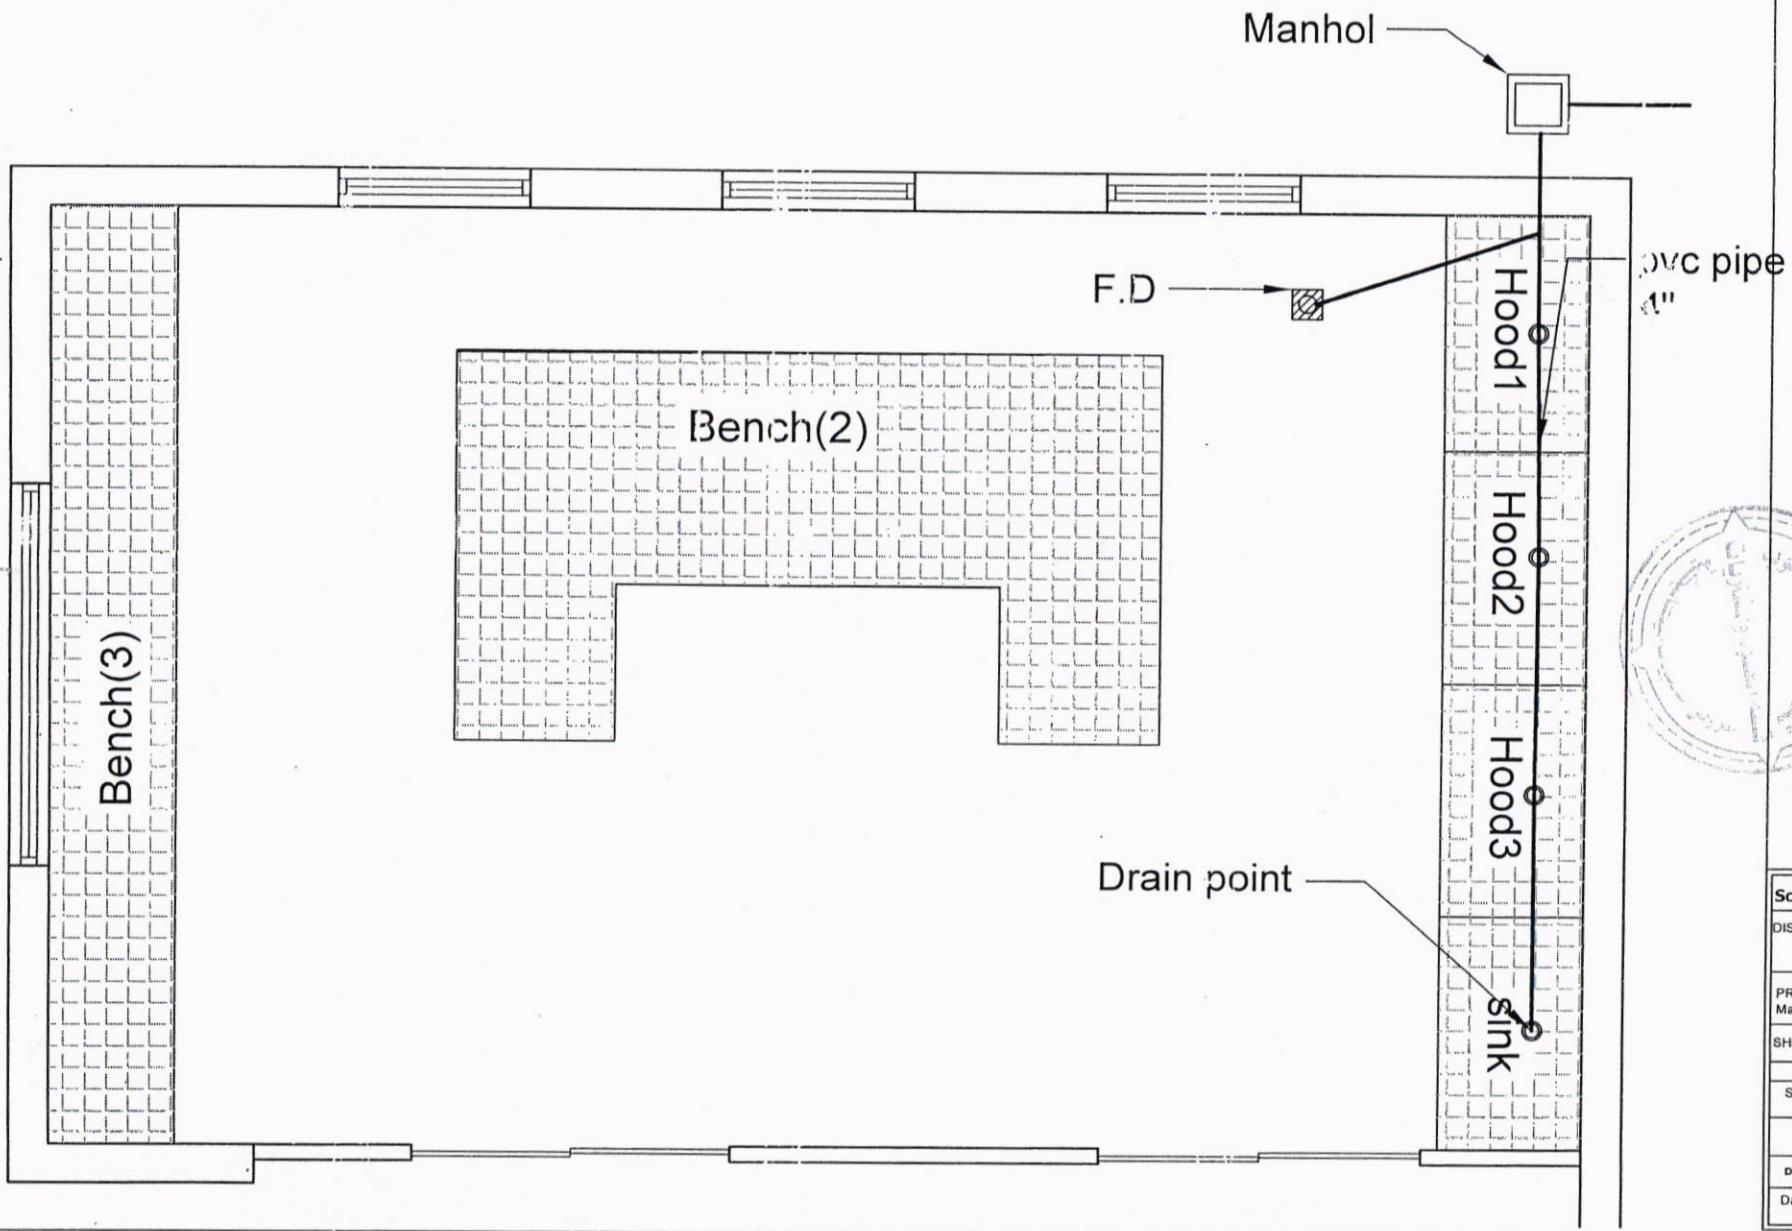

South Refineries Company	
DISCIPLINED	
PROJECT NAME: Control and Machinery Laboratory	
SHEET NAME: site plan	
Scale N.T.S	Sh.No.2
Department of Engineering and Planning	
DESIGNED BY: ENG Hussam ghazi	
Date	20-6-2023

~ 16 44m ~

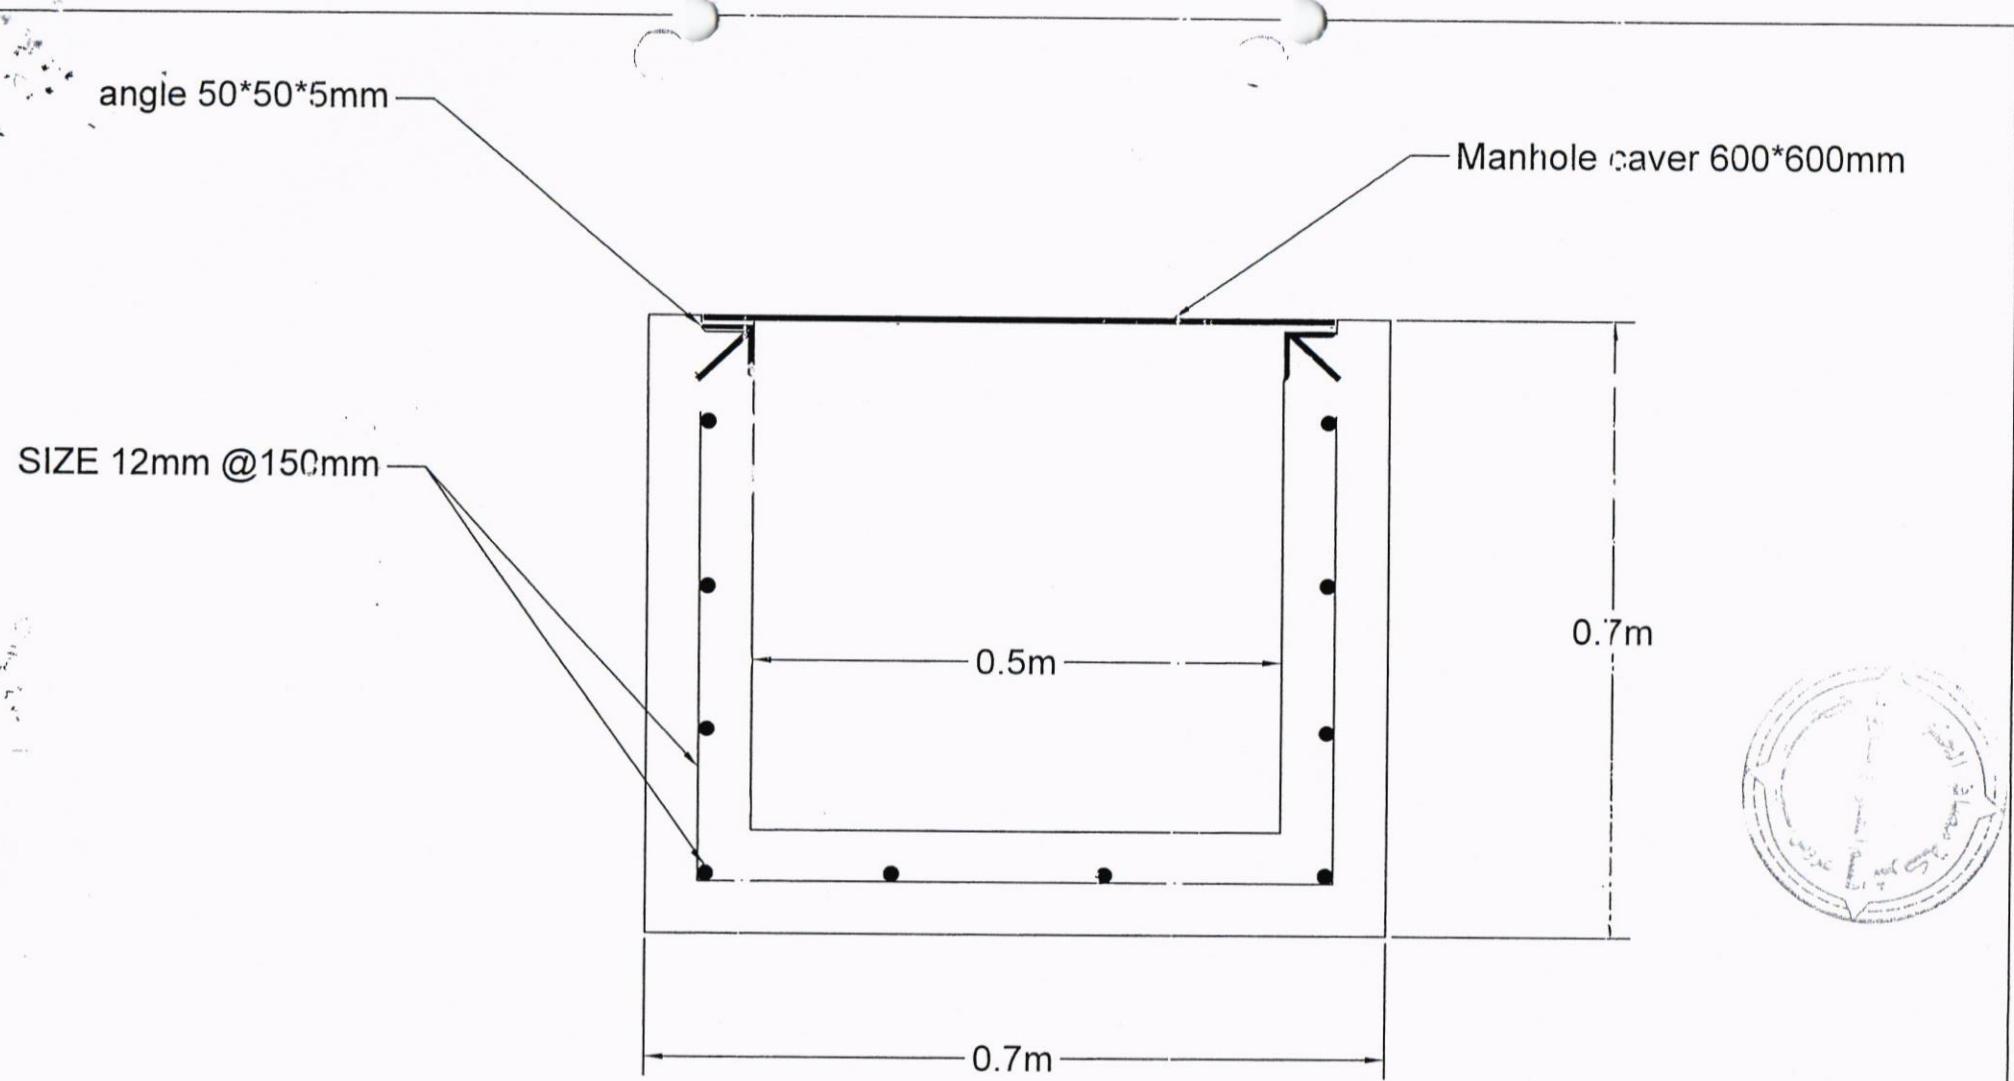

concrete Manhole

W
S, S
is (what?)