



جمهورية العراق / وزارة النفط

مرفق رقم (1) شركة مصافي الجنوب (شركة عامة)

العدد : 446
التاريخ : 2024/11/16

هيئة المواد
قسم العقود والمشتريات / شعبة الشراء المباشر

م / اعلان طلبية شراء(2024/5230)

تعلن شركة مصافي الجنوب (شركة عامة) طلبيات شراء كما في ادناه فعلى الراغبين بالتجهيز التقديم على الطلبيات المعلنة سحب استئماره العروض وكذلك الشروط والمواصفات واي مرفقات اخرى وأملانها (سعر المفرد والمجموع رقماً وكتاباً مع تثبيت التاريخ وكذلك التوقيع والختم الحي على استئماره العروض وكذلك الشروط والمواصفات وكافة المرفقات) ويرفق مع العرض المستمكبات البيانات ادناه:

1-نسخة حديثة مصورة من هوية غرفة التجارة بالنسبة للمكاتب.

2-نسخة مصورة من هوية تصنيف بالنسبة للشركات.

3-نسخة مصورة من هوية الأحوال المدنية أو البطاقة الوطنية. للمدير المفوض

4-نسخة مصورة من بطاقة السكن. 5-شهاده تأسيس الشركة

**6- تزويدنا بعنوان كامل ودقيق للمجهز او الشركه واقرب نقطه داله ورقم الهاتف ويلزم
مقدم العطاء بتثبيت عنوانه و إيميل فعال كتابه في ورقه مستقله طباعه ومحظوم .**

7-تقديم هوية ضريبيه نافذه المفعول عند تقديم العروض وكذلك عند صرف المستحقات
يتم وضع العروض والمتسلكات والبيانات اعلاه في ملف ويعون الى شركة مصافي الجنوب / قسم العقود والمشتريات ويثبت عليه
المعلومات التالية :-

أ- رقم الطلبيه وتاريخها بـ- موضوع الطلبيه . ج- تاريخ الغلق .

د- اسم الشركة المقدمة مع الختم على طرف الملف .

و- مراجعة مقر الشركة الكائن في الشعيبة / استعلامات الشركة الخارجية لغرض تسليم العروض في الصناديق المخصصة علما اخر
موعد لتسليم العروض قبل الساعة الثانية عشر ظهرا من يوم الغلق .
عملية فساد او احتيال او تواطي سوف تلغى الاستئماره المقدمة ويتم ايقاف التعامل مع تلك 8- في حالة قيام الشركات او المكاتب بأي
المكاتب او الشركات ويتم اتخاذ كافة الاجراءات القانونية بحقهم .

9- في حالة مصادفة يوم الغلق عطلة رسمية وعدم وجود دوام لأي سبب كان يؤجل موعد الغلق الى اليوم الذي يليه .

10- يكون تواجد لجنة استلام العروض ايام (الاحد - والثلاثاء - والخميس) من كل أسبوع

11- اعتبار تاريخ التبليغ عن طريق الایمیل بدایة فتره التجهيز على الإحلال

12- يكون تفريغ المواد داخل المخازن الشركة (واصله داخل المخزن) مع العمال

13- بإمكان المجهزين المخولين الراغبين في الحضور اثناء عملية سحب وفتح العروض الحضور الى مقر الشركة بعد الساعة 12
ظهرا ليوم الغلق .

14- يجب ان يكون هناك عرض في ليتم المطابقة .

15- على جميع شركات تنفيذ الاعمال مع شركتنا تخصيص مشرف سلامه من قبلكم لديه الخبرة بالعمل في القطاع النفطي (يجب ان
يملك شهادة في السلامة بالمواقع النفطيه)

| تاریخ الغلق | المواد المطلوبة | رقم الطلبيه | ت |
|-------------|--|-------------|---|
| 2024/11/17 | إنشاء سقيفة كبيرة وبحسب استئماره العروض المرفقة | 2024/5230 | 1 |

مدير قسم العقود والمشتريات
محمود عبد الله محمد
وكيل مدير قسم التسويق والشراء

نسخة منه الى :-

قسم تقنية المعلومات لغرض النشر بالموقع الالكتروني ... مع التقدير

قسم العقود والمشتريات/ شعبة الشراء المباشر/ شعبة المتابعة... مع الاوليات

لجنة استلام العروض ... للعلم لطفا

مسؤول شعبة الشراء المباشر

مرتضى عبد السلام نعمه

حسين جاسم / مازن

شركة مصافي الجنوب (شركة عامة)

رقم الطالية : 2024/5230

تاریخ تنظیم الاستمارة : 2024/11/6

السادة المحترمين

٢٧- الشكوى رقم المعلم المدنية لازم احبن تثبت الاسعار الفقيرات المتوفرة و اعادة الطلب موقع من قبلكم قبل نهاية الدوام الرسم ليوم

ملاحظة/ في حال تجاوز مبلغ الاحالة عن 50,000,000 دينار يتوجب تنظيم عقد مع الشركة يتضمن تقديم المستمسكات المطلوبة وفق تعليمات

تنفيذ العقود الحكومية رقم 2 لسنة 2014 برفق مع العرض نسخة من هوية غرفة التجارة مع الهوية الضريبية نافذة

- ملاحظة/ مدة نفاذية العرض لا تقل عن ثلاثة (3) أشهر
 - يمنع الحك و الشطب و التصحيح بالاستماراة
 - يغلق و يختتم الظرف من قبل المجهز

اسم المجهز :

توقيع المجهز:

التاريخ :

ختم المجهز :



(1-2) لطفاً يتبع

1. يلتزم مقدم العطاء الذي تحال عليه الطلبية بتنفيذ الاعمال المحددة مواصفاتها والمنشأ في استماراة طلب الاسعار المرفقة والذي يعتبر جزء لا يتجزأ من هذه الطلبية كما ويلتزم بأن تكون كافة المواد جديدة وغير مستعملة الا اذا ورد غير ذلك .
2. تدون اسعار العطاء بالعدد رقم"ا" وكتابة ويكون سعر الوحدة لكل فقرة كما هو مدون في استماراة طلب الاسعار دون تغيير او تعديل ويجب ان تكون الشروط واستماراة الاسعار موقعة ومختومة من قبل مقدم العطاء وفي حالة الاختلاف السعر رقم"ا" وكتابة يعتمد السعر كتابة .
3. لا يجوز الحك او الشطب في استماراة طلب الاسعار وكل تصحيح في الاسعار او غيره يجب اعاده كتابته رقم"ا" وكتابة والتوجيع والختم ازايه .
4. يلتزم مقدم العطاء الذي تحال عليه الطلبية بتنفيذ الاعمال المطلوبة خلال () يوم من تاريخ استلام موقع العمل وبعكسه فإنه يتحمل الغرامه التأخيرية يتم احتسابها لاحقا" حسب المعادلة (مبلغ الطلبية / مدة العقد * 10%) على ان لا يتجاوز مجموع الغرامات التأخيرية عن (10%) من قيمة الطلبية وفي حالة التجاوز يحق للشركة تنفيذ الطلبية على حساب المقاول .
5. يتم تسليم المواد بعد فحصها من قبل لجنة فنية مختصة في شركتنا تؤيد صلاحيتها للعمل واذا ظهر عدم صلاحيتها او عدم مطابقتها للمواصفات المطلوبة يلتزم المجهز بتبديل هذه المادة وبنفس المواصفات المطلوبة ولا يترتب على ذلك اي فترة اضافية .
6. يتم توقيع محضر الاستلام النهائي من قبل لجنة الاستلام عند انتهاء فترة الضمان ان وجدت .
7. يتم صرف مستحقات المجهز وفق المواصفات والشروط المطلوبة وموافقة لجنة الاستلام النهائي عليها .
8. الشركة غير ملزمة بقبول او طأ العطاءات.
9. يلتزم مقدم العطاء بتنبيت عنوانه ورقم هاتفه والبريد الالكتروني وتوقيع على كافة الشروط وجداول الطلبية والمخططات.
10. يحق للشركة اهمال اي عطاء لا تتوفر فيه الشروط المطلوبة كما يحق لها الغاء الطلبية دون تحمل اي تبعات مالية او قانونية .
11. في حالة تجاوز مبلغ الاحالة 50000000 مليون يتم توقيع عقد ويتم تقديم كفأة حسن الاداء البالغة 5% من مبلغ الاحالة من مصرف عراقي معتمد .
- 12-يلتزم الطرف الثاني (شركة- مقاول - مكتب) (بمتطلبات سياسه الصحة والسلامة داخل الشركه بجميع الاعمال المكلف بها والمنشورة في الموقع الرسمي لشركتنا .



اطلعت على الشروط اعلاه

الاسم :
العنوان الكامل:

رقم الهاتف :

التوقيع :
: EMAIL

انشاء مسقف فوق محطة 3088

وصف العمل

اولا :- الاعمال المدنية

1- تجهيز مواد وتنفيذ اعمال تغليف سقف وجوائب سقيفه فوق بداية المحطة 3088 بالكيربي سمك (0,7) ملم مطلي (تركي المنشأ) مع الربط باستخدام براغي التثبيت المزودة بالريل لمنع نفاذية الرطوبة شامل العمل تجهيز وثبت جميع تفاصيل الهيكل الحديدي من الاعمدة والطراحيات كما في المخططات مع طلاء الهيكل بالكامل بثلاث طبقات طبقة اساس مانع للصدا وطبقتين بالبوبية منشأ اوربي مع كافة ملحقات ومتطلبات العمل وفق المخططات المرفقة وحسب توجيهات المهندس المشرف شامل العمل تهيئة موقع الاعمدة بما يتلائم مع متطلبات العمل ويكون العمل وفق كل التفاصيل المبينة في المخططات

ثانيا :- الأعمال الكهربائية مسقف محطة 3088

- 1- المواصفات العامة
- 1- تكون التأسيسات الكهربائية لإنارة السقيفه باستخدام أنابيب حديد مغلوونه بداخلاها أسلال مفردة قياس 4 ملم² لتغذية تراكيب LED بقدرة 200 واط ثبت الأنابيب بالسقف بصورة جيدة داخل السقيفه .
- 2- تكون الأسلام الكهربائيه المفرده المستخدسه في التأسيسات هي (اخضر, اصفر, ازرق) للخط (اسود) للمتعادل و (اخضر موشح بالاصفر) للارضي .
- 3- يجب عدم استخدام الاشرطة اللاصقة (P.V.C type) لربط الأسلام داخل صناديق الربط (J.Box) وإنما يجب استخدام رابط خرز .
- 4- يجب اجراء الفحص النهائي لكافة أعمال التأسيسات الكهربائية والقابلوات للتأكد من وجود العازلية المطلوبه ونقط وجهاز توزيع من بضمها من فيما بينها وبين الأرض .
- 5- للمهندس المشرف الحق في رفض اي عمل غير مطابق للشروط والمواصفات الفنية المطلوبة وتعرض النماذج قبل البدء بالعمل على المهندس المشرف .
- 6- ذرعه القابلوات هي ذرعه تقريبيه وتخضع للقياس الحقيقى عند استلام العمل.
- 7- تكون مناشيء المواد كالتالي :-

- الاسلام والقابلوات من منشأ اردني
- قواطع الدورة والسراكت ولوحة التوزيع الداخلية واللواقط (الكونكترات) ومفاتيح التشغيل والسوكتات من منشأ اوربي غربي او ما يعادلها
- تراكيب الانارة (اوربي غربي , ياباني , امريكي)



١٤٣٢٦٣

بـ-وصف العمل :

- 1- تجهيز ونصب وتأسيس وفحص وتشغيل تراكيب أنارة نوع LED بقدرة 200 واط ذو القاعدة تنصب في السقية من الأعلى مع كافة الملحقات والمواد والتأسيسات الكهربائية وحسب توجيهات المهندس المشرف.
- 2- تجهيز ومد ودفن وفحص قابلو مسلح قياس (4x16 ملم²) يمتد من المصدر ويغذي البولن الخاص بالسقية وحسب المواصفات stranded copper conductor PVC² و يكون مواصفات القابلو حسب مواصفات IEC وحسب توجيهات المهندس المشرف.
- 3- تجهيز ونصب وتأسيس وفحص وتشغيل تراكيب أنارة سعة 200 واط تلفزيوني نوع LED يثبت في أعلى السقية من الخارج لأنارة جوانب السقية مع كافة الملحقات وكل ما يتطلبه العمل من مواد وتأسيسات كهربائية وحسب توجيهات المهندس المشرف .
- 4- تجهيز ونصب وتأسيس بولن معدلي ينصب داخل السقية ويكون من الحديد المغلفون مع باب حكم ويثبت بصورة جيدة و يحتوي على قاطع ثوره رئيسي ثلاثي الأطوار رباعي الأقطاب سعة (60) أمبير عدد 1 يربط مع القابلو الممتد من البولن الرئيسي و يغذي قواطع فرعية أحادية عدد (6) قاطع أحادي فرعى وكذلك:-
 - قاطع أحادي فرعى سعة 25 أمبير عدد 3.
 - قاطع أحادي فرعى سعة 20 أمبير عدد 3.
 - مفتاح تشغيل وفتح اطفاء (بوش بوتن) عدد 2
 - مفتاح محدد(auto-manual-off) عدد 2
 - خلية صوتية عدد 1

ـ كونتكتر سعة 20 أمبير عدد 2
و حسب توجيهات المهندس المشرف



| الوصف | ت | | | | |
|--|------|-----|-----|--|--|
| الاعمال المدنية | اولا | | | | |
| تجهيز مواد وتنفيذ اعمال تسقيف سقف وجوانب سقيفه فوق بناء المحطة 3088 بالكيربي سمك (0,7) ملم مطلي (تركي المنشأ) مع الربط باستخدام براغي التثبيت المزودة بالريل لمنع نفاذية الرطوبة شامل العمل تجهيز وتثبيت جميع تفاصيل الهيكل الحديدي من الاعمدة والطراحيات كما في المخططات مع طلاء الهيكل بالكامل بثلاث طبقات طبقة أساس سطح للصداً وطبقتين بالبوبية منشأ اوربي مع كافة ملحقات ومتطلبات العمل وفق المخططات المرفقة وحسب توجيهات المهندس المشرف شامل العمل تهيئة موقع الاعمدة بما يتلائم مع متطلبات العمل ويكون العمل وفق كل التفاصيل المبينة في المخططات | -1 | 900 | 2م | | |
| الأعمال الكهربائية | ت | | | | |
| تجهيز ونصب وتأسيس وفحص وتشغيل تراكيب انارة نوع LED بقدرة 200 واط ذو القبة تنصب في السقيفه من الأعلى مع كافة الملحقات والمواد والتأسيسات الكهربائية وحسب توجيهات المهندس المشرف. | 1 | 10 | عدد | | |
| تجهيز ومد ودفن وفحص قابلو مسلح قياس (164 × ملم 2) يمتد من المصدر ويغذي البنل الخاص بالسقيفه وحسب المواصفات stranded copper conductor PVC insulation , SWA,PVC sheathed size4*16mm IEC 2 ويكون مواصفات القابلو حسب مواد بعات IEC وحسب توجيهات المهندس المشرف . | 2 | 50 | م.ط | | |
| تجهيز ونصب وتأسيس وفحص وتشغيل تراكيب انارة سعة 200 واط تلفزيوني نوع LED يثبت في اعلى السقيفه من الخارج لأناره جوانب السقيفه مع كافة الملحقات وكل ما يتطلبه العمل من مواد وتأسيسات | 3 | 16 | عدد | | |



| | | | | |
|---|-----|--|--|---|
| | | | | كهربائية وحسب توجيهات المهندس المشرف |
| | | | | تجهيز ونصب وتأسيس بدل حديدي ينصب داخل - السقفة ويكون من الحديد المغلفون مع باب محكم ويثبت بصورة جيدة و يحتوي على قاطع دورة رئيسية ثلاثة الأطوار رباعي الأقطاب سعة (60) أمبير عدد 1 يربط مع القابض الممتد من البخل الرئيسي و يغذي قواطع فرعية - أحادية عدد (6) قاطع أحادي فرعى وكائنانى |
| 1 | عدد | | | قطاع أحادي فرعى سعة 25 أمبير عدد 3 - . قاطع أحادي فرعى سعة 20 أمبير عدد 3 - مفتاح تشغيل ومفتاح اطفاء (بوش بوتن) عدد 2 - عدد 2 (off-auto-manual) مفتاح محدد - خلية ضوئية عدد 1 - كونتكتر سعة 20 أمبير عدد 2 - و حسب توجيهات المهندس المشرف |


المربعين

شروط عامة

- اجراء الكشف الموقعي على موقع العمل بصحبة الكادر الفني في الشركة مع تثبيت ذلك بمحضر رسمي مع ممثل شركتنا ويرفق ضمن العرض المقدم ويتحمل المقاول كافة التبعات المترتبة خلاف ذلك .
- على المقاول تدقيق المخططات وجداول الكميات وتثبيت الملاحظات والتحفظات ان وجدت لغرض تلافي اي تغير في العقد مستقبلا اثناء اعمال التنفيذ ويلتزم المناقص استكمال كافة المخططات التصميمية وتقديمها ضمن العرض الفني.
- تنفيذ كافة الاعمال المطلوبة وال المشار اليها في (١) تحت الاشراف الفني والهندسى للطرف الأول وضمن الشروط والمواصفات التالية لعمان الهندسة التكنولوجية .
- الالتزام بتنفيذ الاعمال وفق المخططات والجداول حيث ان الكميات الواردة خاضعة للذرعة النهائية .
- على المقاول اجراء اعمال المساحة لثبت المناسيب المطلوبة بالاعتماد على نقطة دالة ذات منسوب معروف يتم تحديدها من قبل الطرف الأول .
- توفير كافة المواد اللازمة لإنجاز العمل على ان تكون ناجحة في الفحص المختبري ومن الدرجة الاولى (ويتحمل المقاول كلفة الفحوصات المختبرية) مع التزام المقاول بتقديم نماذج لكافة الفحوصات لأغراض المصادقة قبل المباشرة بالتجهيز من قبل الطرف الأول .



- ٧- توفير كافة المعدات والعدد والأدوات والعملة الفنية والغير فنية المطلوبة لتنفيذ العمل وتقديم كشف مسبق بها إلى الطرف الأول لاستحصال موافقة الدخول إلى موقع العمل (مع تأمين النقل للكوادر والمعدات).
- ٨- رفع وإزالة جميع الأعمال المنفذة الغير مطابقة للمواصفات (والتي يثبت فشلها في الفحص المختبري) وتنفيذها مجدداً دون أن يترتب على ذلك كلفة أو مدة إضافية.
- ٩- يتحمل المقاول كافة التبعات المالية والقانونية الناتجة عن حصول أي ضرر في أي جزء من الشركة من جراء تنفيذه للالتزاماته التعاقدية ويلتزم بتصليحها.
-
- ١٠- على المقاول الالتزام بكافة شروط السلامة واللوائح الصحية وفحوصات الامراض الانتقالية وبخلاف ذلك يمنع دخولهم الى الشركة لحين تطبيق شروط السلامة على كافة العاملين لديهم
- ١١- يكون مستوى التنفيذ لكافة الأعمال من الدرجة الأولى.
- ١٢- تنظيف موقع العمل ورفع الأنقاض والمخلفات ونقلها خارج موقع العمل.
- ١٣- تكون الأصباغ المستخدمة في العمل ناجحة بالفحوصات المختبرية النوع المقاوم للظروف الجوية
- ٤- يتم تحديد موقع الاعمدة في الموضع التي لا تحتوي على تعارضات او قابلوات وفي حالة وجود تعارضات يتم التزحيف وبما يتلائم مع مواقع القابلوات ومتطلبات العمل
- ١٥- يتم تنفيذ اعمال اللحام من قبل كوادر متخصصة ومحولة .
- ٦- تكون جميع المقاطع الحديدية خاضعة لفحوصات المختبرية وفق متطلبات ASTM-A36
- ١٧- يتم تثبيت (base plate) على السطح باستخدام طريقة التنقيب وبصورة آمنة يثبت على الأجزاء الكونكريتية بعمق لا يزيد عن (٥سم) و (١٠ سم في الستارات المحيطية) مع استخدام مواد التثبيت والتحشية أثناء العمل وحسب توجيهات المهندس المشرف مع كافة المتطلبات لإنجاز العمل بصورة متكاملة وعلى المقاول تقديم خطة العمل لغرض مصادقة الجهة المشرفة عليها قبل التنفيذ .

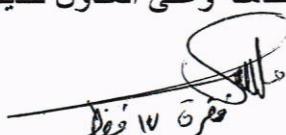

فخرة ١٧ فبراير






South Refineries Company

مشروع انشاء مسقف فوق محطة 3088


حسن رياض ماجد
المهندس المعماري

شعبة التصاميم والمناظر

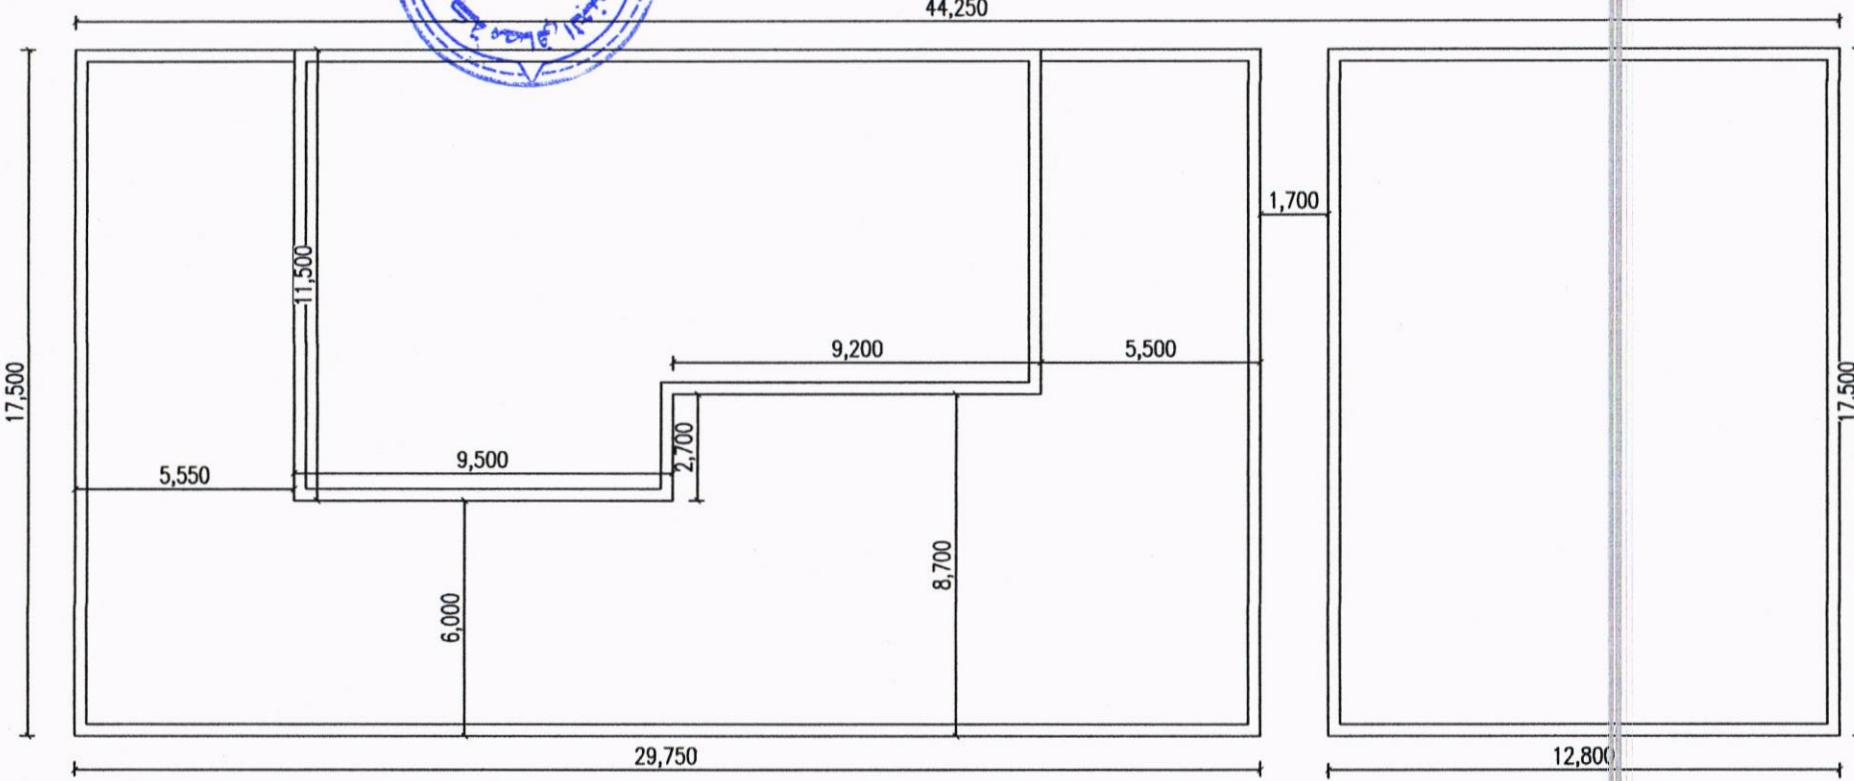


| | | | |
|--|----------|--------|---|
| | | | |
| South Refineries Company | | | |
| DISCIPLINED | | | |
| <input checked="" type="checkbox"/> ARCH | MECH | | |
| STR | ELE | | |
| PROJECT NAME: | | | |
| 33081 | | | |
| SHEET NAME | | | |
| location | | | |
| Scale | N.T.S | Sh.No: | 1 |
| Department of Engineering and Planning | | | |
| DESIGNED BY:ENG HASSAN RYADH | | | |
| APPROVED BY:ENG WATHEQ ABDULLAH | | | |
| Date | 8-7-2024 | | |

[Handwritten signatures and initials over the bottom right area]

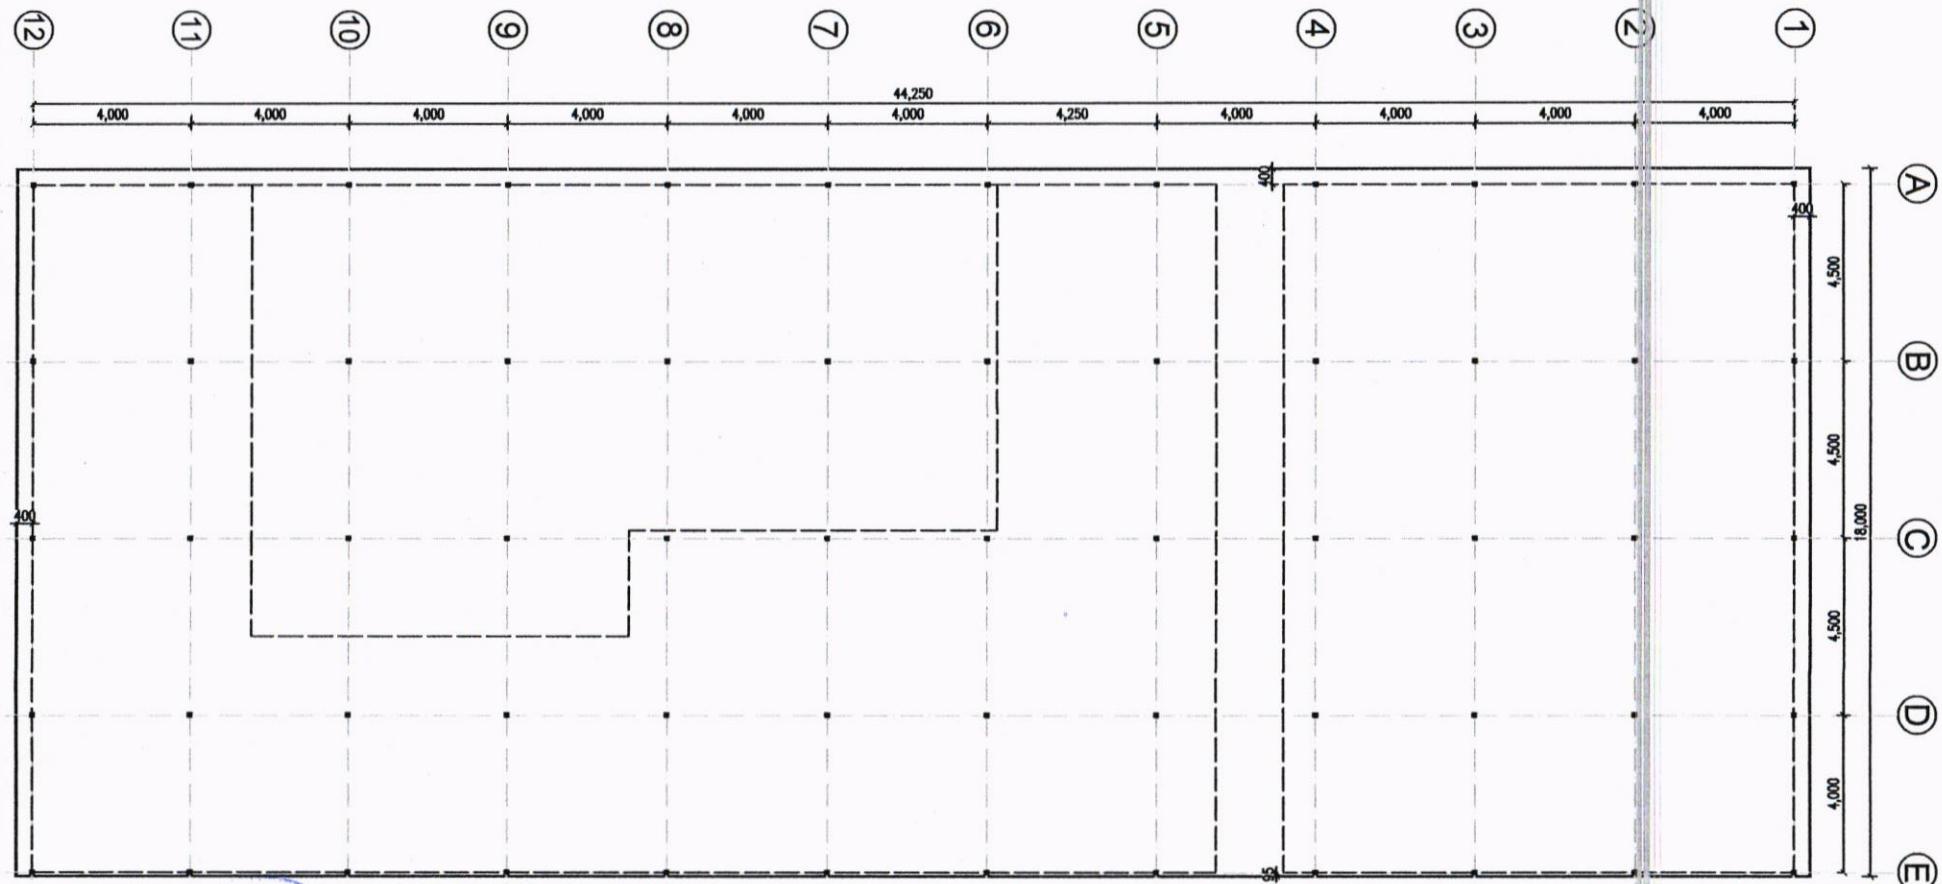

✓
✓
| | |
|--|---------|
| South Refineries Company | |
| DISCIPLINED | |
| <input checked="" type="checkbox"/> ARCH | MECH |
| STR | ELE |
| PROJECT NAME: | |
| 33083 - | |
| SHEET NAME | |
| plan | |
| Scale N.T.S | Sh.No:3 |
| Department of Engineering and Planning | |
| DESIGNED BY:ENG HASSAN RIYADH | |
| APPROVED BY:ENG WATHEQ ABDULLAH | |
| Date 8-7-2024 | |

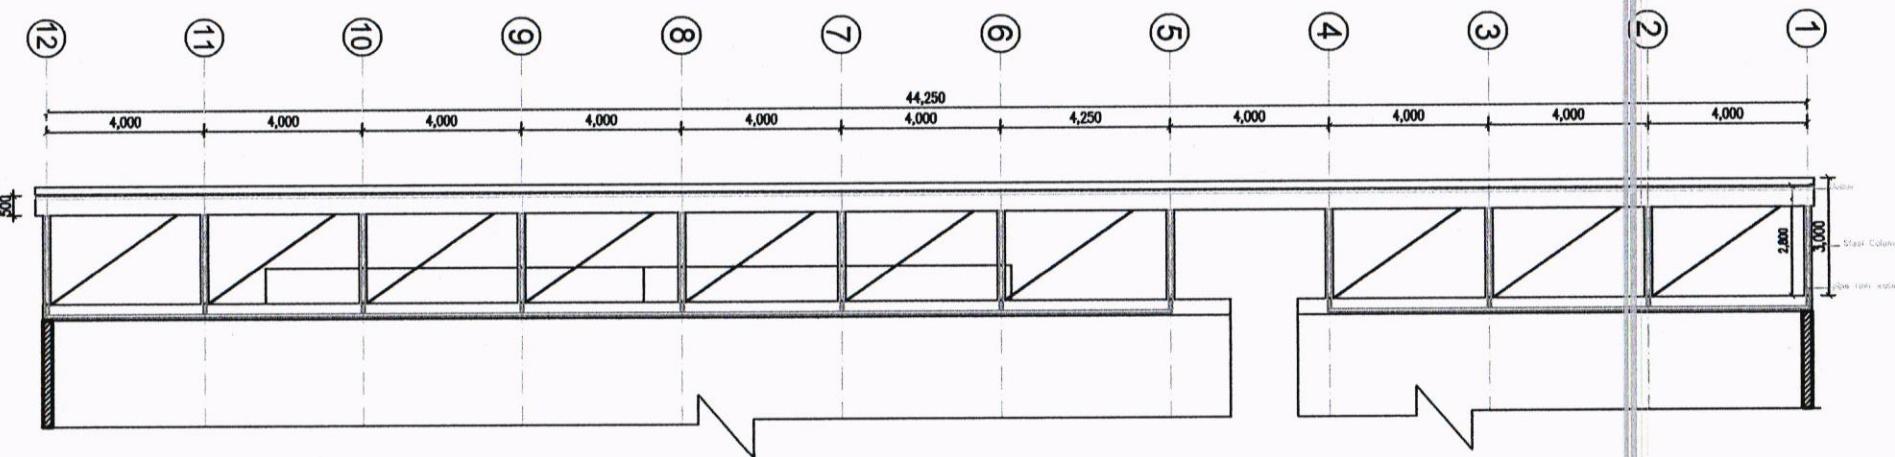

South Refineries Company

DISCIPLINED

| | |
|-------------------------------|-------------------------------|
| <input type="checkbox"/> ARCH | <input type="checkbox"/> MECH |
| <input type="checkbox"/> STR | <input type="checkbox"/> ELE |

PROJECT NAME: 33081 مصفاة مطهية

SHEET NAME: plan


Scale N.T.S Sh.No:5

Department of Engineering and Planning

DESIGNED BY: ENG HASSAN RIYADH

APPROVED BY: ENG WATHIQ ABDULLAI

Date 8-7-2024

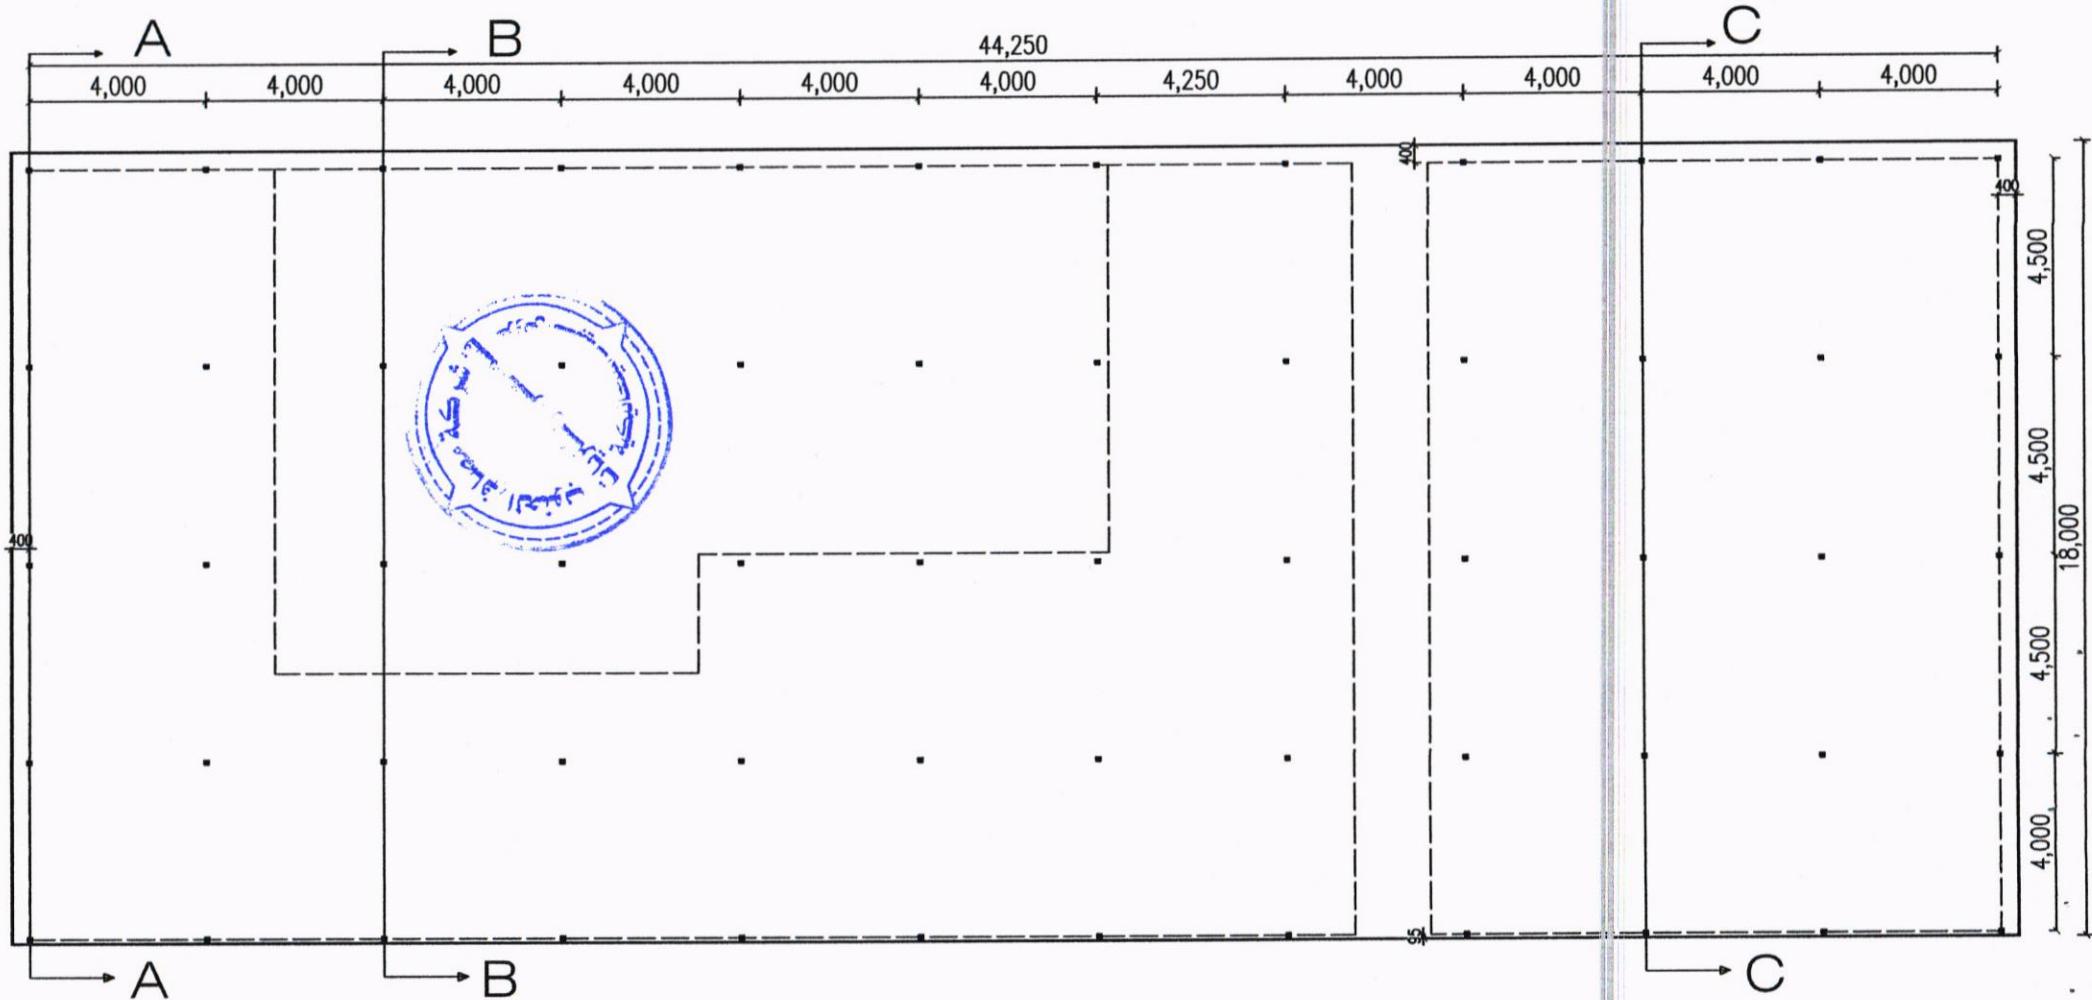

South Refineries Company

| Drawing Name | Date | Scale | Sheet Number |
|--------------|------|-------|--------------|
|--------------|------|-------|--------------|

| | | | |
|------|-----------|--|---|
| Plan | 29/7/2024 | | 1 |
|------|-----------|--|---|


Designed by

Eng. Jasim

Checked by


Approved by
Eng. Watheq Abdullah




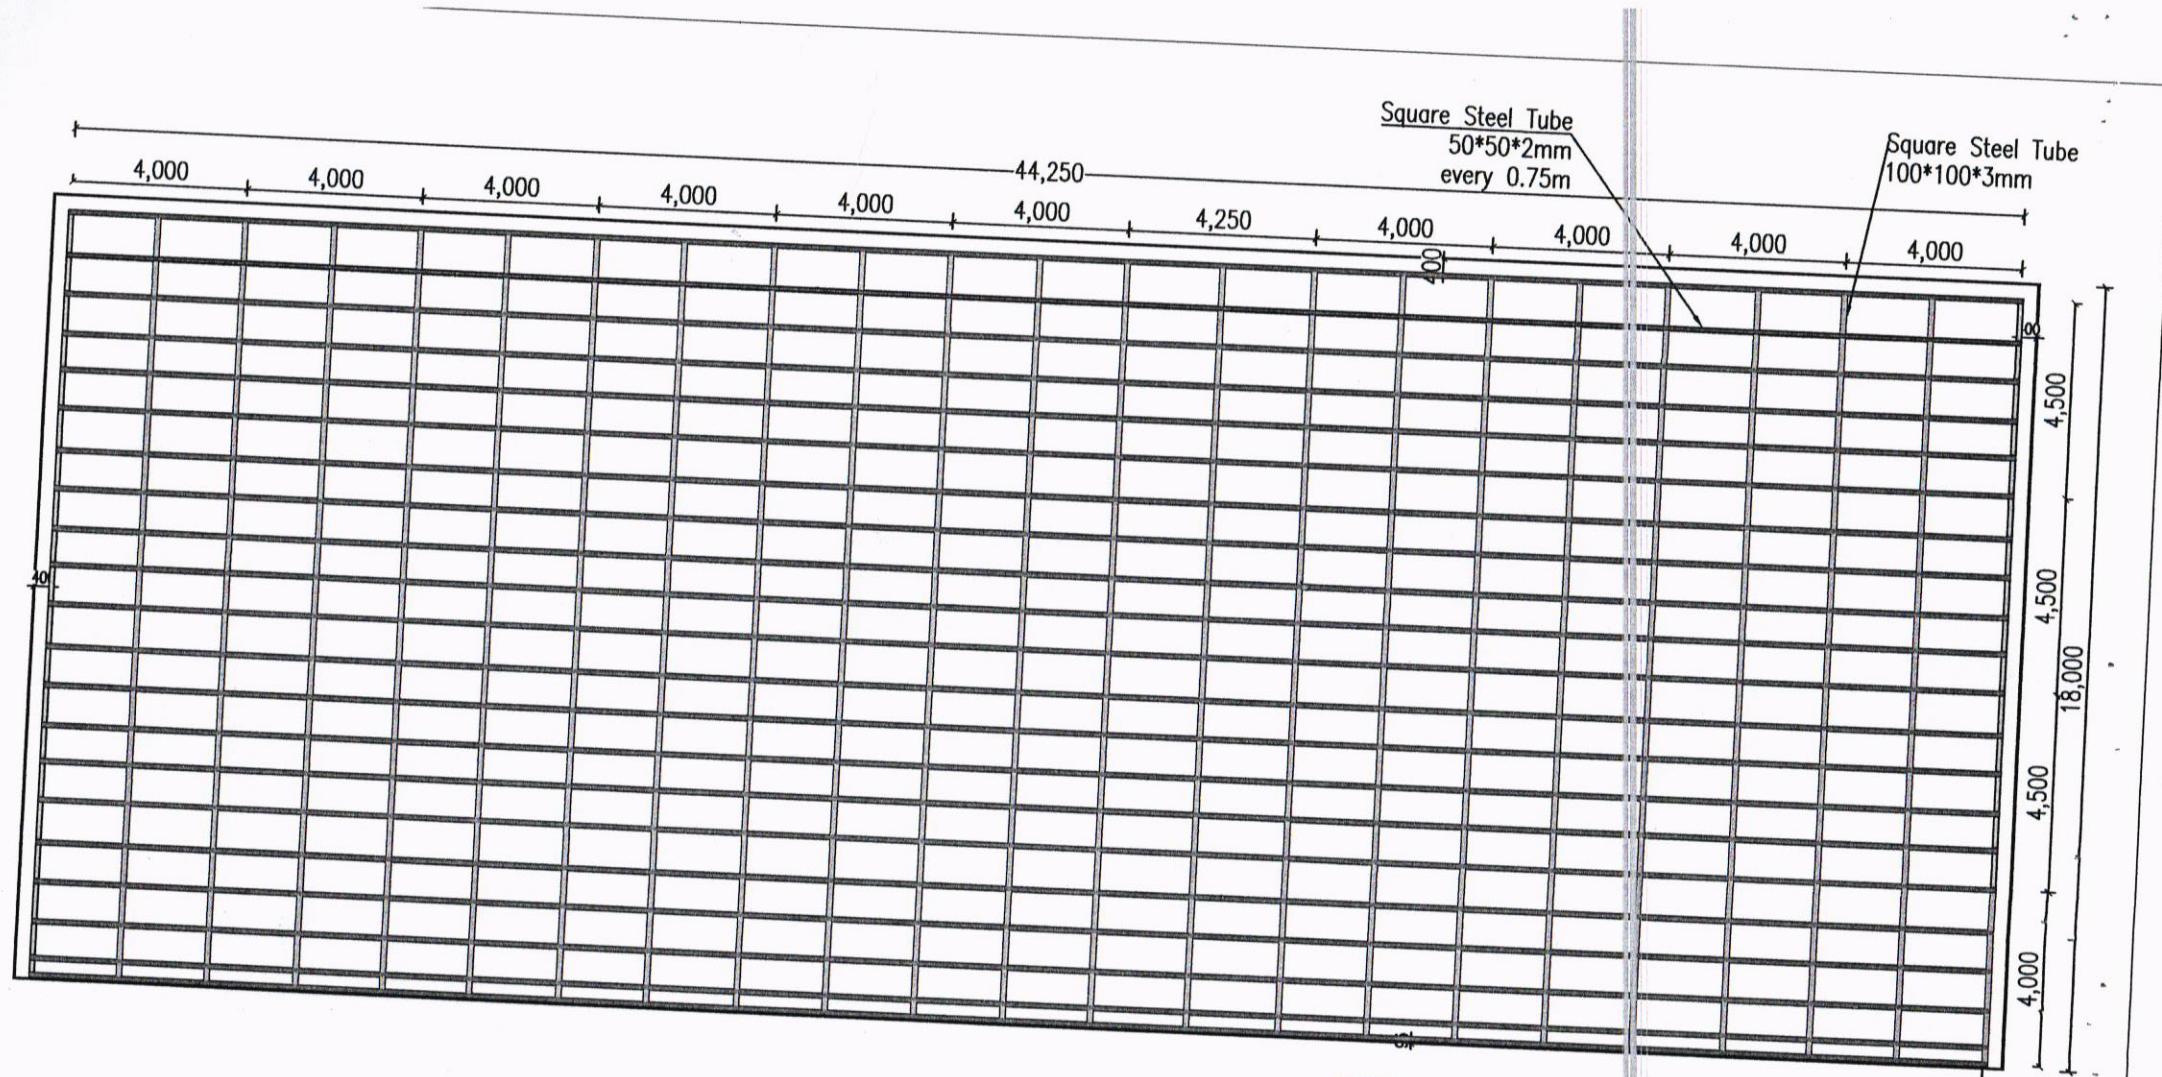

South Refineries Company

| South Refineries Company | | | |
|------------------------------------|------------|----------------------|--------------|
| Drawing Name | Date | Scale | Sheet Number |
| Top View of Steel Structure | 29/7/2024 | | 2 |
| Designed by Eng. Jasim | Checked by | Approved by | |
| | | Eng. Watheq Abdullah | |

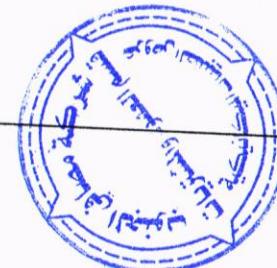

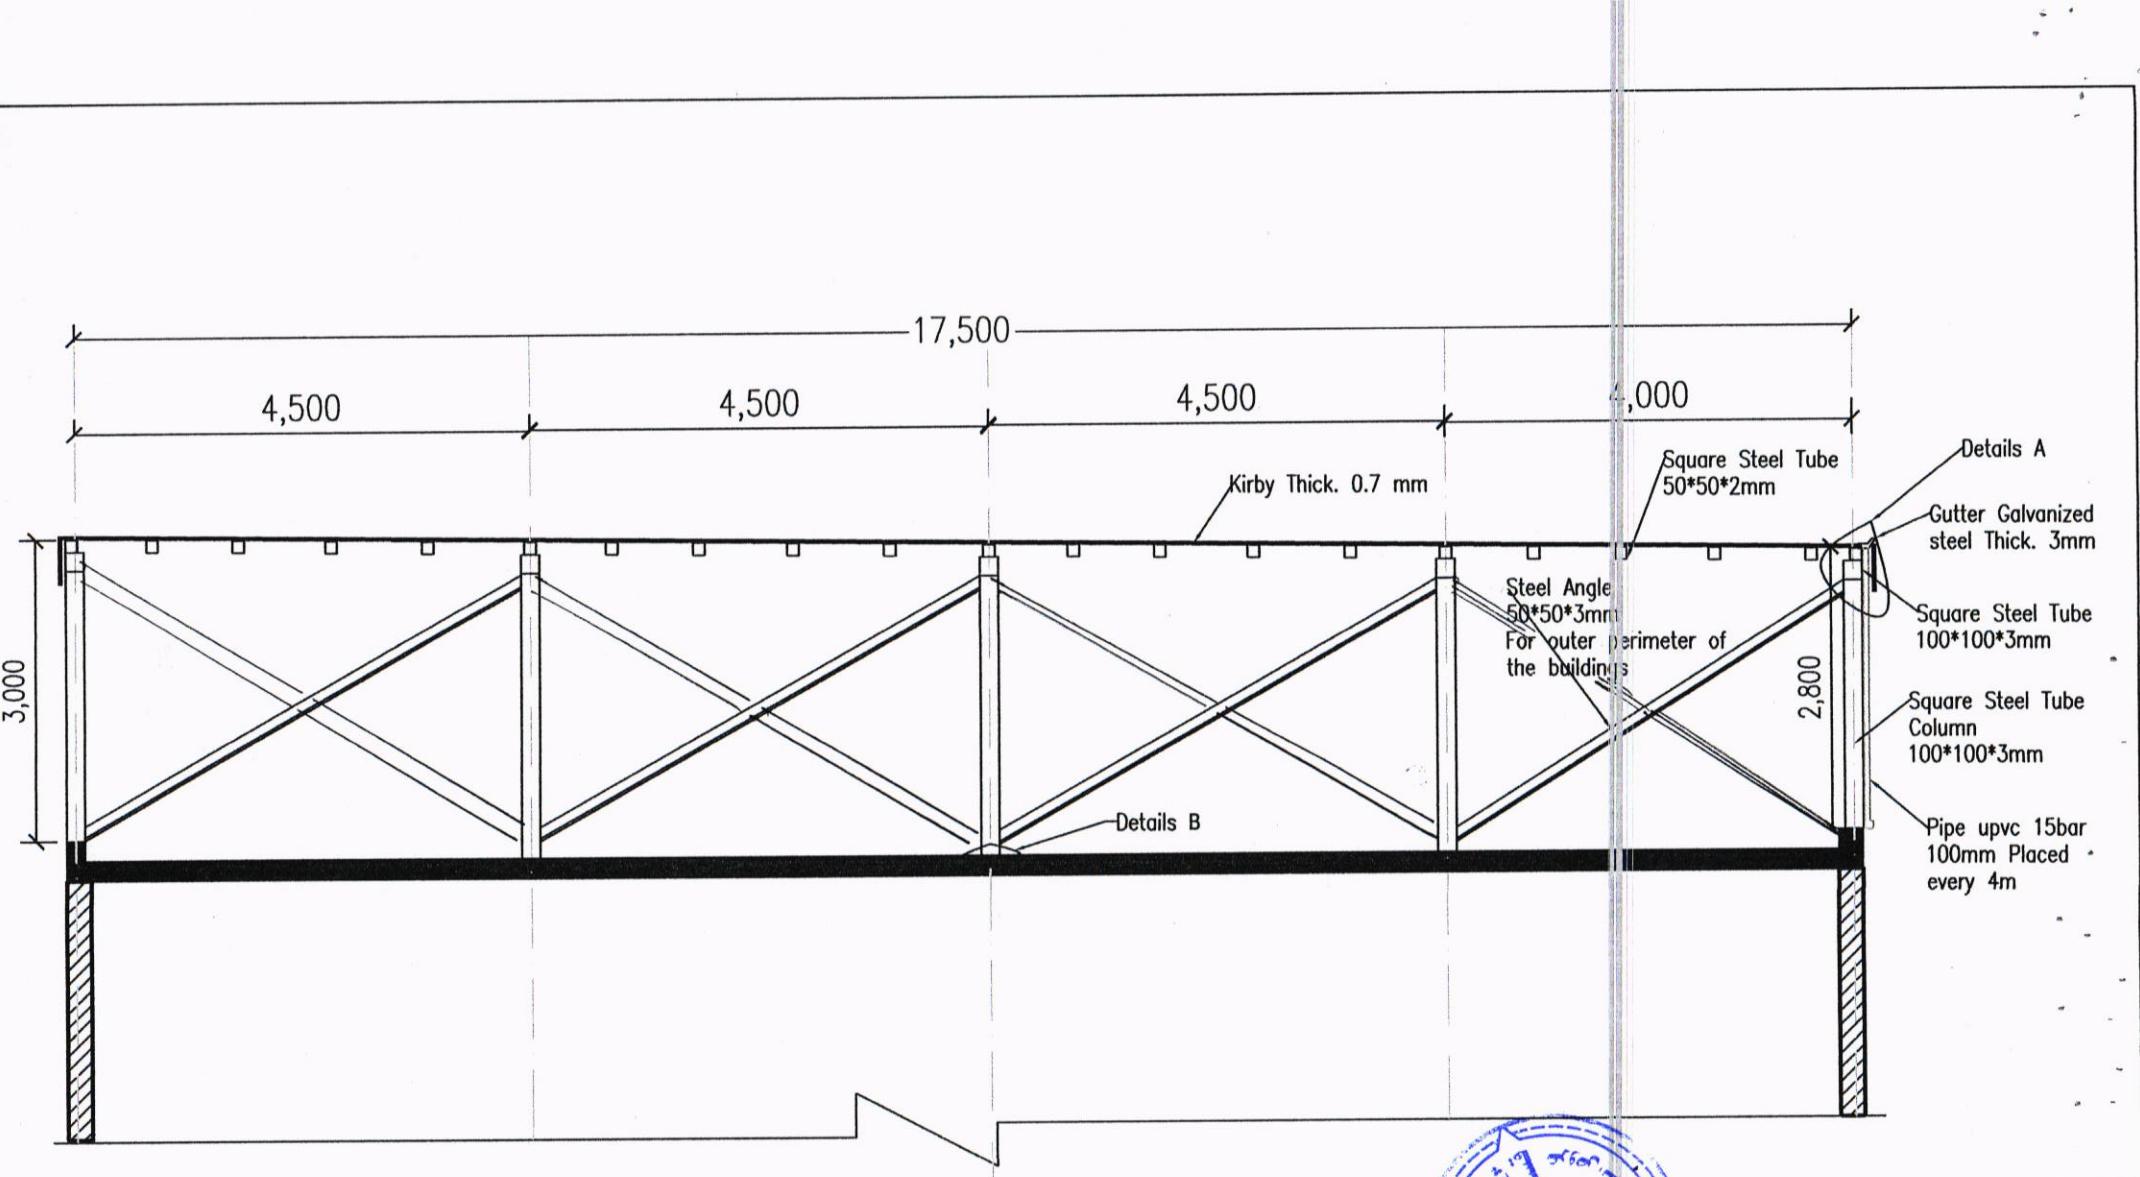


South Refineries Company


| Drawing | Name | Date | Scale | Sheet Number |
|-------------|------|-----------|-------|--------------|
| Section A-A | | 29/7/2024 | | 3 |

Designed by
Eng. Jasim

Checked by

Approved by
Eng. Watheq Abdullah

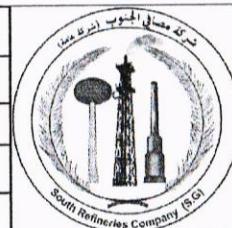

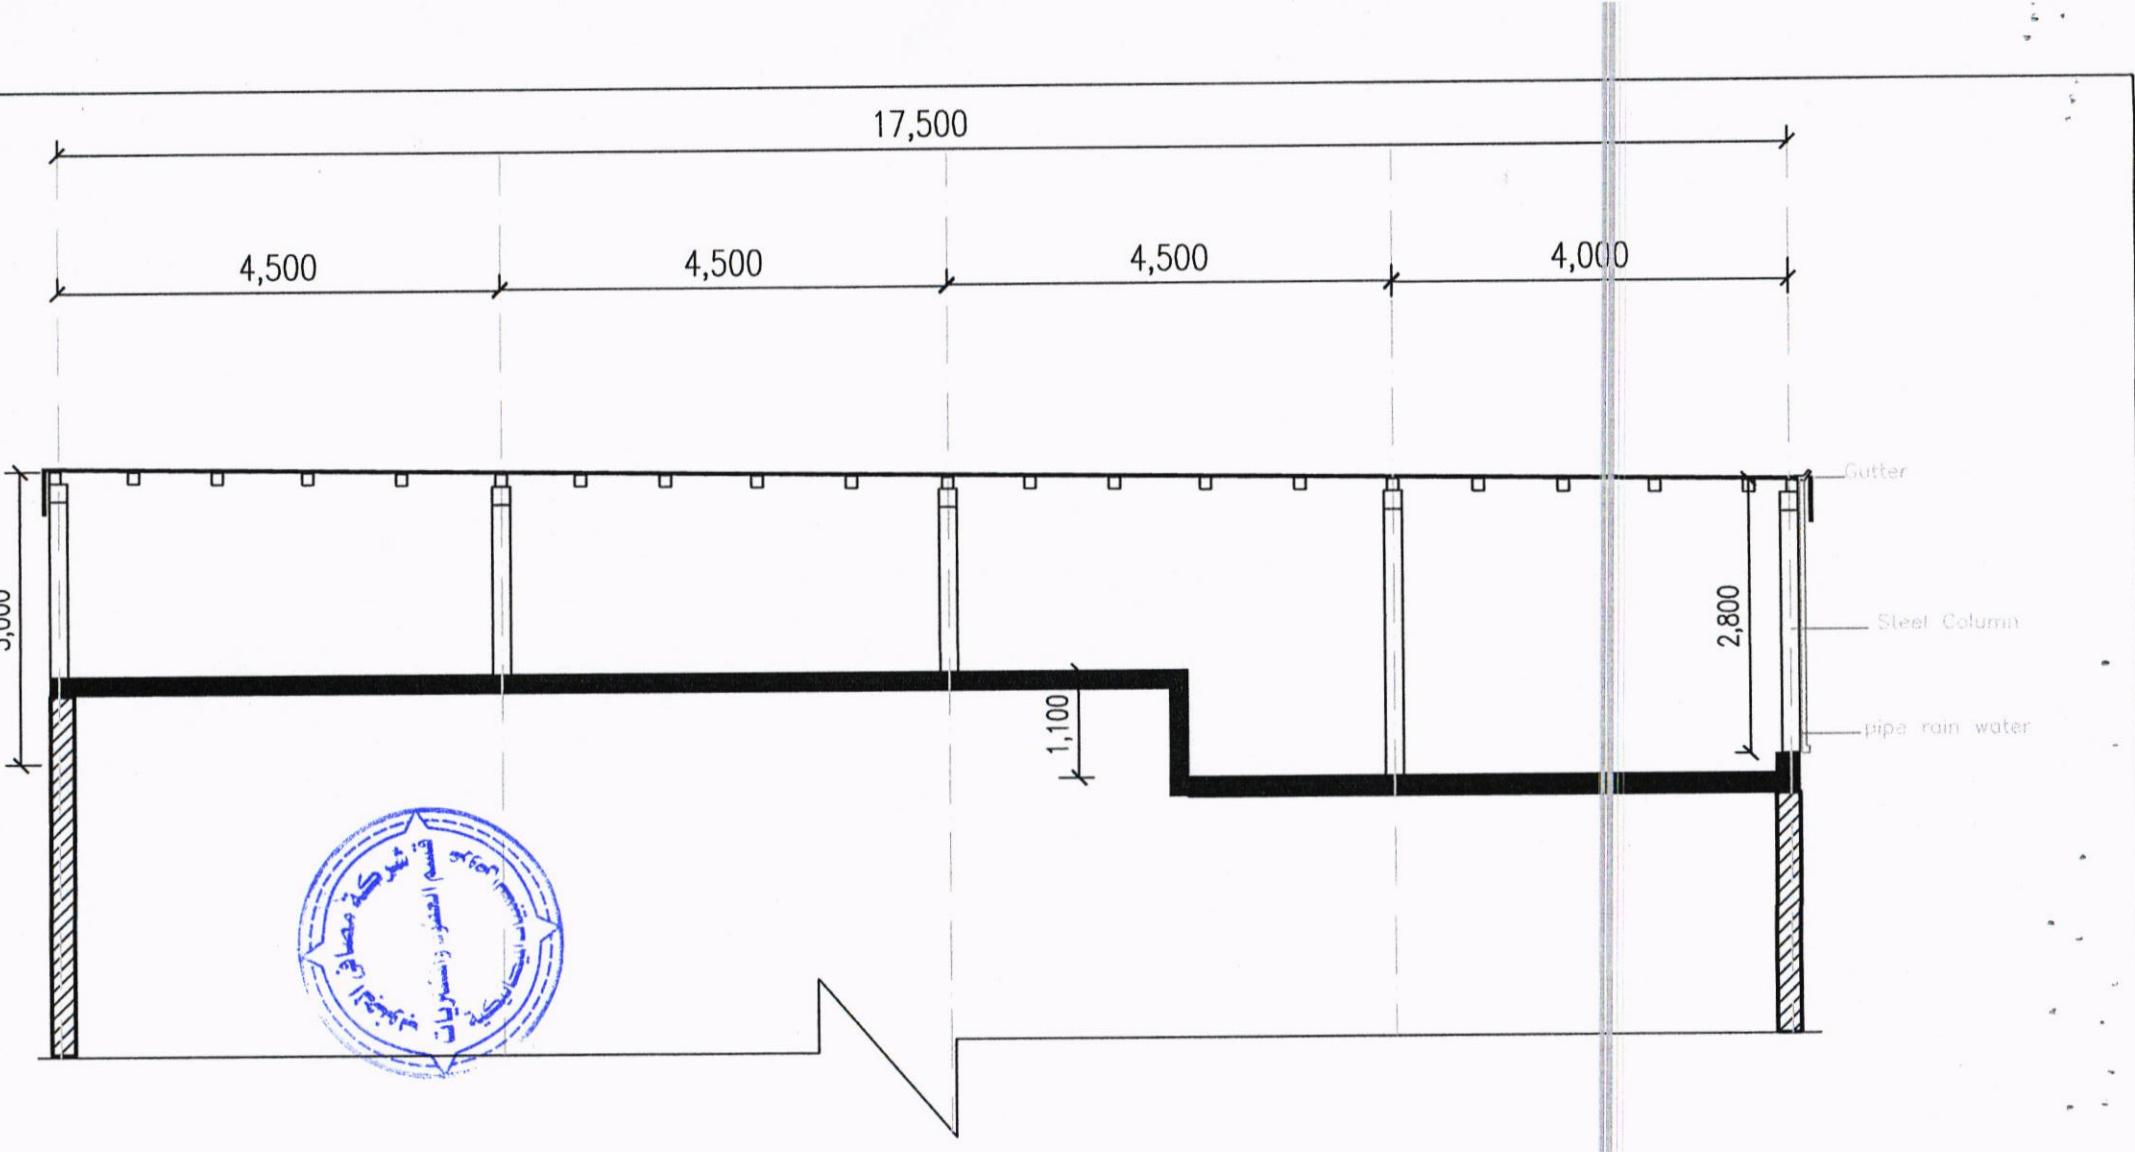


South Refineries Company


| Drawing Name | Date | Scale | Sheet Number |
|--------------------|-----------|-------|--------------|
| Section B-B | 29/7/2024 | | 4 |

Designed by
Eng. Jasim

Checked by


Approved by
Eng. Watheq Abdullah

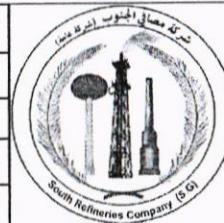

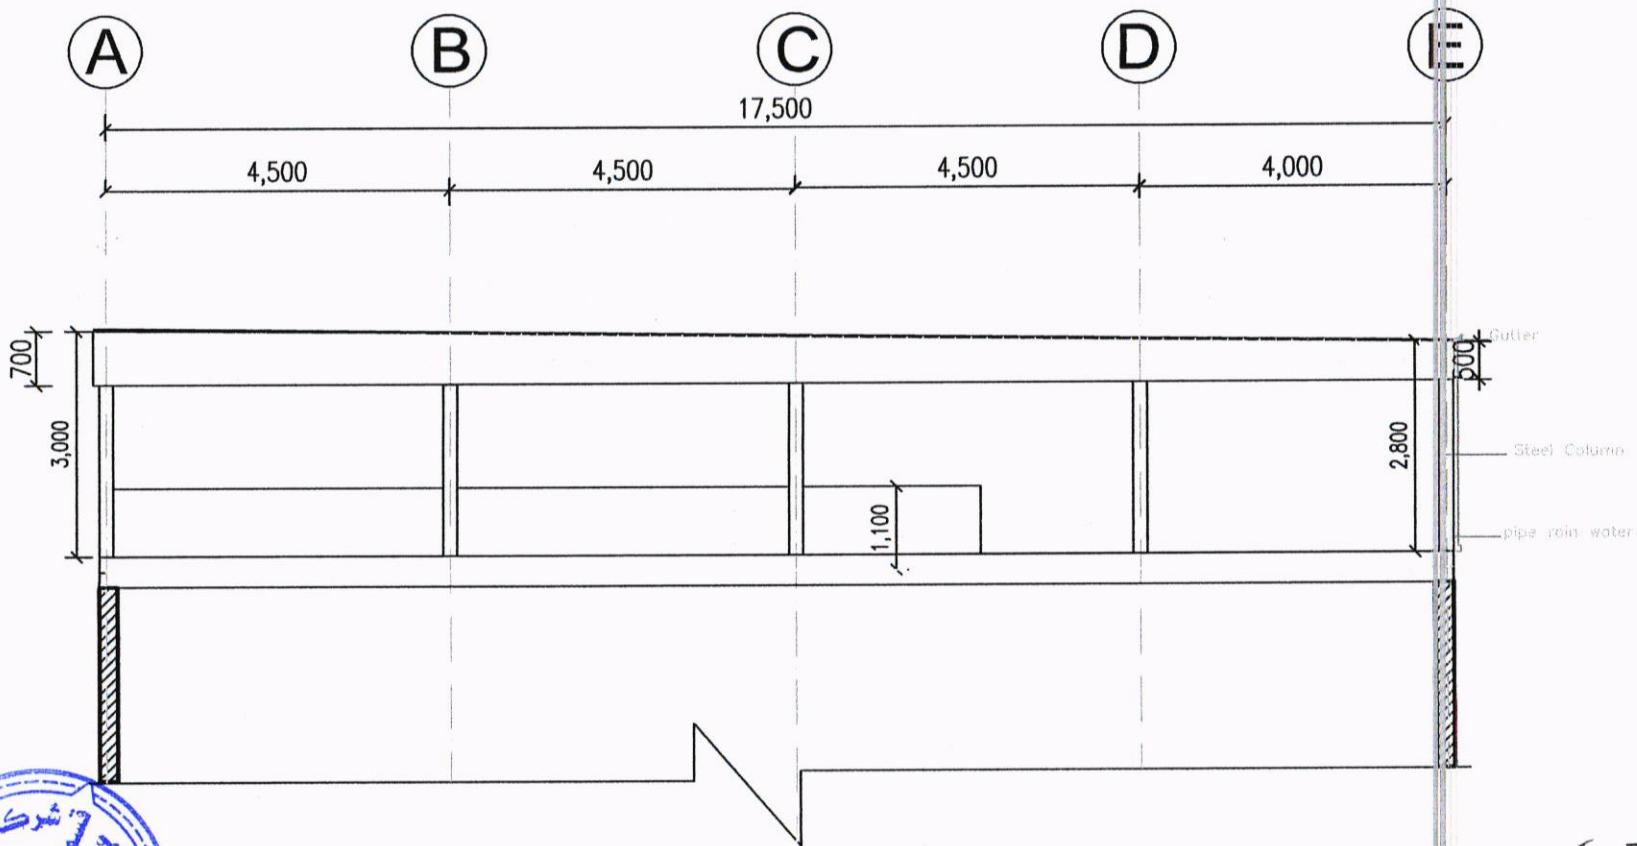

| | | |
|--|-------------------------------|---------|
| South Refineries Company | | |
| DISCIPLINED | | |
| <input checked="" type="checkbox"/> ARCH | <input type="checkbox"/> MECH | |
| <input type="checkbox"/> STR | <input type="checkbox"/> ELE | |
| PROJECT NAME: | | |
| 33081 مقطورة مخططة | | |
| SHEET NAME | | |
| ELEVATION | | |
| Scale | N.T.S | Sh.No:4 |
| Department of Engineering and Planning | | |
| DESIGNED BY:ENG HASSAN RIYADH | | |
| APPROVED BY:ENG WATHEQ ABDULLAI | | |
| Date 8-7-2024 | | |

Handwritten signatures and notes are present on the right side of the form.

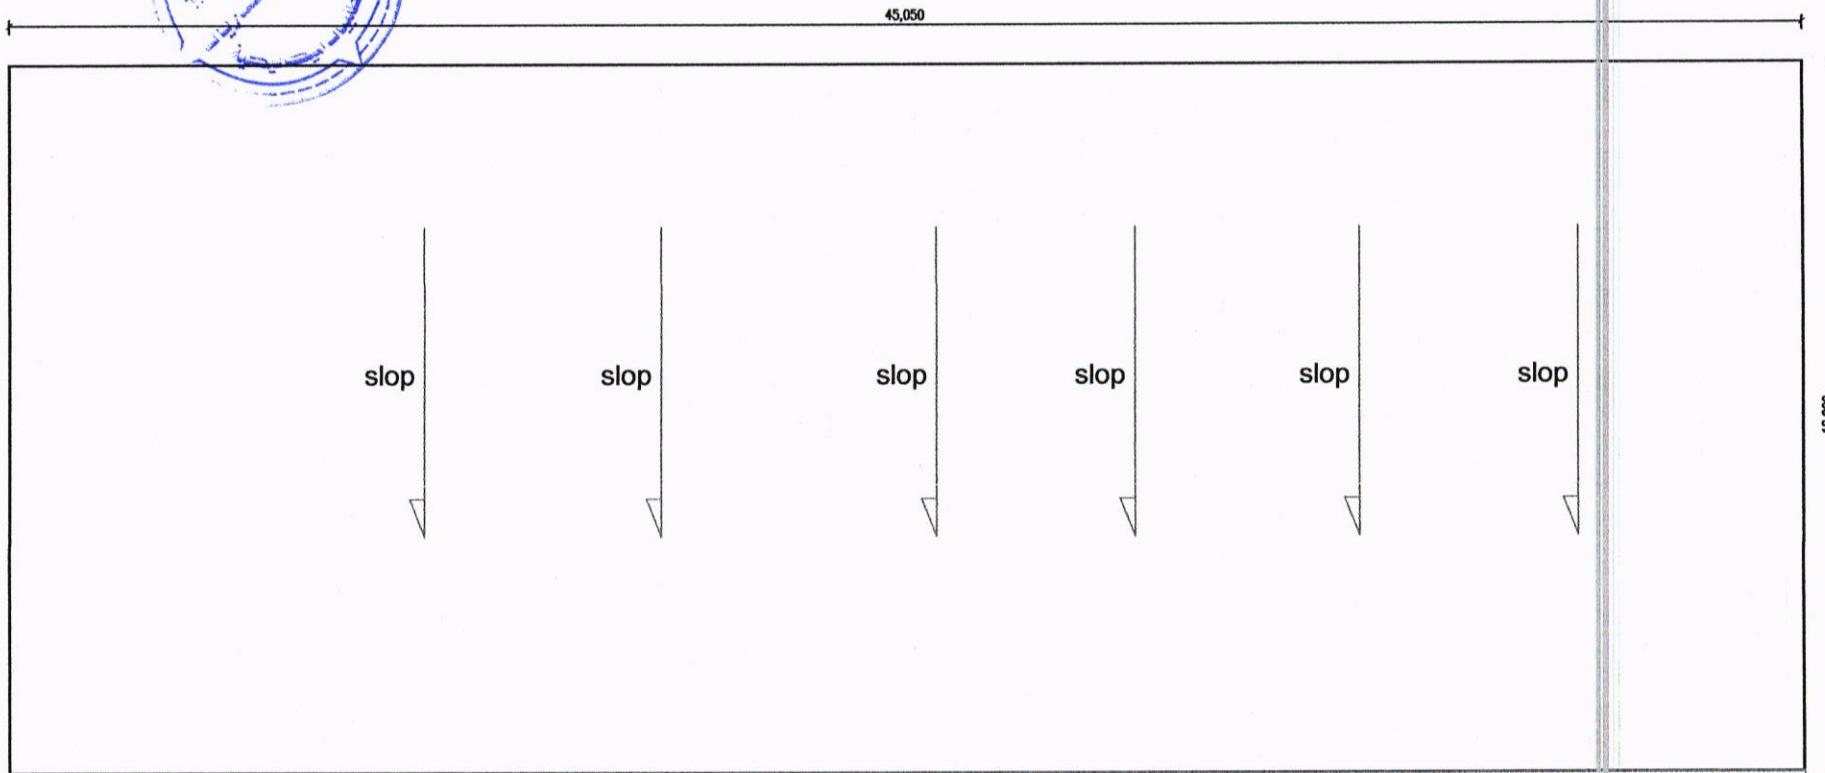

South Refineries Company

DISCIPLINED

| | |
|-------------------------------|------|
| <input type="checkbox"/> ARCH | MECH |
| STR | ELE |

PROJECT NAME:

3308 معمل

SHEET NAME

site plan


Scale N.T.S Sh.No.:

Department of Engineering
and Planning

DESIGNED BY:ENG HASSAN RIYADH

APPROVED BY:ENG WATHEQ ABDULLA

Date 8-7-2024

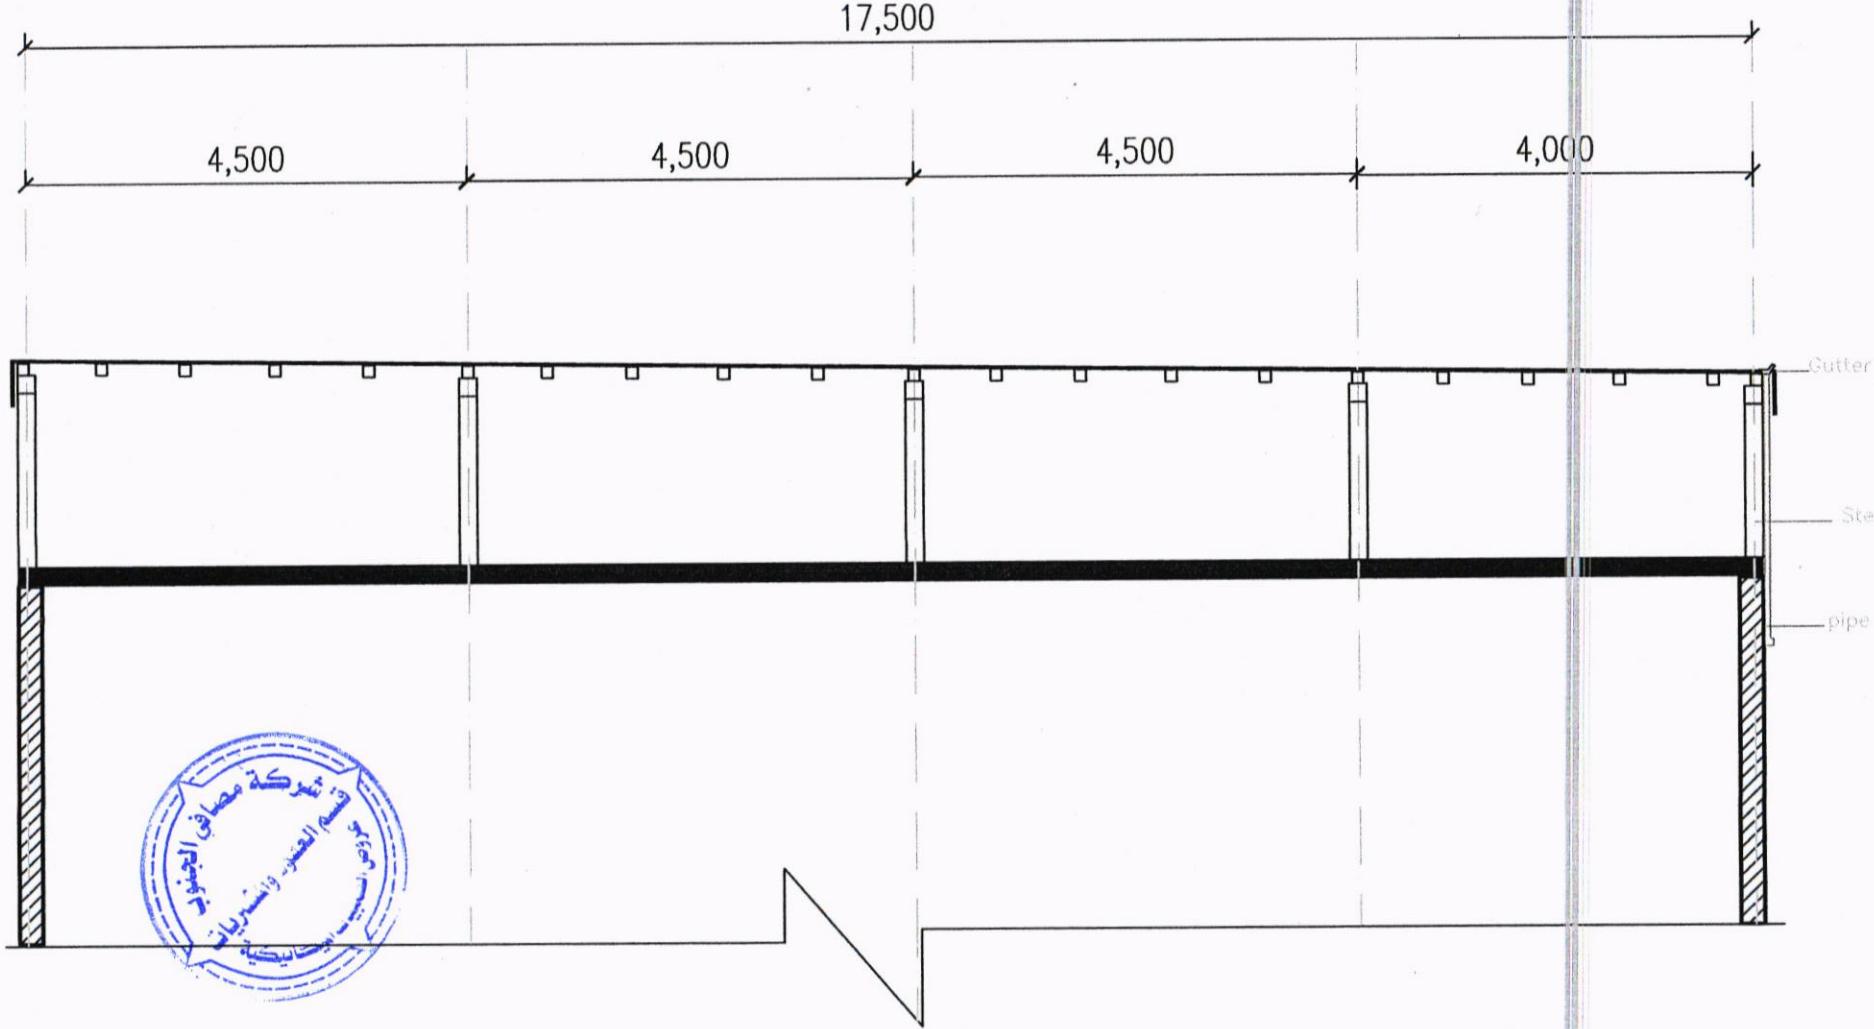

South Refineries Company

| Drawing Name | Date | Scale | Sheet Number |
|--------------|------|-------|--------------|
|--------------|------|-------|--------------|

Section C-C

29/7/2024

5

Designed by


Eng. Jasim

Checked by


Approved by

Eng. Wat Abdullah



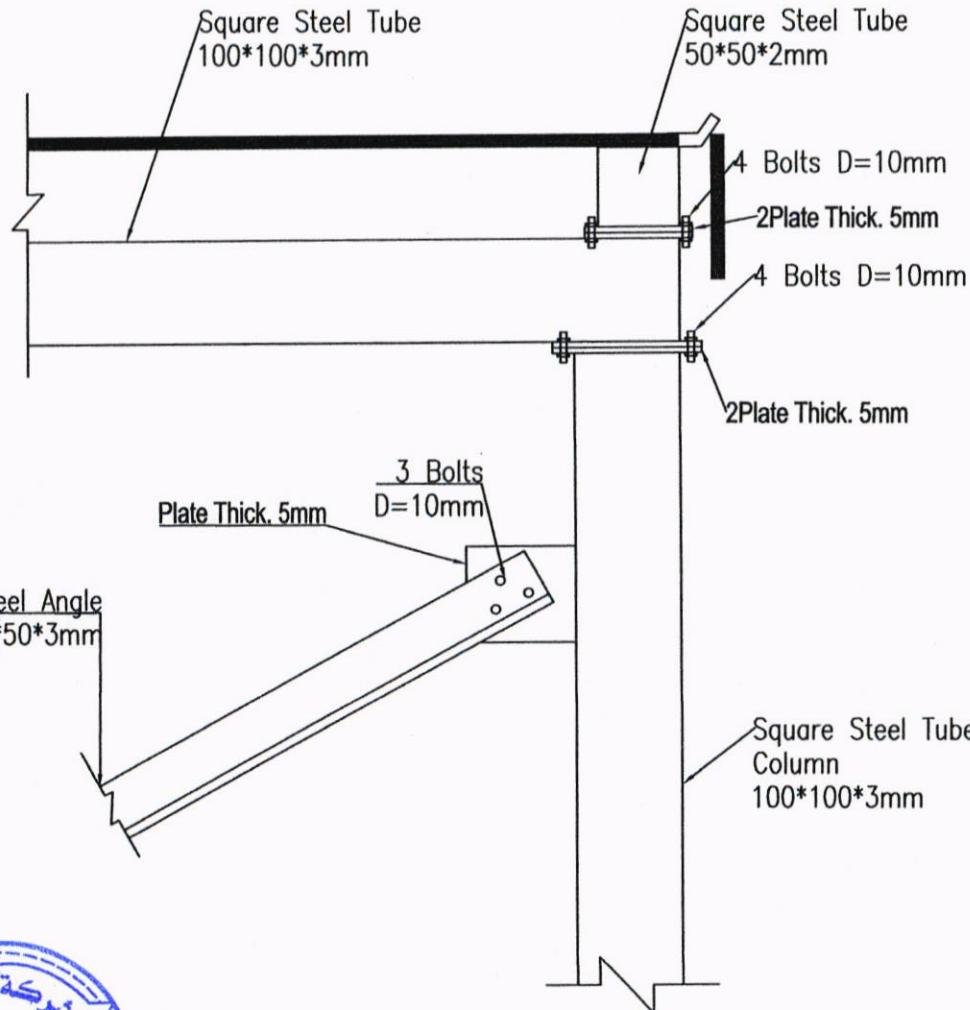

Details A

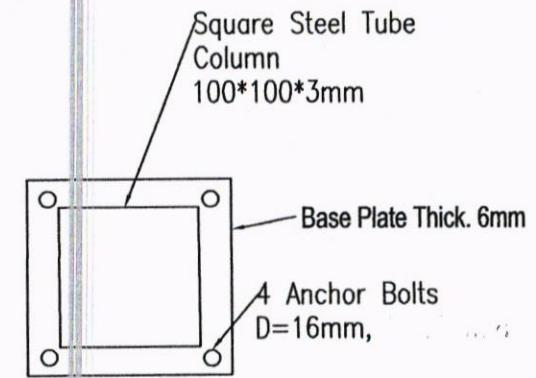

Details B

South Refineries Company

Drawing Name

Date

Scale

Sheet Number

Details A and B

29/7/2024

6

Designed by

Eng. Jasim

Checked by

Approved by

Eng. Watheq Abdullah

