



جمهورية العراق / وزارة النفط

مرفق رقم (1) شركة مصافي الجنوب (شركة عامة)

العدد : 474

التاريخ : 2024/11/24

هيئة المواد

قسم العقود والمشتريات / شعبة الشراء المباشر

٥/ اعادة اعلان طلبية شراء (2024/5187)

تعلن شركة مصافي الجنوب (شركة عامة) طلبيات شراء كما في ادناه فعلى الراغبين بالتجهيز التقديم على الطلبيات المعلنة سحب استماراة العروض وكذلك الشروط والمواصفات واى مرافقات اخرى وأملالها (سعر المفرد والمجموع رقماً وكتابية مع تثبيت التاريخ وكذلك التوقيع والختم الحى على استماراة العروض وكذلك الشروط والمواصفات وكافة المرافقات) ويرفق مع العرض المستمكبات البيانات ادناه :

١-نسخه حديثه مصورة من هوية غرفة التجارة بالنسبة للمكاتب.

٢-نسخه مصورة من هوية تصنيف بالنسبة للشركات.

٣-نسخه مصورة من هوية الاحوال المدنية او البطاقة الوطنية. للمدير المفوض

٤-نسخه مصورة من بطاقة السكن. ٥-شهاده تأسيس الشركة

**٦- تزويدنا بعنوان كامل ودقيق للمجهز او الشركة واقرب نقطه داله ورقم الهاتف ويلزم
مقدم العطاء بتثبيت عنوانه و ايصال فعال كتابه في ورقه مستقله طباعه ومحظوم .**

٧-تقديم هوية ضربيه نافذه المفعول عند تقديم العروض وكذلك عند صرف المستحقات يتم وضع العروض والمتمسكات والبيانات اعلاه في ملف ويعنون الى شركة مصافي الجنوب / قسم العقود والمشتريات ويثبت عليه المعلومات التالية :-

ـ د- اسم الشركة المقدمة مع الختم على طرف الملف .
ـ د- رقم الشركة المكان في الشعيبة / استعلامات الشركة الخارجية لغرض تسليم العروض في الصناديق المخصصة علما اخر موعد لتسليم العروض قبل الساعة الثانية عشر ظهرا من يوم الغلق .

ـ و- مراجعة مقر الشركة المكان في الشعيبة / استعلامات الشركة الخارجية لغرض تسليم العروض في الصناديق المخصصة علما اخر موعد لتسليم العروض او احتيال او تواطئ سوف تلغى الاستماراة المقيدة ويتم ايقاف التعامل مع تلك ٨- في حالة قيام الشركات او المكاتب بأى المكاتب او الشركات ويتم اتخاذ كافة الاجراءات القانونية بحقهم .

ـ ٩- في حالة مصادفة يوم الغلق عطلة رسمية وعدم وجود دوام لأى سبب كان يؤجل موعد الغلق الى اليوم الذي يليه .

ـ ١٠- يكون تواجد لجنة استلام العروض ايمام (الاحد - والثلاثاء - والخميس) من كل اسبوع

ـ ١١- اعتبار تاريخ التبليغ عن طريق الایمبل بدایة فتره التجهيز على الإحاله

ـ ١٢- يكون تفريغ المواد داخل المخازن الشركة (واصله داخل المخزن) مع العمل

ـ ١٣- بامكان المجهزين المحولين الراغبين في الحصول اثناء عمليه سحب وفتح العروض الحضور الى مقر الشركة بعد الساعة ١٢ ظهرا ليوم الغلق .

ـ ١٤- يجب ان يكون هناك عرض فني ليتم المطابقة .

ـ ١٥- على جميع شركات تنفيذ الاعمال مع شركتنا تخصيص مشرف سلامه من قبلكم لديه الخبرة بالعمل في القطاع النفطي (يجب ان يمتلك شهادة في السلامة بالموقع النفطي)

رقم الطلبيه	المواد المطلوبة	تاريخ الغلق
2024/5187	تأهيل مختبر السيطرة وحسب استماراة العروض المرفقة	2024/12/5

مدير قسم العقود والمشتريات

حسين جاسم مازن
حسين زكي خليل

٥_ مسؤول شعبة الشراء المباشر

مرتضى عبد السلام نعمه

حسين جاسم مازن
حسين زكي خليل

نسخة منه الى :-

قسم نقاية المعلومات لغرض النشر بالموقع الالكتروني ... مع التقدير

قسم العقود والمشتريات/ شعبة الشراء المباشر/ شعبة المتابعة... مع الاوليات

لجنة استلام العروض ... للعلم لطفا

حسين جاسم مازن

حسين جاسم مازن
حسين زكي خليل

ترغب الشركة شراء المواد المدرجة أدناه راجين تثبيت الأسعار الفقرات المتوفرة و إعادة الطلب موقع من قبلكم قبل نهاية الدوام الرسم ليوم

ملاحظة/ في حال تجاوز مبلغ الاحالة عن 50,000,000 دينار فقط خمسون مليون ،دينار يتوجب تنظيم عقد مع الشركة يتضمن تقديم المستمسك المطلوبة وفق تعليمات

تنفيذ العقود الحكومية رقم 2 لسنة 2014 يرفق مع العرض نسخة من هوية غرفة التجارة مع الهوية الضريبية نافذة

الملاحظات	سعر المفرد بالدينار		فتره التجيز	المنشا	الكمية	الموصفات	ت
	كتابة	رقمأ		المطلوب	المطلوبة		
							تأهيل مختبر السيطرة
							وحساب الموصفات المرفقة
		المبلغ الاجمالي رقمأ					
		المبلغ الاجمالي كتابه					

• ملاحظة/ مدة نفاذية العرض لا تقل عن ثلات (3) اشهر

• يمنع الحك و الشطب و التصحيح بالاستماراة

• يغلق و يختم الظرف من قبل المجهز

اسم المجهز :

توقيع المجهز:

التاريخ :

ختم المجهز :



يتبع لطفا (2-1)

1. يلتزم مقدم العطاء الذي تحال عليه الطلبية بتنفيذ الاعمال المحددة مواصفاتها والمنشأ في استماراة طلب الاسعار المرفقة والذي يعتبر جزء لا يتجزأ من هذه الطلبية كما ويلتزم بأن تكون كافة المواد جديدة وغير مستعملة الا اذا ورد غير ذلك .
2. تدون اسعار العطاء بالعدد رقماً" وكتابة ويكون سعر الوحدة لكل فقرة كما هو مدون في استماراة طلب الاسعار دون تغيير او تعديل ويجب ان تكون الشروط واستماراة الاسعار موقعة ومختومة من قبل مقدم العطاء وفي حالة الاختلاف السعر رقمـاً" وكتابة يعتمد السعر كتابة .
3. لا يجوز الحك او الشطب في استماراة طلب الاسعار وكل تصحيح في الاسعار او غيره يجب اعاده كتابته رقمـاً" وكتابة والتوفيق والختام زاءه .
4. يلتزم مقدم العطاء الذي تحال عليه الطلبية بتنفيذ الاعمال المطلوبة خلال () يوم من تاريخ استلام موقع العمل وبعكسه فإنه يتحمل الغرامـة التأخـيرـية يتم احتسابها لاحقاً حسب المعادلة (مبلغ الطلـبية / مدة العـقد * 10%) على ان لا يتجاوز مجموع الغرامـات التأخـيرـية عن (10%) من قيمة الطلـبية وفي حالة التجـاوز يحق للـشركة تنفيذ الطلـبية على حساب المقاول .
5. يتم تسليم المواد بعد فحصها من قبل لجنة فنية مختصة في شركتنا تؤيد صلاحيتها للعمل واذا ظهر عدم صلاحيتها او عدم مطابقتها للمواصفـات المطلـوبة يلتزم المـجهـز بتـبـديلـ هـذـهـ المـادـةـ وـبـنـفـسـ المـواصـفـاتـ المـطلـوبةـ وـلـاـ يـتـرـتـبـ عـلـىـ ذـلـكـ ايـ فـتـرةـ اـضـافـيـةـ .
6. يتم توقيع محضر الاستلام النهائي من قبل لجنة الاستلام عند انتهاء فترة الضمان ان وجدت .
7. يتم صرف مستحقـاتـ المـجهـزـ وـفقـ المـواصـفـاتـ وـالـشـروـطـ المـطلـوبةـ وـمـوـافـقـةـ لـجـنـةـ الـاسـتـلامـ النـهـائـيـ عـلـىـهـاـ .
8. الشركة غير ملزمة بقبول او طـأـ العـطـاءـاتـ .
9. يلتزم مقدم العطاء بثبتـتـ عنوانـهـ وـرـقـمـ هـاتـفـهـ وـبـرـيدـ الـإـلـكـتـرـوـنـيـ وـالتـوـقـيعـ عـلـىـ كـافـةـ الشـرـوـطـ وـجـداـولـ الـطـلـبـيةـ وـالمـخـطـطـاتـ .
10. يحق للـشـرـكـةـ اـهـمـالـ ايـ عـطـاءـ لـاـ تـتـوفـرـ فـيـ الشـرـوـطـ المـطلـوبةـ كـمـاـ يـحـقـ لـهـاـ الغـاءـ الـطـلـبـيةـ دـوـنـ تـحـمـلـ ايـ تـبعـاتـ مـالـيـةـ اوـ قـانـونـيـةـ .
11. في حالة تجاوز مبلغ الاحالة 50000000 مليون يتم توقيع عقد ويتم تقديم كفاءة حسن الاداء البالغة 5% من مبلغ الاحالة من مصرف عراقي معتمد .
- 12-يلتزم الطرف الثاني (شركة- مقاول - مكتب) بمتطلبات سياسـهـ الصـحةـ وـالـسلامـةـ دـاـخـلـ الشـرـكـهـ بـجـمـيعـ الـاعـمـالـ المـكـلـفـ بـهـاـ وـالـمـنشـورـةـ فيـ المـوـقـعـ الرـسـميـ لـشـرـكـتـناـ .



اطلعت على الشروط اعلاه

الاسم :
العنوان الكامل:

رقم الهاتف :

التوقيع :
: EMAIL

اولا - الاعمال المدنية
أ- جدول كميات الاعمال المدنية
ملاحظة // جميع الكميات تخضع للذرعة النهائية.

النوع	الكمية	الوحدة	فقرات العمل	الرقم
السعر الكلي	سعر المفرد			
			تجهيز مواد وتنفيذ اعمال إزالة (قلع) أرضية وجداران (ارتفاع السيراميك الجداري ١.٢ م) والسقف الثانوي للمختبر (٦.٩ م * ٤.٨ م) مع البنجات بأبعاد (٥.٣ م * ١.٥ م * ١ م) عدد ٢ و (٣ م * ٠.٩ م * ١ م) و (٧ م * ٠.٩ م * ١ م) مع كافة الإعمال المطلوبة مع مراعاة نقل الانقاض إلى الأماكن المخصص داخل الشركة وحسب توجيهات المهندس المشرف.	١
	٨٥	٢ م	أ- أرضية تجهيز مواد وتنفيذ أعمال التطبيق بالسيراميك الحامضي المقاوم للمواد النفطية والحامضية (full body) ناجح بالفحص المختبري لأرضية المختبر وجداران المختبر لارتفاع الكل يكون التطبيق بمونة الاسمنت وتكون الالوان والقياسات متناثمة للأرضيات والجدران مع ملاحظة ازالة البياض بصورة كاملة وتنقير الجدران بشكل كامل مع ضمان تلاصق السيراميك مع الجدار بشكل جيد مع كافة متطلبات العمل وحسب توجيهات المهندس المشرف.	٢
	١٢٠	٢ م	ب- جدران	



٢٣ حسام دارين

				تجهيز مواد وتنفيذ أعمال انشاء قاطع بأبعاد (9 * 3.5 م) من الالمنيوم باستخدام مقاطع من الالمنيوم منشأ تركي سماك لا يقل عن ٢ ملم والمساطر لانقل عن ١٠ سم مع كافة اعمال التثبيت بشكل جيد يتضمن ابواب اسلait (D2) عدد ٢ كما موضح بالمخططات المرفقة مع كافة متطلبات العمل وحسب توجيهات الجهة المشرفة.
١	عدد			
١	عدد	أبعاد (٢.٤٥ * ١.٦ م)	شبابيك	تجهيز مواد وتنفيذ أعمال رفع واستبدال الشبابيك والابواب للبنية ب الشبابيك من الالمنيوم ذات منشأ تركي سماك المقطع لا يقل عن ٢ ملم مع استخدام زجاج تركي سماك لا يقل عن ٤ ملم بدل زجاج ان تكون ذات مواصفات عازل صوتي وحراري مع كافة متطلبات العمل وحسب توجيهات المهندس المشرف.
٣	عدد	أبعاد (١.٢ * ١.٧ م)		
١	عدد	أبعاد (١.٤ * ٢ م)	ابواب	
١	عدد	قاطع مع باب بأبعاد (٤ * ٣.٥ م)		
٨٥	٢م			تجهيز مواد وتنفيذ أعمال سقف ثانوي منشأ خليجي يكون مقاوم للحرق والأبخرة والغازات صالح للاستخدام في المختبرات التي تتعامل مع المواد الكيميائية والنفطية مع مراعاة يكون تثبيت السقف الثانوي بواسطة رواسط حديدية مع سقف البناء مع كافة متطلبات العمل وحسب توجيهات المهندس المشرف.



٩
٢٠١٤ / مارس / ٢٠١٤

			<p>تجهيز ونصب بنجات متحركة من مادة الكلفنايز منشأ تركي يكون الهيكل من بوري مضلع معدني مطلي بالابيوكسي المقاوم للحوامض والقواعد ويكون الطلاء بالرذاذ الكهربائي الحراري وبتقنية صناعية متطرفة وذلك بتصهر باودر الابيوكسي لدرجة حرارة معينة على سطوح الاجزاء المراد طلائها مما يعطي مرنة وقوه التصاق على السطح يكون السمك ٢ ملم وببعد آسم * سم ويكون الهيكل شكل حرف C ويربط هذه الاشكال فريم معدني مع بعضها البعض ليشكل هيكل البنج اما البوكسات المعدنية مصنعة ايضا من مادة الكلفنايز سمك ١.٥ سم ومطلي كما ذكرنا سابقا بنفس المواصفات التي تم طلاء الهيكل بها اما الابواب تكون مصنعة من طبقتين من بليت كلفنايز ليزيد من قوه وصلابة للبوكسات ومزودة بنرمادة (ST.ST) هيدروليكيه ومقابض (ST.ST) اما المجرات مصنعة من مادة الكلفنايز والواجهة الامامية مصنعة من طبقتين وسلاميد المجرات (ST.ST) هيدروليكيه ومقابض المجرات (ST.ST) اما الرفوف تكون ذو طبقتين من مادة الكلفنايز وبسمك ١.٥ سم وتكون مطلية كذلك بمادة الابيوكسي المقاوم اما سطح البنجات يصنع من مادة كومباكت combact التربة trispi المقاوم للأحماض والقواعد والوزان الثقيلة وبسمك ٢٠ ملم ويزود السطح بحافة من مادة الكومباكت كمرد للماء من الجهة الخلفية وكما موضحة ابعد البنجات في المخططات المرفقة وسطي وجانبي مع تجهيزها بنقط كهرباء مع اعمال الربط ومد الكابلات مع كافة متطلبات العمل وحسب توجيهات المهندس المشرف</p>	٦
			<p>تجهيز ونصب ميز بأبعاد (١.٥*٠.٧) م بنفس المواد والتفاصيل المستخدمة في تنفيذ البنجات مع كافة متطلبات العمل وحسب توجيهات المهندس المشرف</p>	٧



م. مسعود عازار

			١	عدد	تجهيز وثبت سنك بأبعاد $0.9 * 1.5$ م من نفس المواد المستخدمة في تصنيع البنجات يكون الحوض مصنوع من poly propylene بأبعاد 46 سم * 46 سم وعمق 25 سم أيطالي المنشأ ويتحمل جميع المواد الكيميائية من حواسن وقواعد مع خلاط ماء (حار وبارد) خاص بالمختبرات الكيميائية و مقاوم للحماسن والقواعد حيث يكون مطلي باليوكسي الحامضي وال PVC مصنوع من PVC المصادر ايطالي المنشأ.	.٨
			جملة	جملة	تجهيز مواد وتنفيذ أعمال شبكة تصريف المواد الكيميائية والنفطية باستخدام أنابيب تصريف وعکوس وكليات مقاومة PVC لهذا الغرض ٤ أنج مع الربط الجيد بين توصيلات الأنابيب مع بعضها بمواد رابطة وإنشاء منهولة خارجية كونكريت مسلح بأبعاد داخلية $(50 * 50 * 60)$ سم مطلي من الداخل بمواد إيوكسية مقاومة للمواد النفطية ومن الخارج بمواد طلاء مقاومة للألماح عدد ١ وحسب ما موضحة التفاصيل بالمخاططات المرفقة وربطها بشبكة المجرى الرئيسي الموجود مع كافة تفاصيل العمل وحسب توجيهات المهندس المشرف.	.٩



م. سالم بن عثمان

ثانياً - الاعمال الكهربائية
أ- جدول الكميات الاعمال الكهربائية .

الاعمال الكهربائية	ت	الوحدة	الكمية	السعر	المبلغ
تجهيز ونصب وفحص وتأسيس بدل كهرباء ضد الانفجار EX)) يحتوي بداخله على قاطع دورة رئيسي ثلاثي الطور رباعي الأقطاب سعة ٢٥٠ أمبير مع قواطع دورة فرعية سعة كل منها ١٠٠ أمبير عدد ٦/٦ مع كافة الملحقات والتأسيسات الكهربائية وكل ما يتطلبه العمل من مواد وحسب توجيهات المهندس المشرف.	١	عدد	١		
تجهيز ومد ودفن وتأسيس وفحص قابلو مسلح قياس (٤٥*٤) ملم يمتد من مصدر الكهرباء المغذي لبناء المختبرات ويغذي البين الرئيسي لمختبر السيطرة مع استخدام أنابيب مناسبة يمر بداخلها القابلو عند مروره في الجدران مع كافة التأسيسات وكل ما يتطلبه العمل من مواد وملحقات وحسب توجيهات المهندس المشرف.	٢	م.ط	٤٠		
-تجهيز ونصب وفحص وتأسيس قاطع دورة ثلاثي الطور سعة ١٠٠ أمبير داخل صندوق ضد الانفجار (EX) ينصب داخل المختبر مع كافة الملحقات والتأسيسات الكهربائية. وحسب توجيهات المهندس المشرف.	٣	عدد	٦		
تجهيز ومد ودفن وتأسيس وفحص قابلو مسلح قياس (٤٢٥*٤) ملم يمتد من البين الرئيسي ويغذي قواطع الدورة الكهربائية الداخلية للمختبر مع استخدام أنابيب مناسبة يمر بداخلها القابلو عند مروره في الجدران مع كافة التأسيسات وكل ما يتطلبه العمل من مواد وملحقات وحسب توجيهات المهندس المشرف.	٤	م.ط	٥٠		
تجهيز ونصب وتأسيس قاعدة فلورستن ٤ قدم مزدوج ضد الانفجار (EX) كاملة مع مفاتيح التشغيل وكافة الملحقات والتأسيسات الكهربائية توزع حسب توجيهات المهندس المشرف.	٥	عدد	١٤		
تجهيز ونصب وتأسيس سويفج سوك特 ١٣ أمبير نوع ضد الانفجار EX كامل مع كافة الملحقات. والتأسيسات الكهربائية وحسب توجيهات المهندس المشرف	٦	عدد	٣٠		
تجهيز ونصب وتأسيس سويفج سوكت ١٥ أمبير نوع ضد الانفجار EX كامل مع كافة الملحقات. والتأسيسات الكهربائية وحسب توجيهات المهندس المشرف	٧	عدد	٢٤		
تجهيز ونصب وتأسيس سويفج سوكت ٣٢ أمبير كامل مع كافة الملحقات والتأسيسات الكهربائية نوع ضد الانفجار EX. وحسب توجيهات المهندس المشرف.	٨	عدد	٦		



بـ الشروط والمواصفات العامة:

- ١- تكون التأسيسات الكهربائية للبنية من النوع المخفي (الدفن).
- ٢- استخدام أنابيب بلاستيك قياس ٢٥ ملم P.V.C وبداخلها أسلاك مفردة قياس (١.٥ ملم) لكل من الخط والمتعادل والارضي لتغذية دوائر الانارة والمراوح والمفرغات.
- ٣- استخدام أنابيب بلاستيك قياس ٢٥ ملم P.V.C وبداخلها أسلاك مفردة قياس (٢.٥ ملم) لكل من الخط والمتعادل والارضي وذلك لتغذية دوائر القوة واسلاك قياس (٤ ملم) للخط والمتعادل والارضي لتغذية السخانات واجهزه التبريد.
- ٤- يجب عدم امداد اكثر من دائرتين من دوائر القوة خلال الانبوب الواحد .
- ٥- تكون الاسلاك الكهربائية المفردة المستخدمة في التأسيسات هي (احمر، اصفر، ازرق) للخط و(سود) للمتعادل (اخضر موشح بالأصفر) للأرضي.
- ٦- جميع أنابيب التأسيس الخاصة بدوائر الانارة يجب ان يكون مسارها في السقف أما أنابيب التأسيس الخاصة بدوائر القوة فيجب ان يكون مسارها على طول الجدار وفي حال تقاطعها مع الابواب والشبابيك يجب استخدام صناديق ربط بلاستيكية نوع جيد لمنع انثناء هذه الانابيب فوق الابواب والشبابيك .
- ٧- في حالة وجود اكثر من انثنائين عموديين في مسار الانابيب البلاستيكية فيجب استخدام صناديق ربط بلاستيكية جيدة .
- ٨- يجب عدم استخدام الاشرطة اللاصقة (P.V.C tape) لربط الأسلاك داخل صناديق الربط (J.Box) وإنما يجب استخدام رابط خزفي او بلاستيكي (porcelain or P.V.C screw connector)
- ٩- لا يجوز خلط تأسيسات دوائر (الانارة والمراوح ومفرغات الهواء) مع دوائر القوة وإنما يجب ان تكون منفصلة عن بعضها البعض.
- ١٠- يجب ان لا تزيد تغذية الدائرة الواحدة لنقطات القوة عن :-
 - نقطة لمأخذ القوة (١٣ امبير و ١٥ امبير).
 - كل مأخذ قوة (٢٥) امبير او (٣٢) امبير له سلك مستقل مباشرة من اللوحة الرئيسية .
- ١١- يكون ارتفاع مأخذ القوة بمسافة لا تزيد عن (٠.٥) متر عن مستوى سطح الأرض.
- ١٢- يكون ارتفاع المفاتيح الكهربائية بمسافة لا تزيد عن (١.٥) متر عن مستوى سطح الأرض وبمسافة لا تقل عن (١٥) سم عن حافة الأبواب والشبابيك.
- ١٣- يجب ربط السلك في كل دائرة كهربائية بقضيب التجميع الأرضي داخل لوحة التوزيع الكهربائية من جهة وبأبدان المفاتيح الكهربائية وبراكيب مأخذ القوة وتركيب الانارة ومفرغات الهواء من الجهة الأخرى.
- ١٤- يجب إجراء الفحص النهائي لكافة اعمال التأسيسات الكهربائية والقابلوات للتأكد من وجود العازلية المطلوبة وعدم وجود (short circuit) مع بعضها او فيما بينها وبين الأرض.
- ١٥- تكون المفاتيح ثنائية او ثلاثة الأزرار.
- ١٦- للمهندس المشرف الحق في رفض اي عمل غير مطابق للشروط والمواصفات الفنية المطلوبة وتعرض نماذج قبل البدء بالعمل على المهندس المشرف.
- ١٧- ذرعة القابلوات هي ذرعة تقريبية وتختضع للقياس الحقيقي عند استلام العمل كذلك بقية النقاط الكهربائية.



—
امدادات

-١٨-

تكون مناشئ المواد كالاتي :-

- الاسلاك القابلات من منشأ اردني.
- قواطع الدورة والسراكت والبتلات من منشأ (أوربي، أمريكي ،ياباني).
- تراكيب الإنارة والمصابيح LED والفلورسنت من منشأ أوربي غربي .
- مفاتيح التشغيل والسوكتات من منشأ أوربي غربي.

ج- وصف العمل :-

- ١- تجهيز ونصب وتأسيس قاعدة فلورسنت ٤ قدم مزدوج ضد الانفجار (EX) كاملة مع مفاتيح التشغيل وكافة الملحقات والتأسيسات الكهربائية وحسب توجيهات المهندس المشرف.
- ٢- تجهيز ونصب وفحص وتأسيس قاطع دورة ثلاثي الطور سعة ١٠٠ أمبير داخل صندوق ضد الانفجار (EX) ينصب داخل المختبر مع كافة الملحقات والتأسيسات الكهربائية. وحسب توجيهات المهندس المشرف.
- ٣- تجهيز ونصب وتأسيس سويج سوكت ٣٢ أمبير كامل مع كافة الملحقات نوع ضد الانفجار EX . وحسب توجيهات المهندس المشرف
- ٤- تجهيز ونصب وتأسيس سويج سوكت ١٣ أمبير نوع ضد الانفجار EX كامل مع كافة الملحقات. والتأسيسات الكهربائية وحسب توجيهات المهندس المشرف
- ٥- تجهيز ونصب وتأسيس سويج سوكت ١٥ أمبير نوع ضد الانفجار EX كامل مع كافة الملحقات. والتأسيسات الكهربائية وحسب توجيهات المهندس المشرف
- ٦- تجهيز ومد ودفن وتأسيس وفحص قابلو مسلح قياس (٤٠*٥٠) ملم يمتد من مصدر الكهرباء المغذي لبنية المختبرات ويغذي البنل الرئيسي لمختبر السيطرة مع استخدام أنابيب مناسبة يمر بداخلها القابلو عند مروره في الجدران مع كافة التأسيسات وكل ما يتطلبه العمل من مواد وملحقات وحسب توجيهات المهندس المشرف.
- ٧- تجهيز ومد ودفن وتأسيس وفحص قابلو مسلح قياس (٤٠*٢٥) ملم يمتد من البنل الرئيسي ويغذي قواطع الدورة الكهربائية الداخلية للمختبر مع استخدام أنابيب مناسبة يمر



د.م.ر.م

بداخلها القابو عند مروره في الجدران مع كافة التأسيسات وكل ما يتطلبه العمل من مواد وملحقات وحسب توجيهات المهندس المشرف.

-٨- تجهيز ونصب وفحص وتأسيس بدل كهرباء ضد الانفجار EX)) يحتوي بداخله على قاطع دورة رئيسي ثلاثي الطور رباعي الأقطاب سعة ٢٥٠ أمبير مع قواطع دورة فرعية سعة كل منها ١٠٠ أمبير عدد/٦ مع كافة الملحقات والتأسيسات الكهربائية وكل ما يتطلبه العمل من مواد وحسب توجيهات المهندس المشرف.


٩
١٩
المرجع

ملاحظات :-

- ١- جميع المواد الانشائية خاضعة للفحوصات المختبرية وعلى حساب المقاول.
- ٢- جميع المواد المجهزة من الدرجة الاولى (مواد وعمل).
- ٣- على المقاول جلب نماذج لكافة المواد المستخدمة لغرض مصادقة المهندس المشرف قبل تنفيذ العمل.
- ٤- على المقاول الالتزام بشروط وتعليمات السلامة المعمول بها داخل الشركة مع تجهيز كافة المعدات الضرورية لضمان السلامة العامة.
- ٥- يتحمل المقاول اي ضرر يحصل جراء اعماله في اي جزء من اجزاء الشركة.
- ٦- على المقاول الالتزام بتواجد مهندس مدنى في الموقع اثناء تنفيذ العمل.
- ٧- جميع الاعمال خاضعة لشروط العامة لأعمال الهندسة المدنية.
- ٨- على المقاول تقديم خطة عمل لكل فقرة من فقرات العمل وتخضع لمصادقة الجهة المشرفة قبل التنفيذ.
- ٩- على المقاول تقديم جدول زمني لتنفيذ كافة فقرات العمل وتخضع لمصادقة الجهة المشرفة.




٩
م. حسام الدين

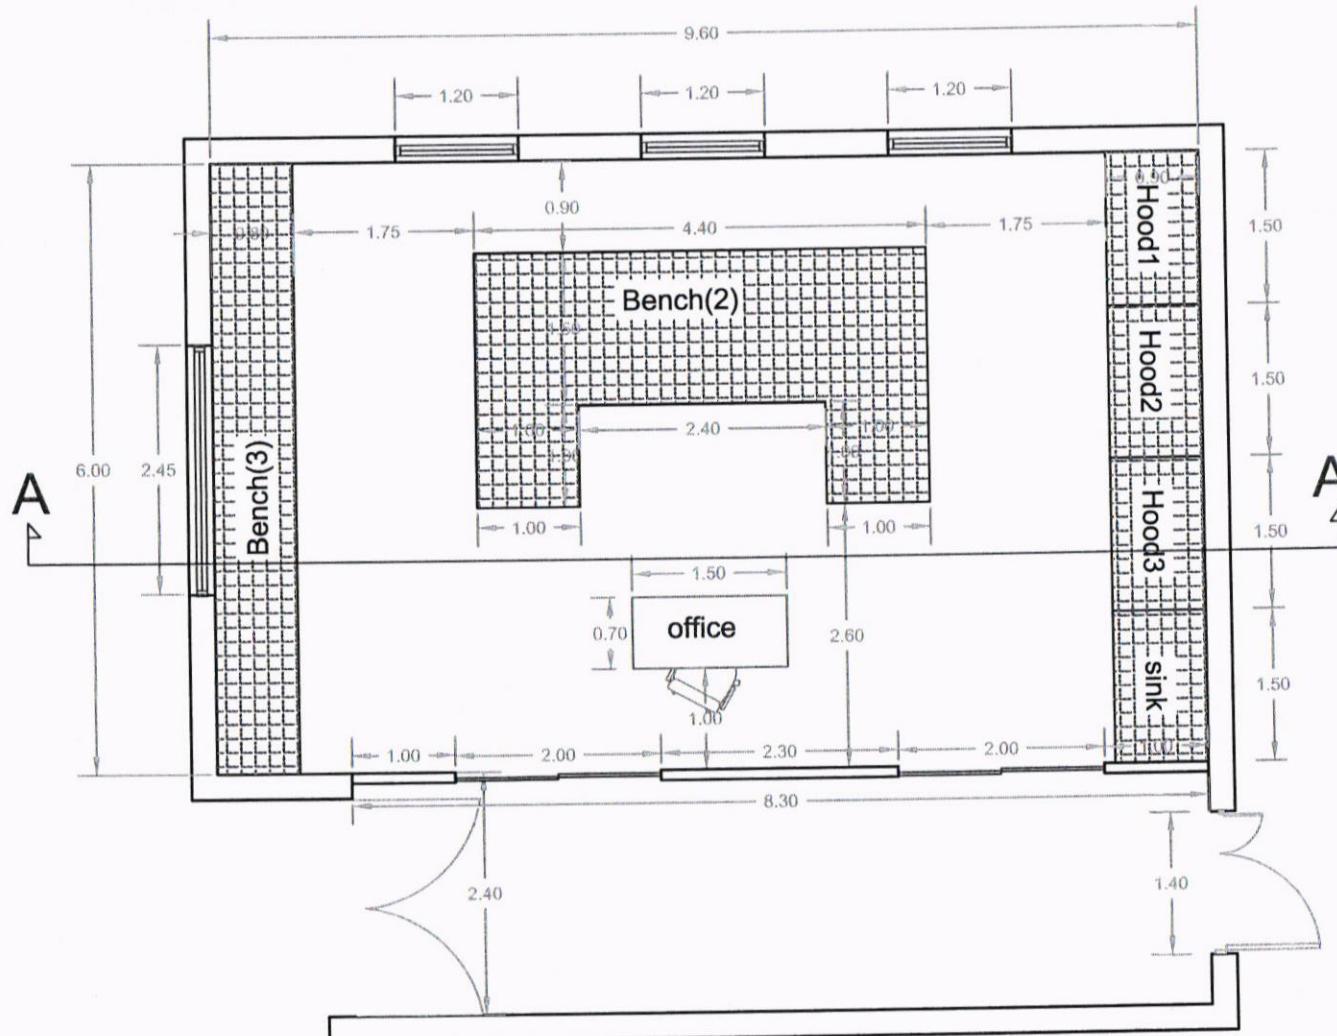


South Refineries Company	
DISCIPLINED	
A1	
PROJECT NAME: Control and Machinery Laboratory	
SHEET NAME: site plan	
Scale N.T.S	Sh.No:1
Department of Engineering and Planning	
DESIGNED BY: ENG Duaa Majed	
Date	2-5-2023


تم اعداد

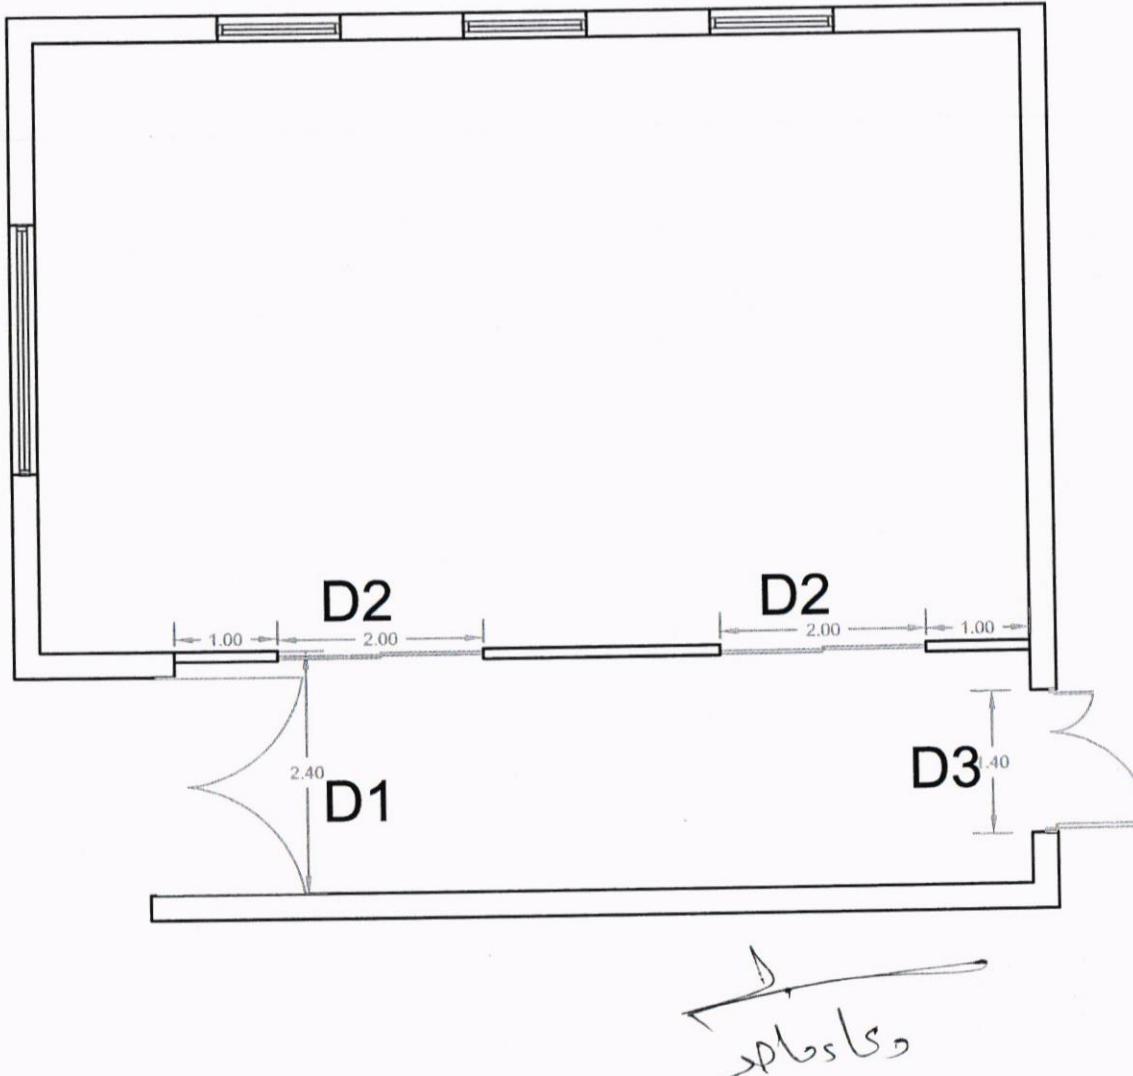

South Refineries Company
DISCIPLINED
A2
PROJECT NAME: Control and
Machinery Laboratory
SHEET NAME: doors plan
Scale N.T.S Sh.No:1
Department of Engineering
and Planning
DESIGNED BY: ENG Duaa Majed
Date 2-5-2023

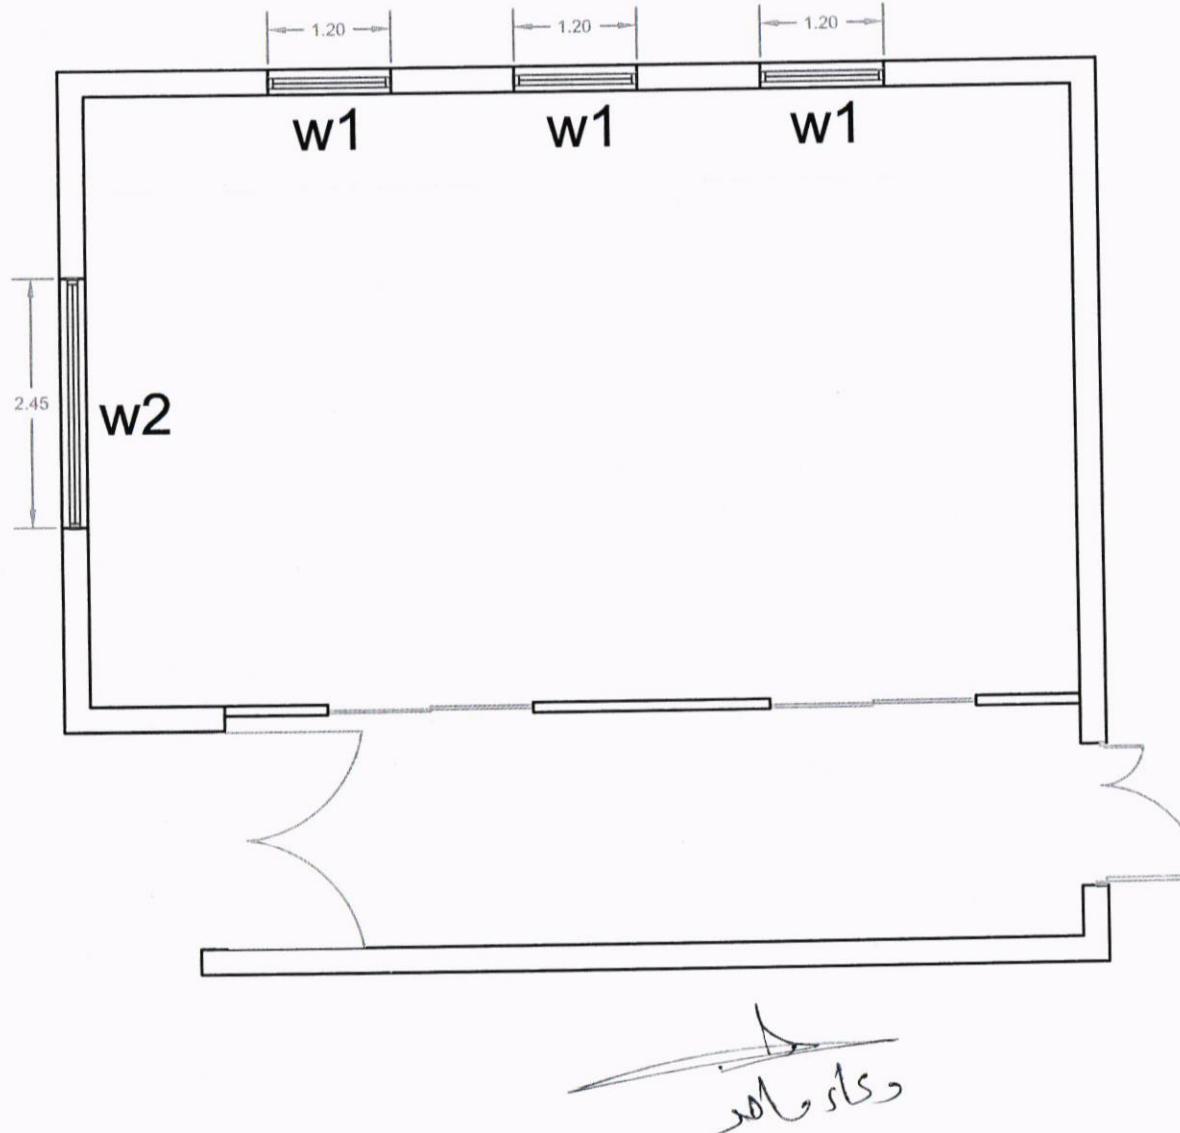


South Refineries Company
DISCIPLINED **A3**
PROJECT NAME:Control and
Machinery Laboratory
SHEET NAME:windows plan
Scale N.T.S Sh.No:1
Department of Engineering
and Planning
DESIGNED BY:ENG Duaa Majed
Date 2-5-2023

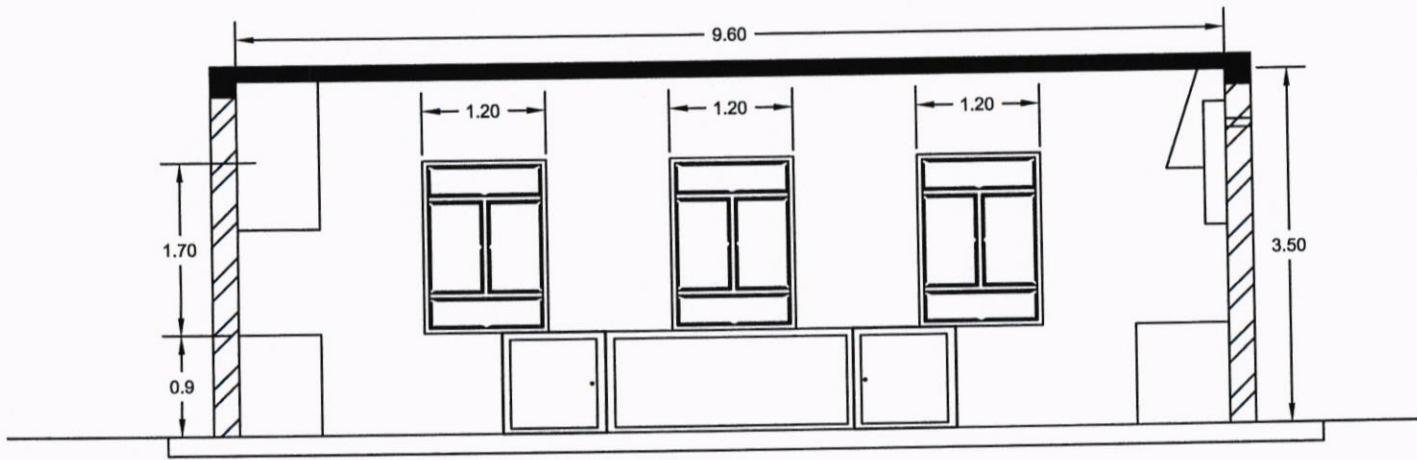


South Refineries Company	
DISCIPLINED	
A4	
PROJECT NAME: Control and Machinery Laboratory	
SHEET NAME: SECTION	
Scale N.T.S	Sh.No:1
Department of Engineering and Planning	
DESIGNED BY: ENG Duaa Majed	
Date 2-5-2023	

دعا ماجد

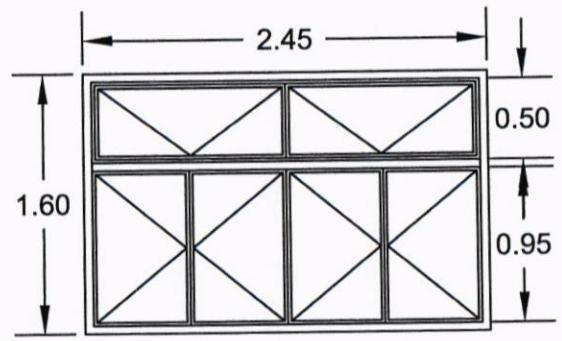

w2

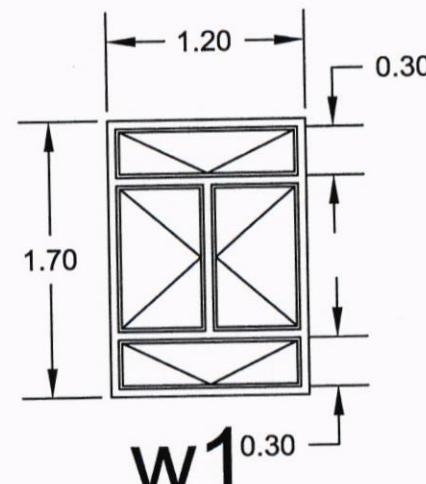


w1
0.30


دعا ماجد




South Refineries Company	
DISCIPLINED	
A5	
PROJECT NAME: Control and Machinery Laboratory	
SHEET NAME: windows	
Scale N.T.S	Sh.No:1
Department of Engineering and Planning	
DESIGNED BY: ENG Duaa Majed	
Date 2-5-2023	

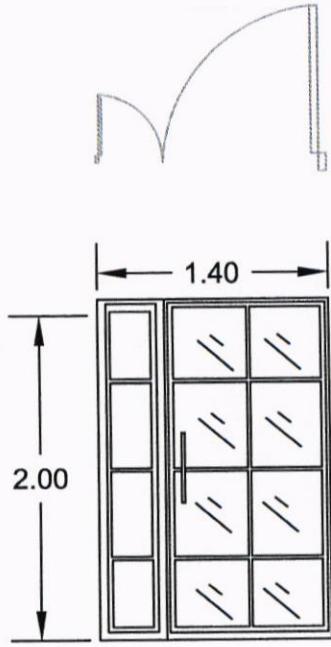


D3

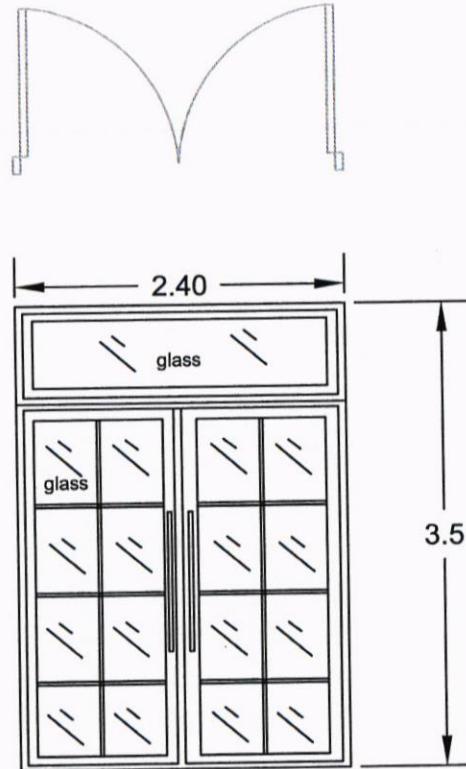

D1

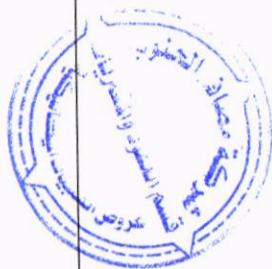

South Refineries Company
DISCIPLINED A6
PROJECT NAME: Control and Machinery Laboratory
SHEET NAME: Doors
Scale N.T.S Sh.No:1
Department of Engineering and Planning
DESIGNED BY: ENG Duaa Majed
Date 2-5-2023

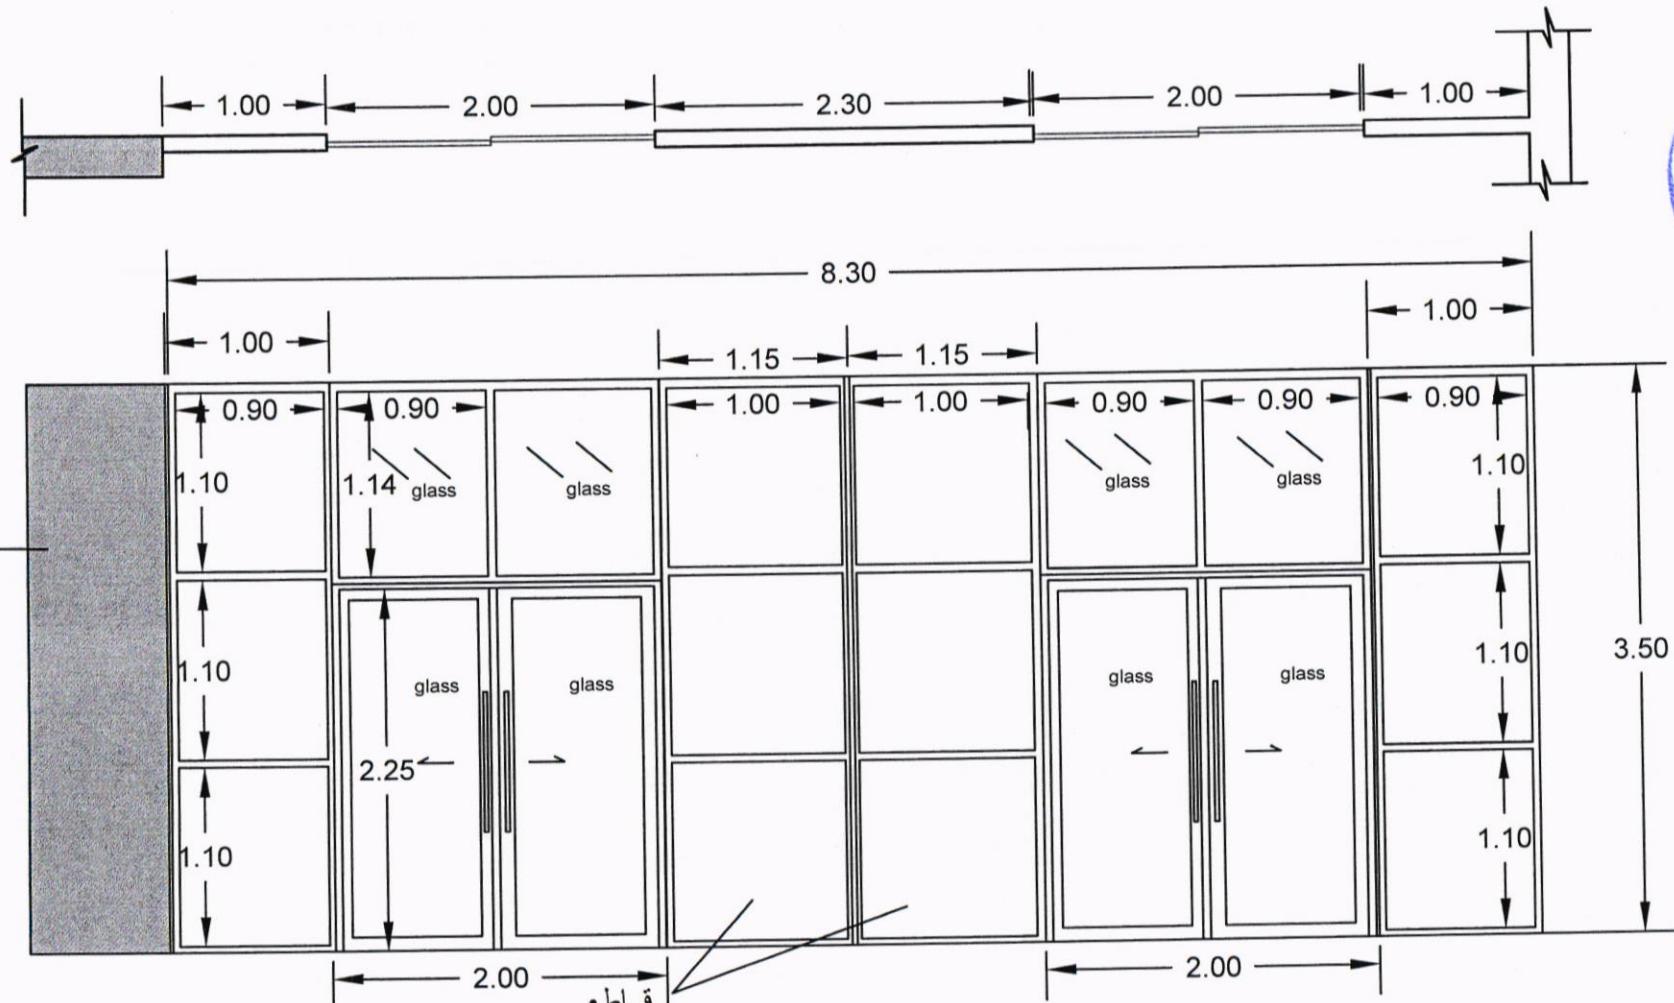


D2

D2

المنيوم
قطاع

دكاء ماء


South Refineries Company	
DISCIPLINED	
A7	
PROJECT NAME: Control and Machinery Laboratory	
SHEET NAME: Doors	
Scale N.T.S	Sh.No:1
Department of Engineering and Planning	
DESIGNED BY: ENG Duaa Majed	
Date 2-5-2023	

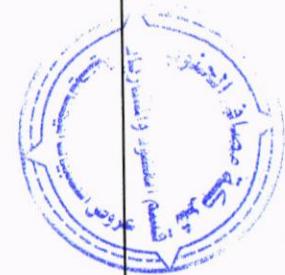

	Type	No.	Dim.	Notes
Doors	D1	1	2.4m *3.5m	double glass with aluminum
	D2	2	2.0m *3.50m	double glass with aluminum
	D3	1	1.4m *2.0m	double glass with aluminum
windows	w1	2	1.2m *1.7m	double glass with aluminum
	w2	2	2.45m*1.6m	double glass with aluminum

م.س.ب

South Refineries Company	
DISCIPLINED	
A8	
PROJECT NAME:Control and Machinery Laboratory	
SHEET NAME: windows and doors details	
Scale N.T.S	Sh.No:1
Department of Engineering and Planning	
DESIGNED BY:ENG Duaa Hajed	
Date 2-5-2023	

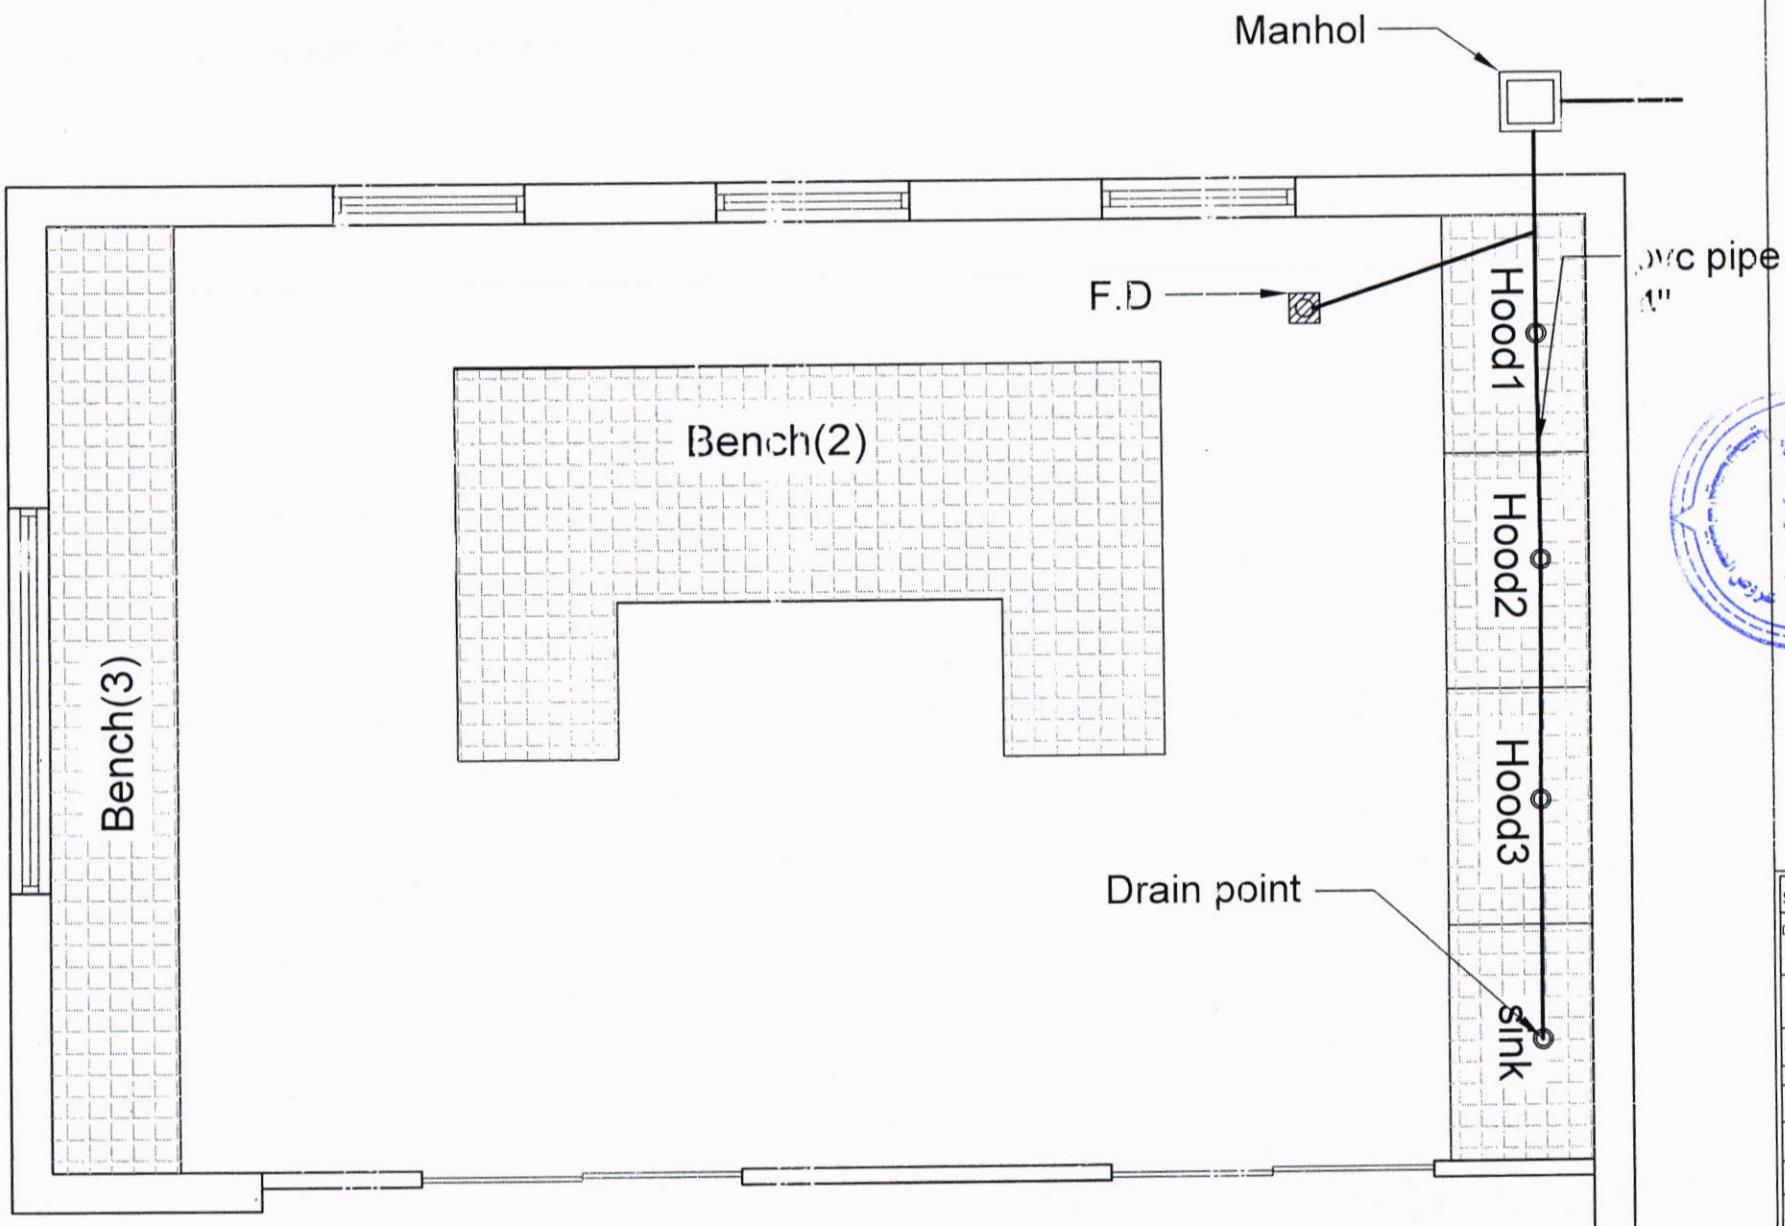

South Refineries Company	
DISCIPLINED	
PROJECT NAME: Control and Machinery Laboratory	
SHEET NAME: site plan	
Scale N.T.S	Sh No.2
Department of Engineering and Planning	
DESIGNED BY: ENG Hussam ghazi	
Date	20-6-2023

[Handwritten signature]
Mr. Hussam

